






横断面図(1) s=1:100

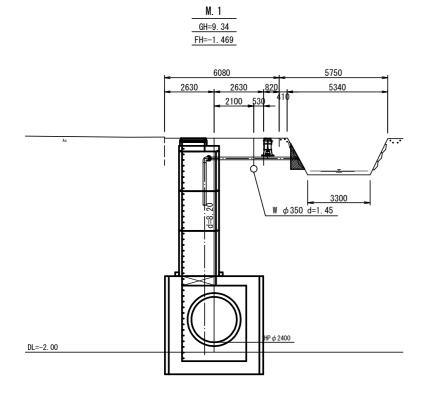


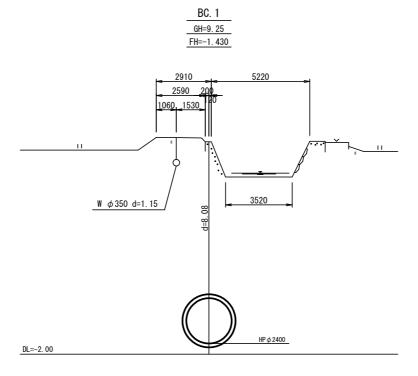

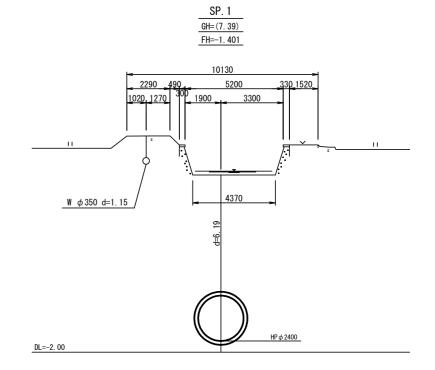

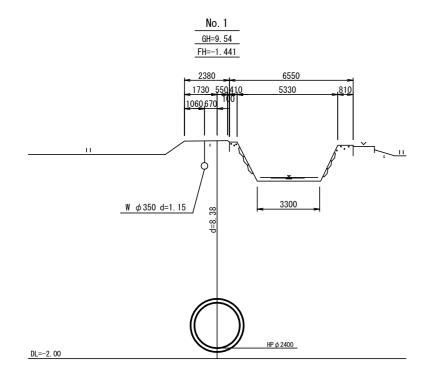


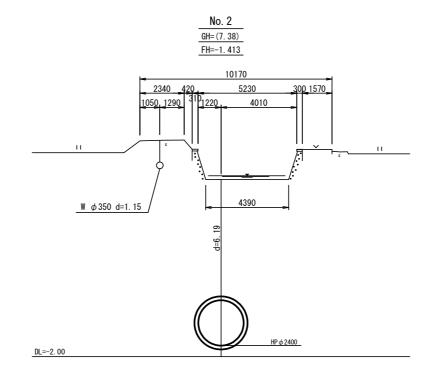


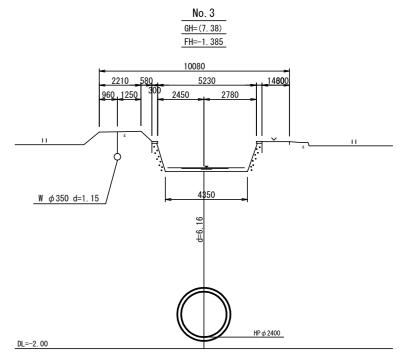



エ	種		令和	17年度	宇治	市公井	下水道	事業				
起コ	番号	Т	治整 7-1									
Ι:	事 名	雨	雨水貯留施設(堀池貯留管)整備工事(その2)									
施コ	場所		宇治市	†小:	倉町	堀池	池地内ほか					
図面	種類	i		横	断面	図(1)					
縮	尺				1:	100						
課	長	照	査	設	計	製	図	写	図			
月	日	月	日	月	日	月	日	月	日			
				37	葉	シェ	3	3				


横断面図(2) _{S=1:100}

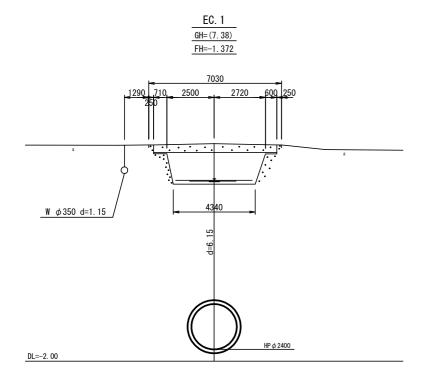


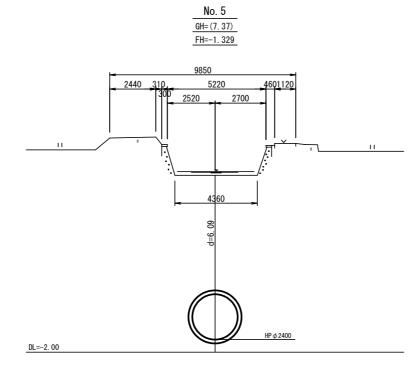

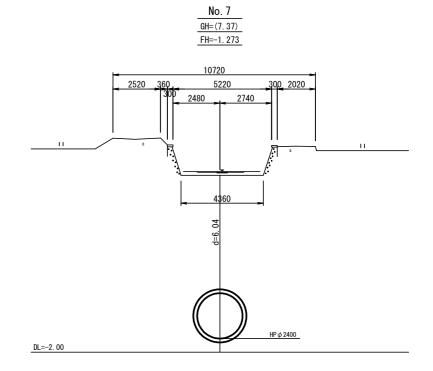

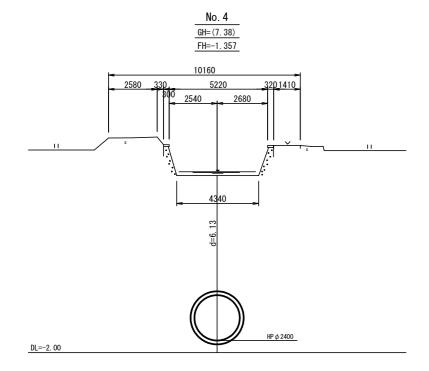


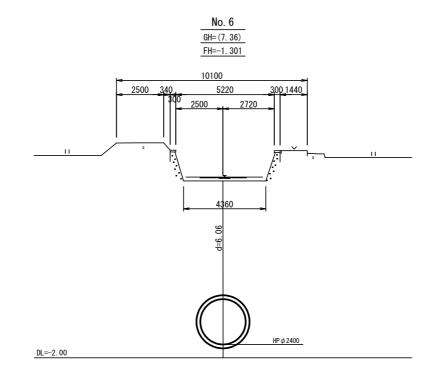


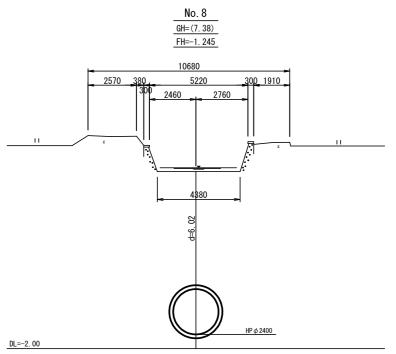


工 種	令和7年度 宇治市公共下水道事業						
起工番号	治整 7-1						
工事名	雨水貯留施設(堀池貯留管)整備工事(その2)						
施工場所	宇治市小倉町堀池地内ほか						
図面種類	横断面図(2)						
縮尺	1:100						
課長	照 査 設 計 製 図 写 図						
月日	月日月日月日月日						


横断面図(3) _{S=1:100}

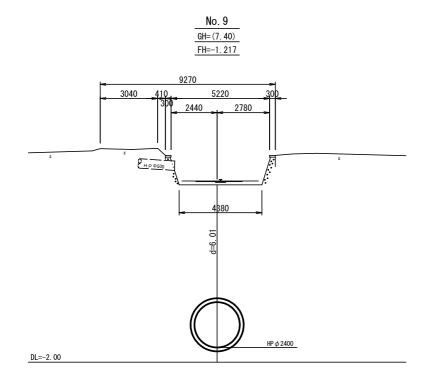


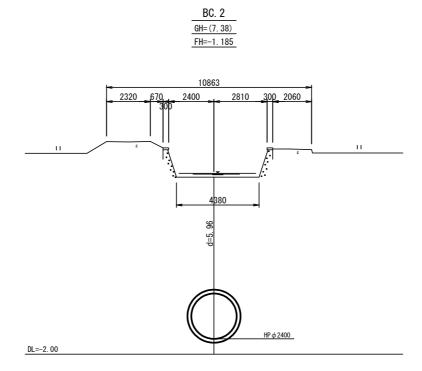


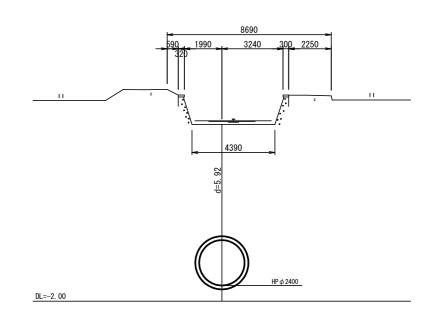

EC. 2 GH= (7. 36) FH=-1. 163

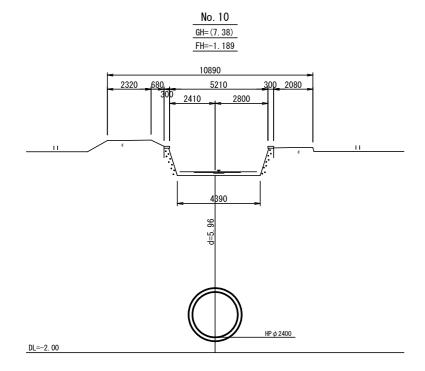

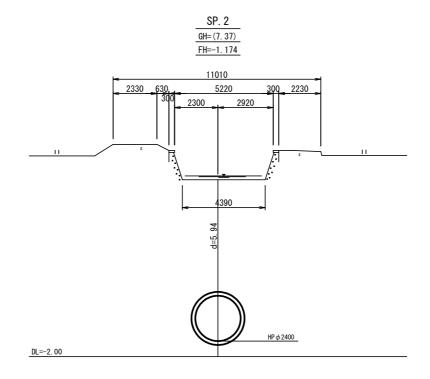


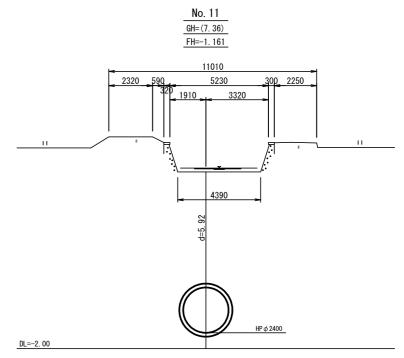


工 種	令和	令和7年度 宇治市公共下水道事業						
起工番号		;	台整	7-	1			
工事名	雨水貯留加	施設(堀	池貯留	習管) 整	備工具	事(その	2)	
施工場所	宇治市	市小倉	會町	堀池	地内	引ほ が	j١	
図面種類		横断面図(3)						
縮尺		1:100						
課長	照 査	設	計	製	図	写	図	
月日	月日	月	日	月	日	月	日	
		37	葉	ノヰ	_	5		

横断面図(4) _{S=1:100}

No. 12 GH= (7. 34) FH=-1. 133

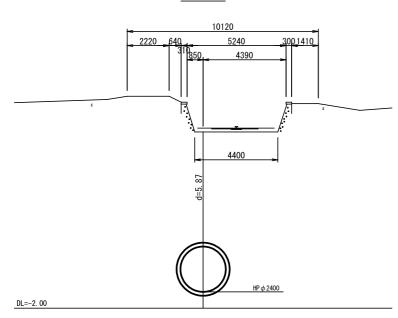


M. 2 GH=8. 91 FH=-1. 105

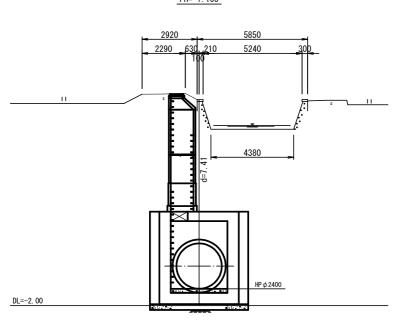

エ	租		令和7年度 宇治市公共下水道事業						
起工	番号	-			治整	<u>7</u> –	1		
I 3	事 名	雨	水貯留加	施設(坂	池貯	習管) 整	備工	事(その	2)
施工	場所	5	宇治市小倉町堀池地内ほか						
図面	種類	į	横断面図(4)						
縮	F	:			1:	100			
課	長	照	査	設	計	製	図	写	図
月	日	月	日	月	日	月	日	月	日
				37	葉	ノ中	-	6	

管割付参考図 s=1:500

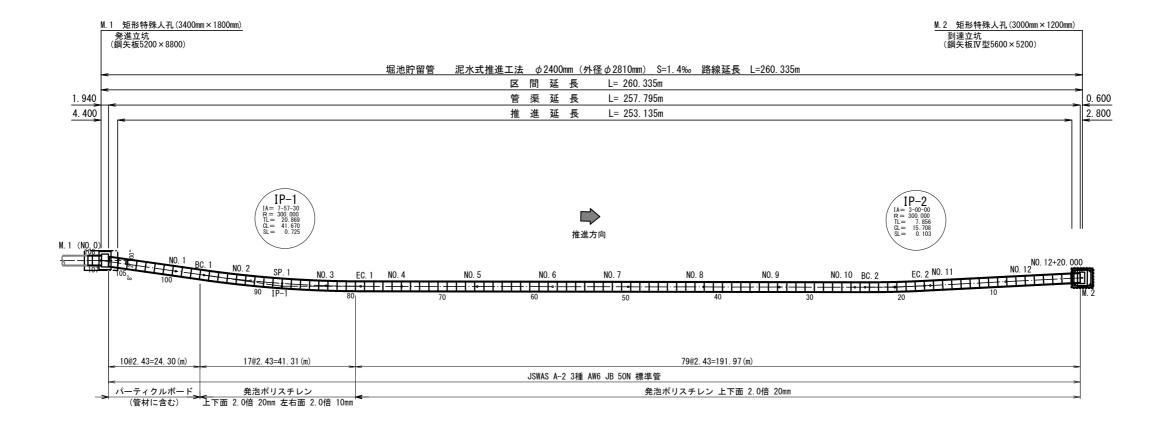


	推進管数量表						
	推進工法用鉄筋コンクリート管(JSWAS A-2)						
管種	(日本下水道協会 I 類認定適用資器材)						
	(標準管)						
呼び径	2400 (mm)						
外圧強度	3種						
内圧性能	AW6						
継手	JB						
耐荷力	50N/mm ²						
推進管長	2. 43 (m)						
本数	106(本)						
管体割付延長	257. 58 (m)						


推進力伝達材 (発泡ポリスチレン) 数量表								
組合せ	类	 量						
(1本目~79本目)								
上下面2.0倍 20mm	79 × 1. 0=	79.0						
(80本目~96本目)								
上下面2.0倍 20mm 左右面2.0倍 10mm	17×1.5=	25. 5						
合計		105 (組)						


※推進力伝達材組数は、10mm全周1枚を1組として計上している。


エ 種	種 令和7年度 宇治市公共下水道事業							
起工番号			治整	7-	1			
工事名	雨水貯留	雨水貯留施設(堀池貯留管)整備工事(その2)						
施工場所	宇治	市小	會町	堀池	地内	りほか	5 \	
図面種類	管割付参考図							
縮尺			1:	500				
課長	照査	設	計	製	図	写	図	
月日	月 日	月	日	月	日	月	日	
		37	葉	ノ中	3	7		

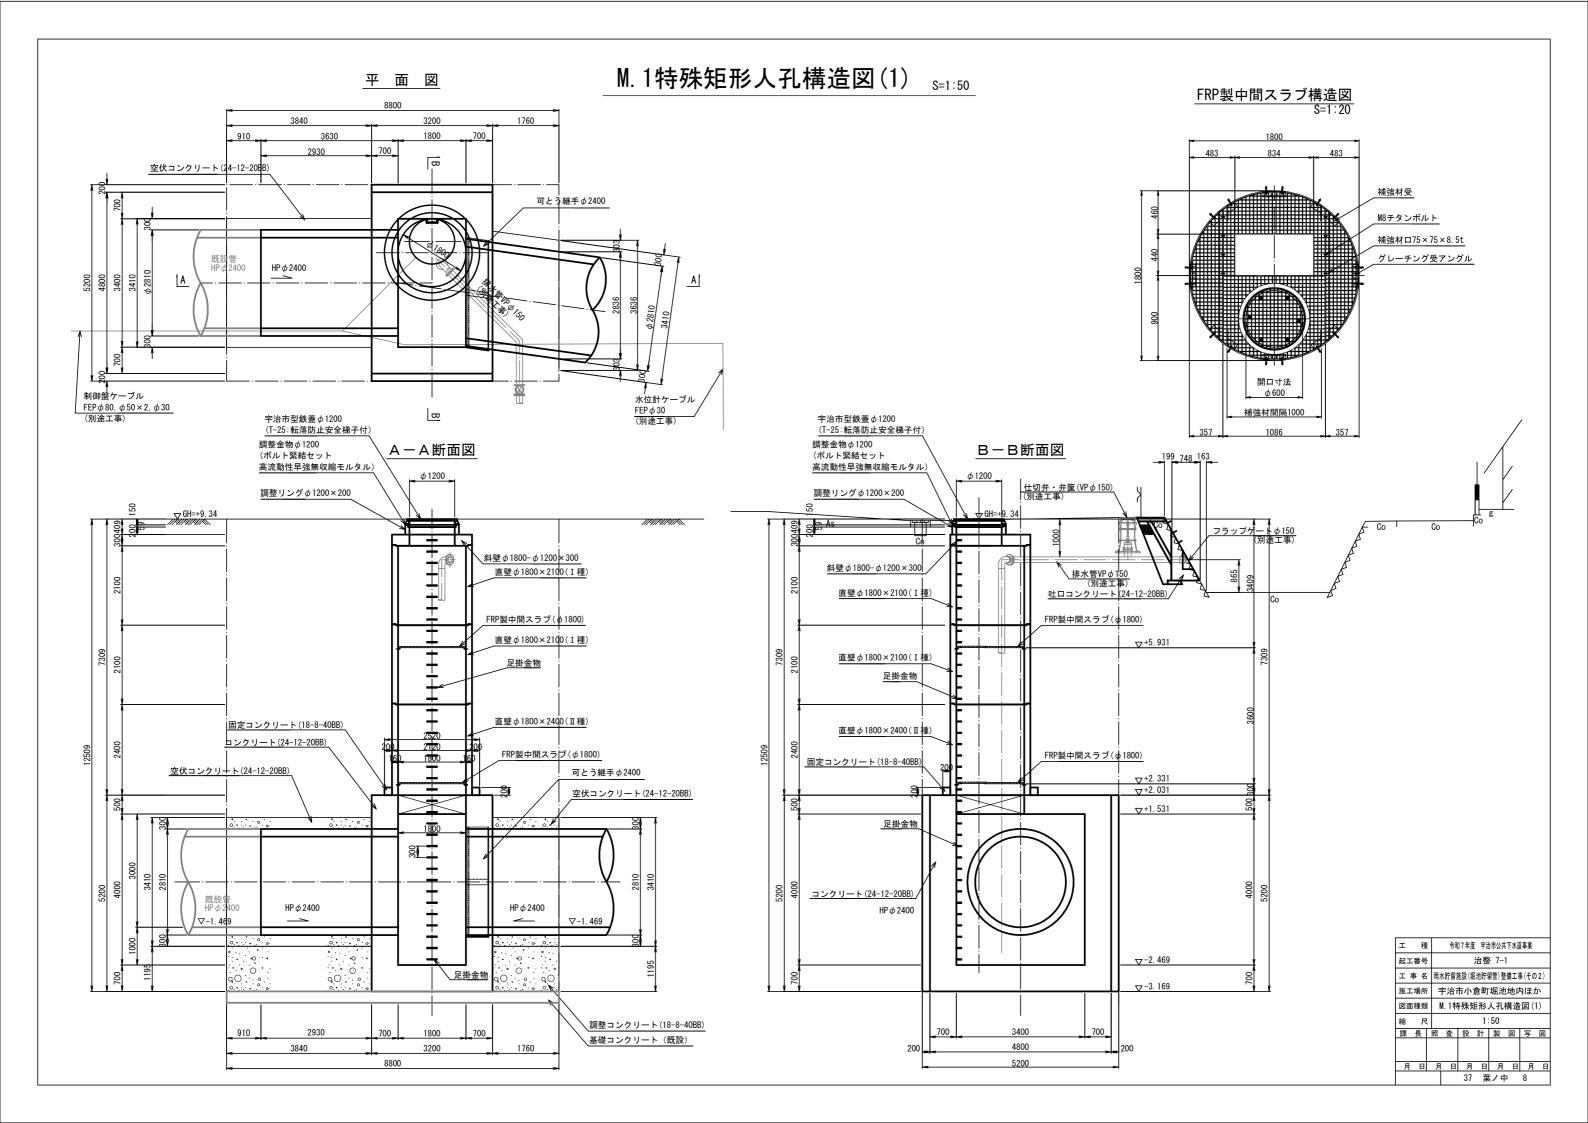

M. 1特殊矩形人孔構造図(2) s=1:50

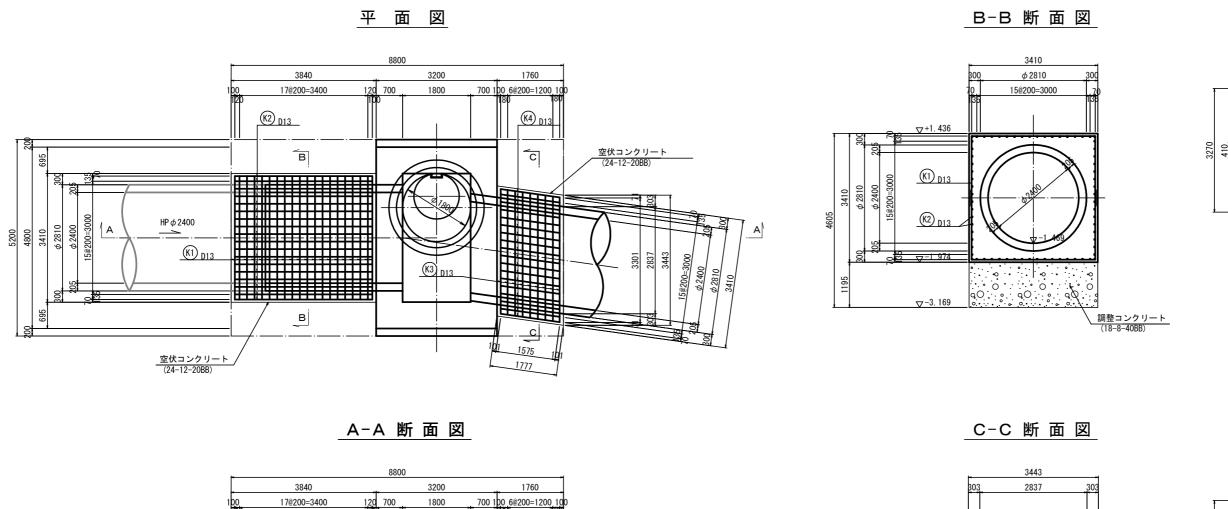

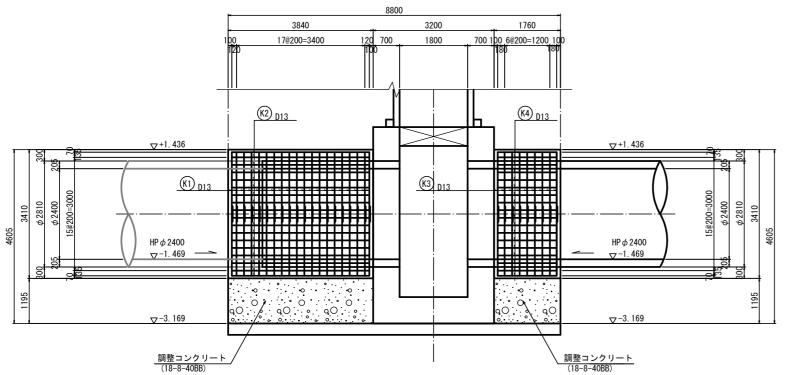

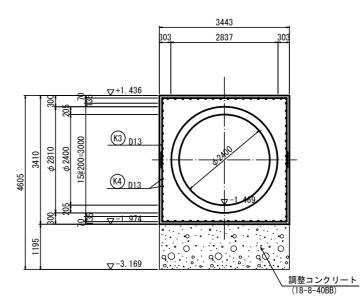

鉄筋	跌筋表 (SD345を使用)											
記号	径	長 さ (mm)	本数	単位質量 (kg/m)	1 本当り質量 (kg)	質 量 (kg)	摘要					
K 1	D13	6, 950	40	0. 995	6. 915	276. 600						
K 2	D13	3, 640	68	0. 995	3. 622	246. 296						
K 3	D13	6, 980	18	0. 995	6. 945	125. 010						
K 4	D13	1, 580	68	0. 995	1. 572	106. 896						
					D13	754. 802	kg					
					計	754. 802	kg					


鉄筋加工図

(K2) D13-3640×68

鉄筋加工図

3270

(K1) D13-6950 × 40

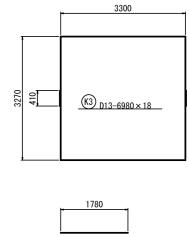


(K4) D13-1780×68

ı	租		令和7年度 宇治市公共下水道事業							
起工	番号	+	治整 7-1							
I	事 名	雨								
施工	場所	5	宇治市小倉町堀池地内ほか							
図面種類 M. 1特殊矩形人孔構造図(2)							2)			
縮	R	:[1:	50				
課	長	照	査	設	計	製	図	写	図	
月	日	F.	日	月	日	月	日	月	日	
				37	葉	ノ中	-	9		


M. 1特殊矩形人孔構造図(3) s=1:50

(吐口部及び水位計設置部)

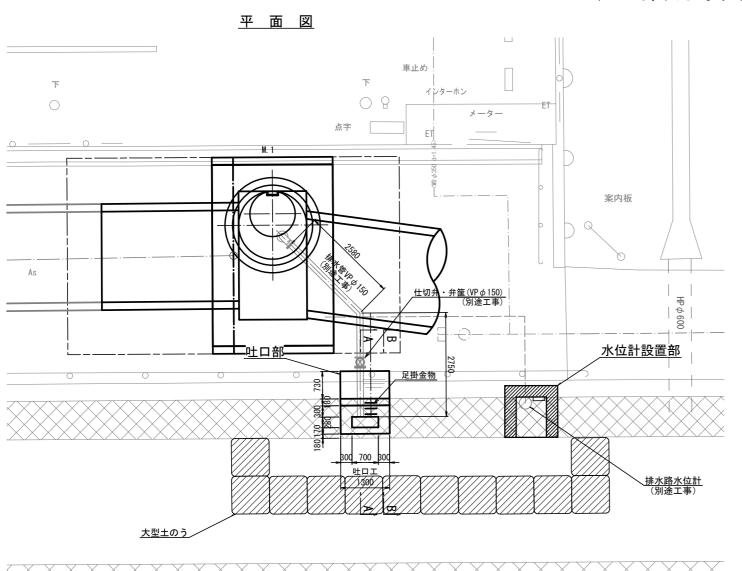


水位計設置部平面図 S=1:30


水位計設置部断面図 S=1:30

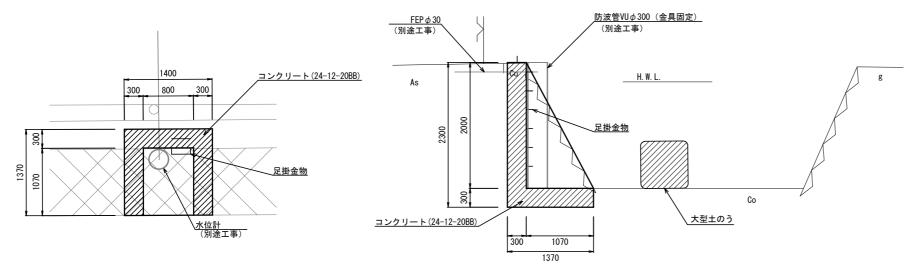


A-A断面 S=1:20

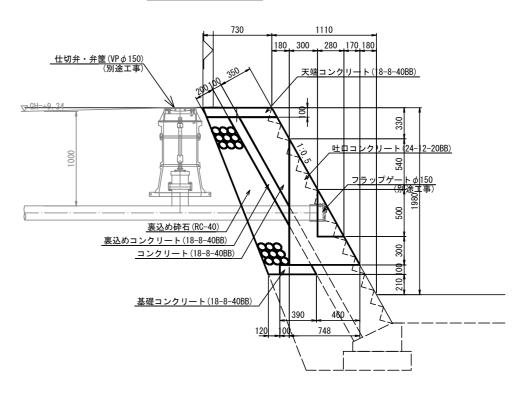


B-B断面 S=1:20

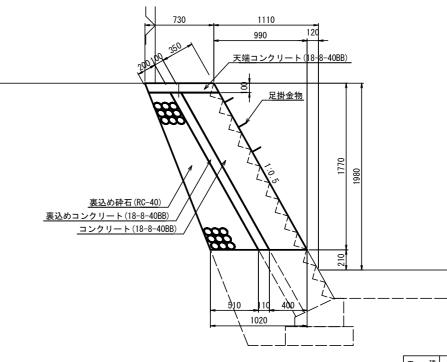

エ 程	種 令和7年度 宇治市公共下水道事業							
起工番号	}			治整	<u>7</u> –	1		
工事名	雨	水貯留加	施設(坂	池貯	習管) 整	備工	事(その	2)
施工場所	í s	宇治市	†小:	倉町	堀池	地内	りほか	j۱
図面種類	į I	M. 1特殊矩形人孔構造図(3)						
縮反	:			1:	50			
課長	照	査	設	計	製	図	写	図
月日	月	日	月	日	月	日	月	日
			37	葉	シュ	3	10	

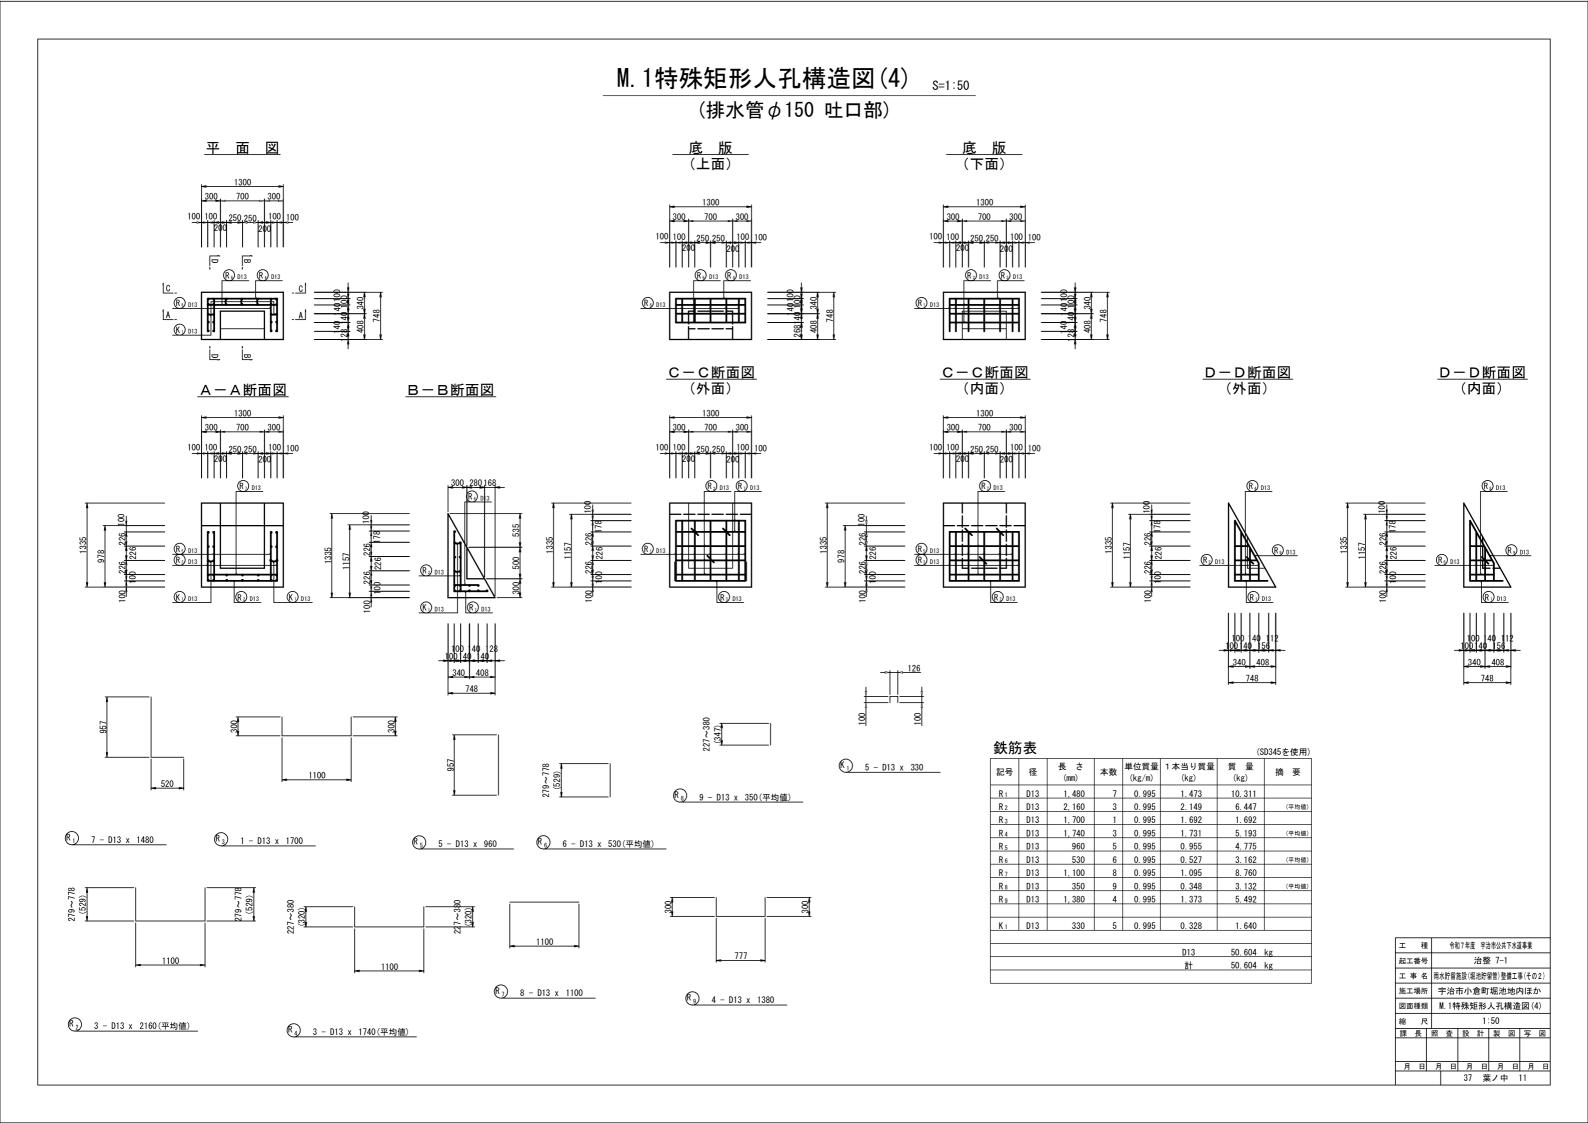

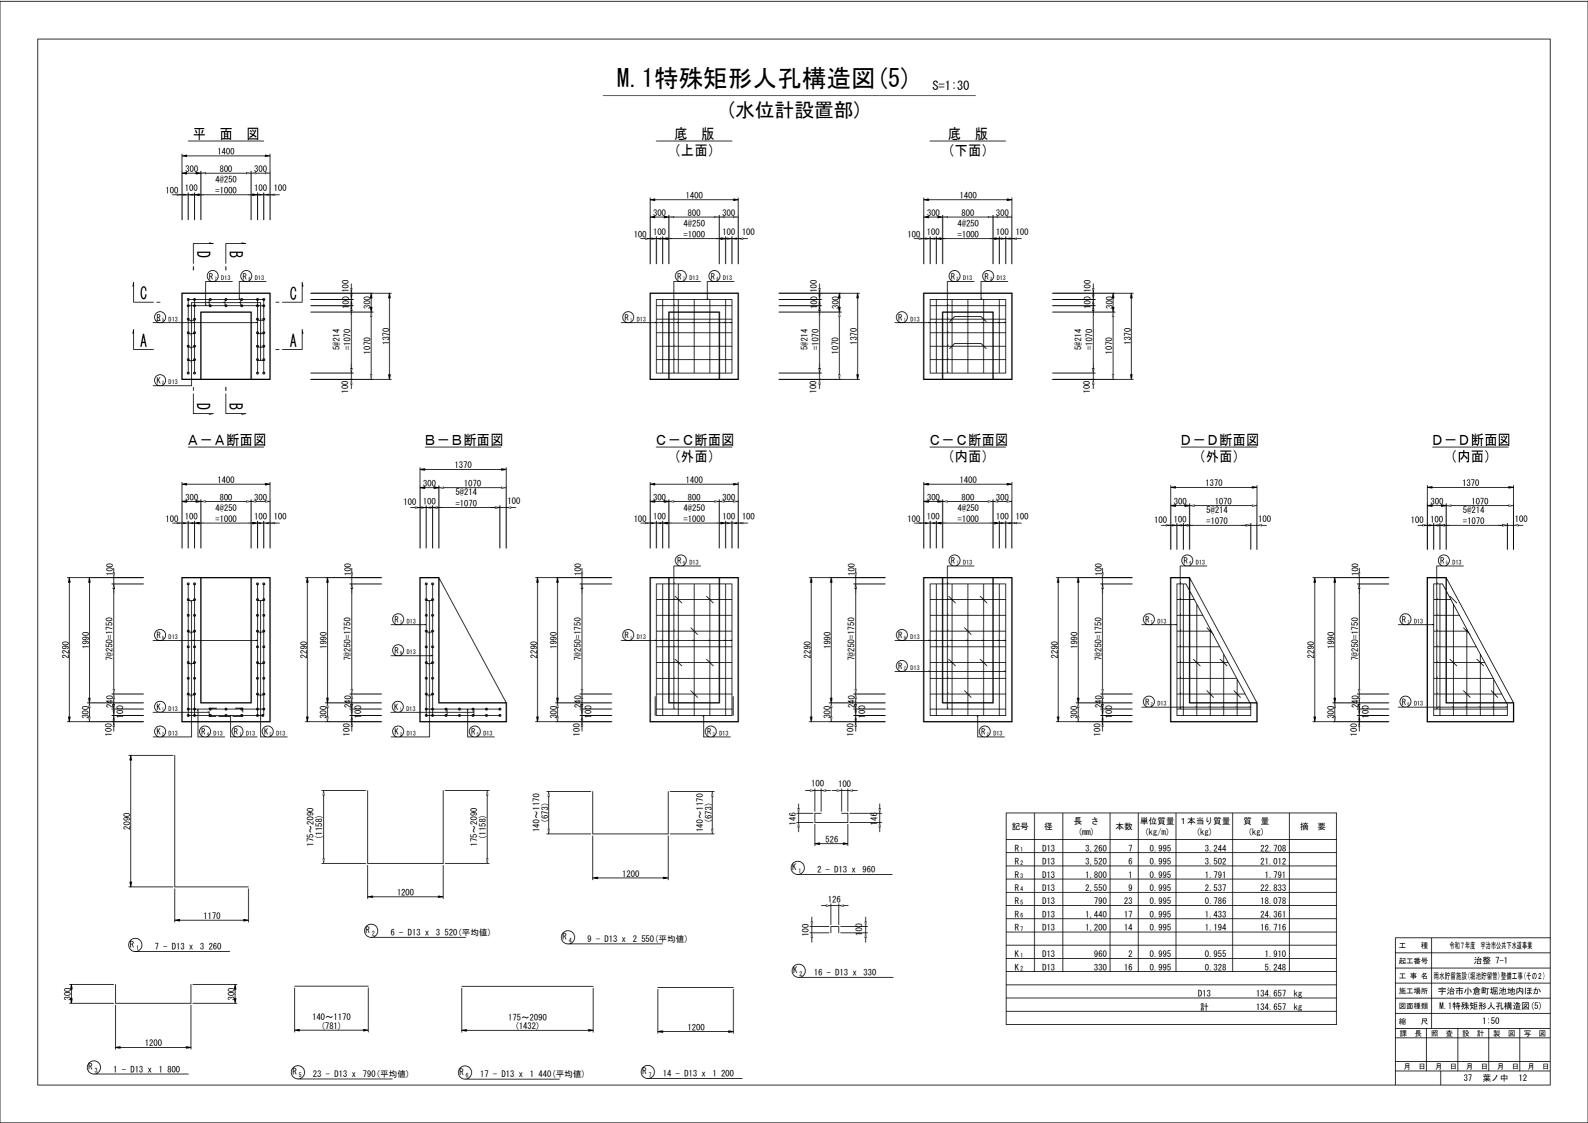

M. 1特殊矩形人孔配筋図(1) s=1:50

平断面図 1
15-15

4800
3800
400
16x250=4000

Wil D25

Wil D25

Wil D22

Wil D23

Wil D23

Wil D24

Wil D25

Wil D24

Wil D25


Wil D24


Wil D25


Wil D25

Wil D24


Wil D25

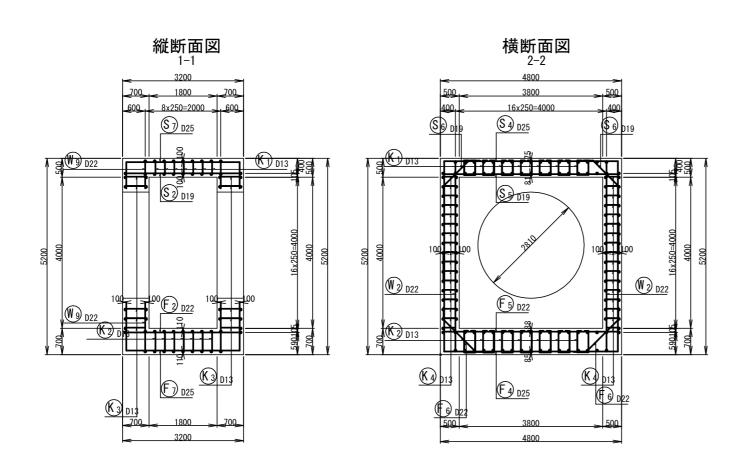

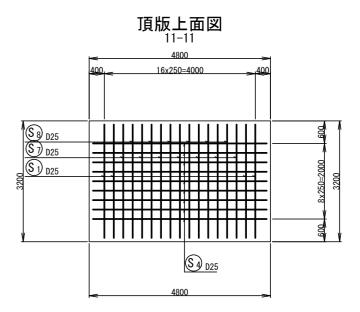

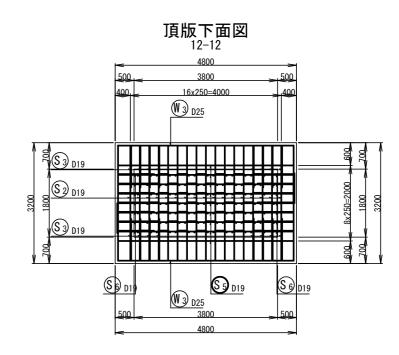



位置図

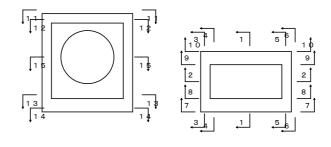



工 種	令和7年度 宇治市公共下水道事業							
起工番号	治整 7-1							
工事名	水貯留施設(堀池貯留管)整備工事(その2)							
施工場所 宇治市小倉町堀池地内ほか								
図面種類	M. 1特殊矩形人孔配筋図(1)							
縮尺	1:50							
課長	照 査 設 計 製 図 写 図							
月日	月日月日月日月日							
	37 葉ノ中 13							


M. 1特殊矩形人孔配筋図(2) _{s=1:50}

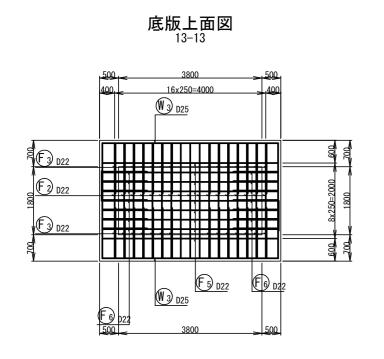


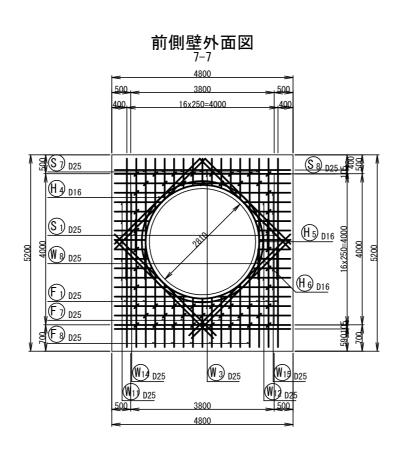

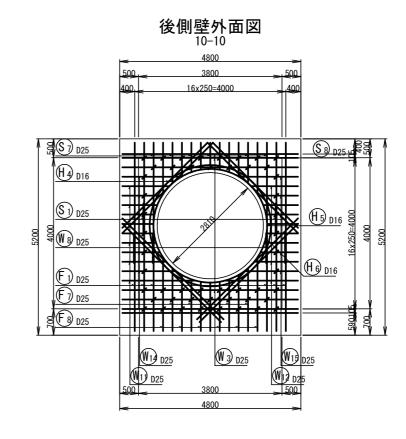

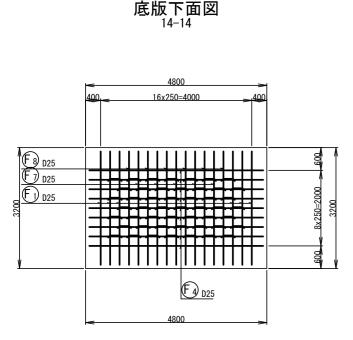

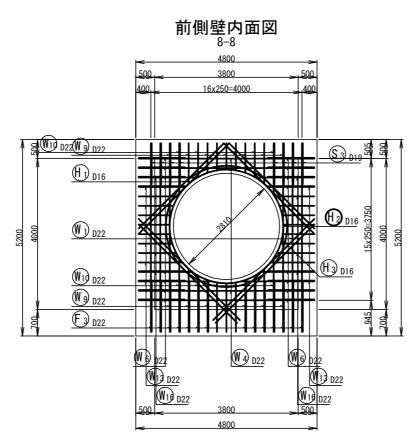


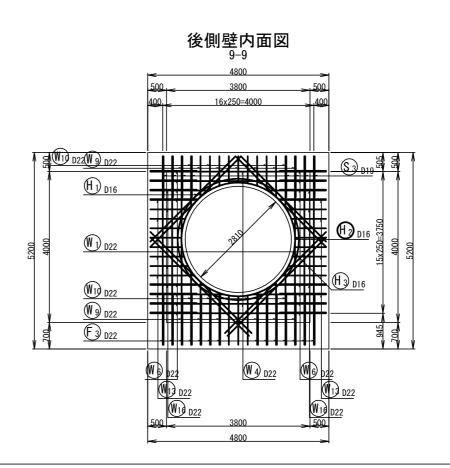


エ	種		令和	17年度	宇治	市公井	下水道	事業	
起工	番号	+			治整	<u>7</u>	1		
I 3	事 名	雨	水貯留加	施設(坂	池貯	習管) 整	備工	事(その	2)
施工	場所	5	宇治市	†小:	倉町	堀池	地内	りほか	<u>ځ</u> ۱
図面	種類	į N	M. 1特殊矩形人孔配筋図(2)						
縮	尺	:[宇治市小倉町堀池地内ほか M. 1特殊矩形人孔配筋図(2) 1:50						
課	長	照	査	設	計	製	図	写	図
月	日	月	日	月	日	月	日	月	日
				37	菜	ノ中	-	14	


M. 1特殊矩形人孔配筋図(3) _{S=1:50}

左側壁内面図

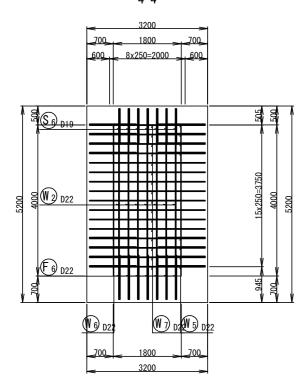

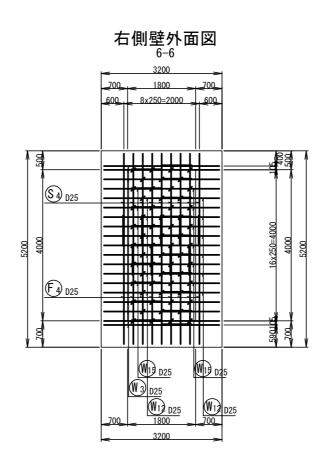


右側壁内面図 5-5

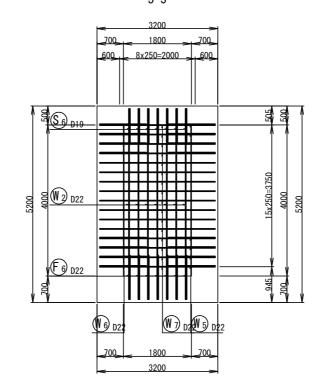

工 租		令和	17年度	宇治	市公井	下水道	事業	
起工番号	Ŧ	治整 7-1						
工事名	雨	水貯留加	施設(坂	池貯	習管) 整	備工	事(その	2)
施工場所	i :	宇治市	†小:	倉町	堀池	地内	りほか	<u></u>
図面種類	i I	M. 1特殊矩形人孔配筋図(3)						
縮反	<u>:</u> [1:	50			
課長	照	査	設	計	製	図	写	図
月日	F	日	月	日	月	日	月	日
			37	並	三 ノ ロ	<u> </u>	15	

M. 1特殊矩形人孔配筋図(4) _{s=1:50}

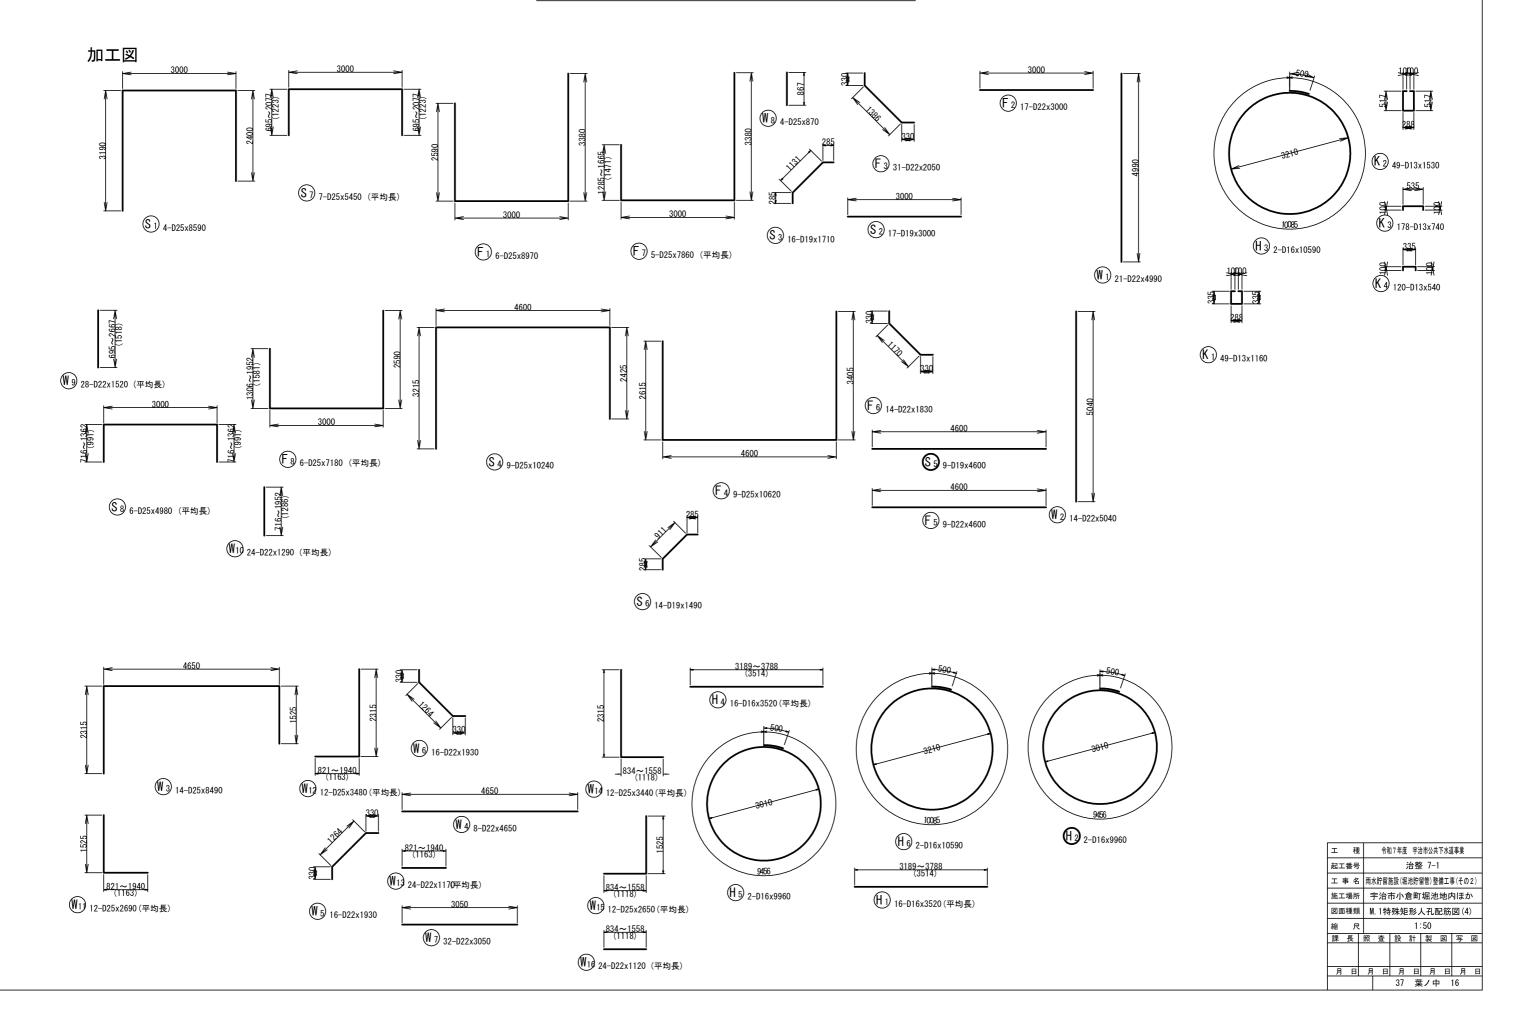


M. 1特殊矩形人孔配筋図(5)


鉄筋表

(SD345を使用)


							0345を使用)
記号	径	長 さ (mm)	本 数	単位質量 (kg/m)	1 本当り質量 (kg)	質量 (kg)	摘要
S1	D25	8590	4	3. 98	34. 188	137	
S2	D19	3000	17	2. 25	6. 750	115	
S3	D19	1710	16	2. 25	3. 848	62	
S4	D25	10240	9	3. 98	40. 755	367	
S5	D19	4600	9	2. 25	10. 350	93	
S6	D19	1490	14	2. 25	3. 353	47	_
S7	D25	5450	7	3. 98	21. 691	152	(平均長
S8	D25	4980	6	3. 98	19820	119	(平均長
W1	D22	4990	8	3. 04	15. 170	121	
W2	D22	5040	14	3. 04	15. 322	215	1
W3	D25	8490	14	3. 98	33. 790	473	
W4	D22	4650	8	3. 04	14. 136	113	
W5	D22	1930	16	3. 04	5. 867	94	_
W6	D22	1930	16	3. 04	5. 867	94	
W7	D22	3050	32	3. 04	9. 272	297	
W8	D25	870	4	3. 98	3. 463	14	
W9	D22	1520	28	3. 04	4. 621	129	(平均長
W10	D22	1290	24	3. 04	3. 922	94	(平均長)
W11	D25	2690	12	3. 98	10. 706	128	【 (平均長)
W12	D25	3480	12	3. 98	13. 850	166	(平均長)
W13	D22	1170	24	3. 04	3. 557	85	(平均長
W14	D25	3440	12	3. 98	13, 691	164	【一一(平均長)
W15	D25	2650	12	3. 98	10. 547	127	(平均長)
W16	D23	1120	24	3. 04	3. 405	82	(平均長)
WIO	DZZ	1120	24	3. 04	3. 403	02	(平均長)
F1	D25	8970	6	3. 98	35. 701	214	1 1
F2	D23	3000	17	3. 94	9. 120	155	
F3	D22	2050	28	3. 04	6. 232	174	L
F4	D25	10620	9	3. 98	42. 268	380	
F5	D23	4600	9	3. 04	13. 984	126	
F6	D22	1830	14	3. 04	5. 563	78	L
F7	D25	7860	5	3. 98	31. 283	156	1/=+=
F8	D25	7180	6	3. 98	28. 576	171	(平均長)
ГО	DZS	/100	0	ა. 90	20. 370	1/1	【二二】(平均長)
K1	D12	1160	49	0.005	1 15/	57	
	D13	1160		0. 995	1. 154		
K2	D13	1530	49	0. 995	1. 522	75	
K3	D13	740	100	0. 995	0. 736	74	
K4	D13	540	120	0. 995	0. 537	64	
LI1	D16	2520	16	1 56	5 401	00	/
H1	D16	3520	16	1. 56	5. 491	88	(平均長)
H2	D16	9960	2	1. 56	15. 538	31	0
H3	D16	10590	2	1. 56	16. 520	33	0
H4	D16	3520	16	1. 56	5. 491	88	(平均長)
H5	D16	9960	2	1. 56	15. 538	31	0
H6	D16	10590	2	1. 56	16. 520	33	0
					DOE	0700 1	
					D25	2768 kg	
					D22	1857 kg	
					D19	317 kg	
					D16	304 kg	
					D13	270 kg	
					<u> </u>		
					合計	5516 kg	

ı	租		令和	17年度	宇港	市公井	下水道	事業		
起コ	C番号	F			治整	<u>7</u> –	1			
I	事 名	雨	水貯留加	施設(坂	池貯	習管) 整	備工	事(その	2)	
施コ	C場所	5	宇治市	†小:	倉町	堀池	地内	りほか	jγ	
図配	面種類	į N	M. 1特殊矩形人孔配筋図(5)							
縮	F	:		N	lon	Scal	е			
課	長	照	査	設	計	製	図	写	図	
月	日	F.	日	月	日	月	日	月	日	
				37	葉	ノ中	3	17		

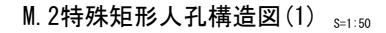

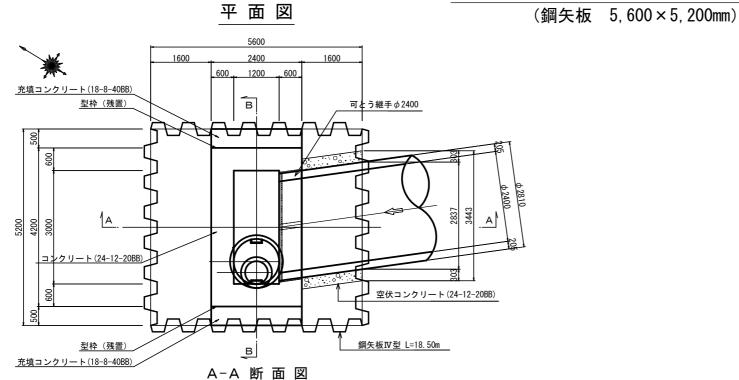


B-B 断 面 図

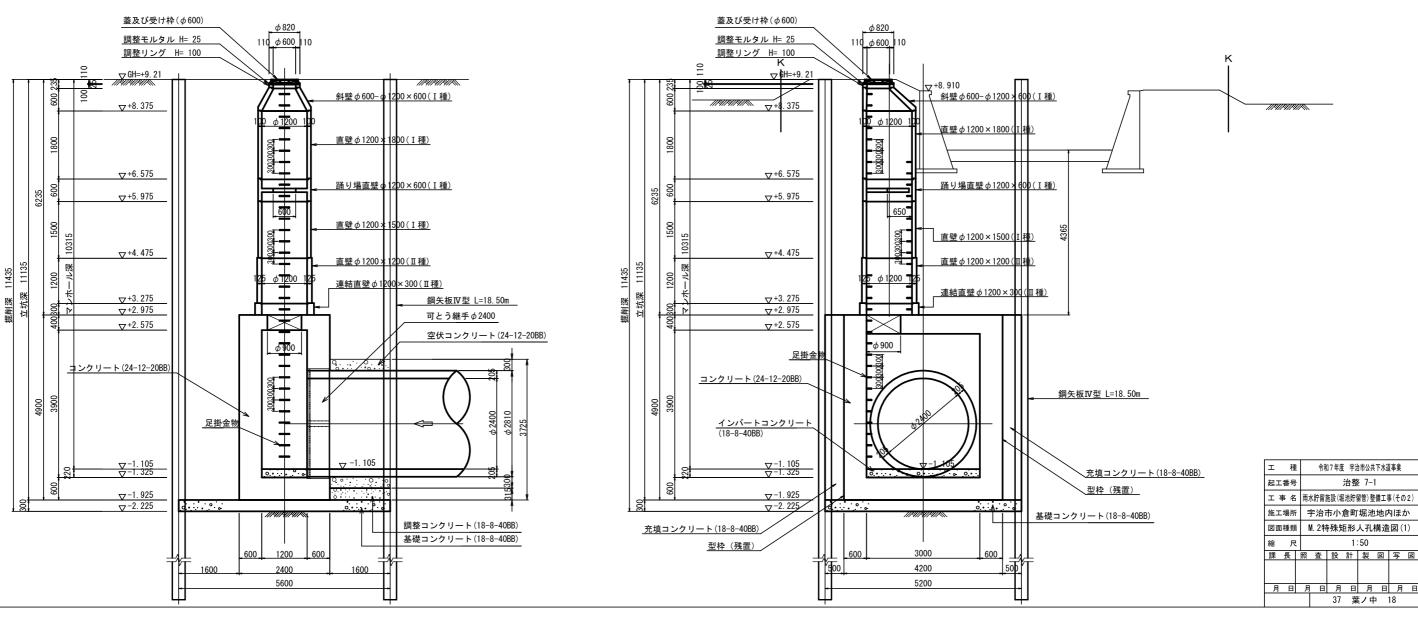


M. 2特殊矩形人孔構造図(2) _{S=1:50}

平面図


(鋼矢板 5,600×5,200mm)

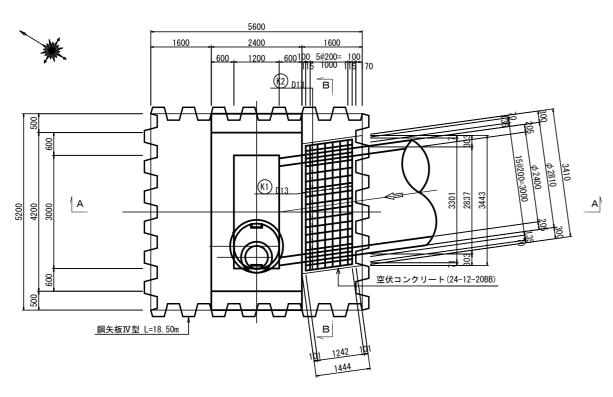


A-A 断 面 図

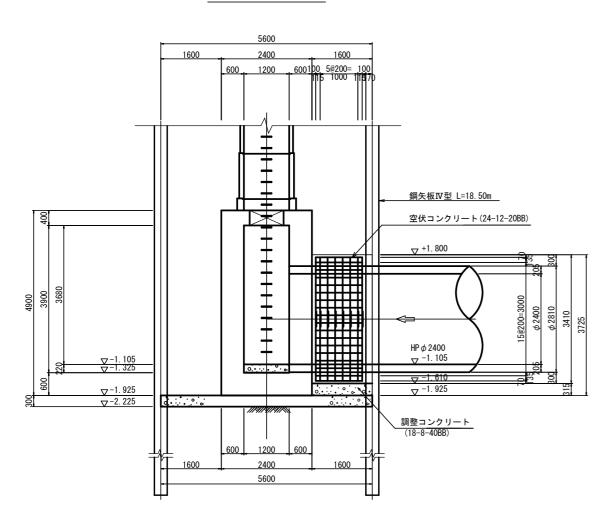


B-B 断 面 図

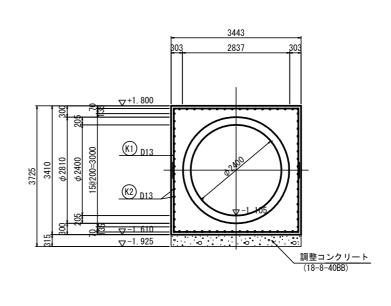

鉄筋加工図

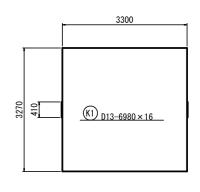

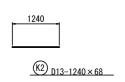


鉄筋表


业人口	112					(SD345を	使用)
記号	径	長 さ (mm)	本数	単位質量 (kg/m)	1 本当り質量 (kg)	質量 (kg)	摘	要
K ₁	D13	6, 980	16	0. 995	6. 945	111. 120		
K ₂	D13	1, 240	68	0. 995	1. 234	83. 912		
					D13	195. 032	kg	
					計	195. 032	kg	

エ	租	Ē	令和7年度 宇治市公共下水道事業								
起工	番号	17		;	台整	<u> </u>	1				
I	事 名	雨	雨水貯留施設(堀池貯留管)整備工事(その2)								
施コ	場所	f S	宇治市小倉町堀池地内ほか								
図面	種類	į I	M. 2特	殊知	形.	人孔	構造	図(2)		
縮	F	:			1:	50					
課	長	照	照 査 設 計 製 図 写 図								

M. 2特殊矩形人孔配筋図(1) s=1:50

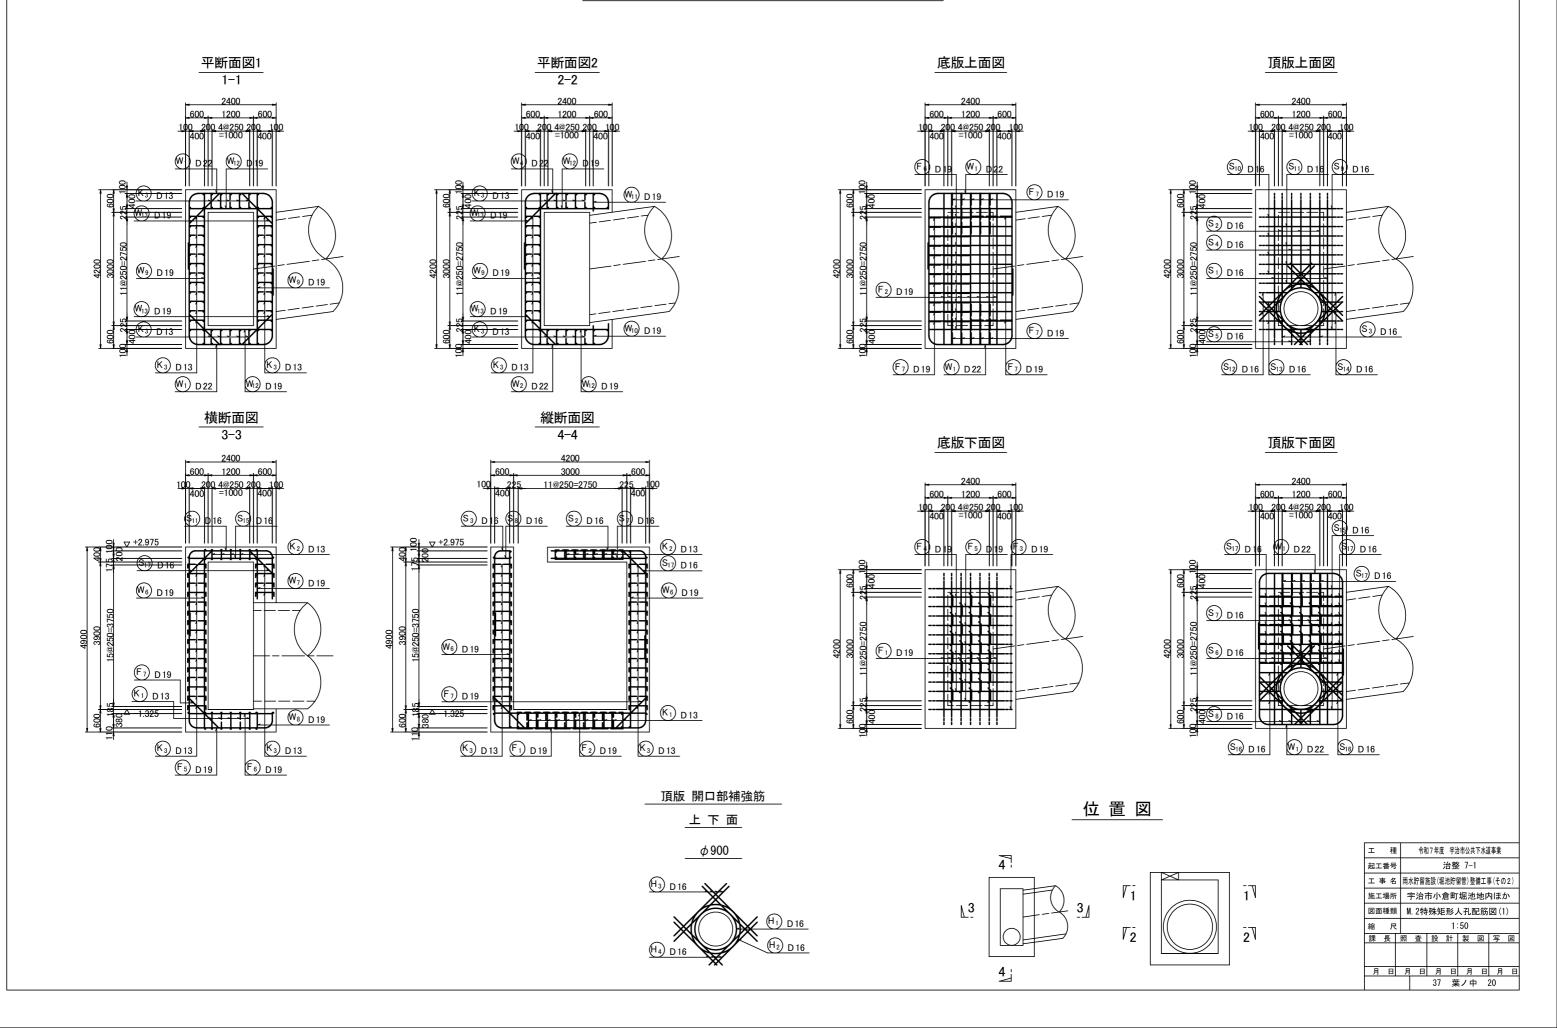


M. 2特殊矩形人孔配筋図(2) s=1:50

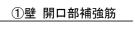


縮 尺 1:50 課 長 照 査 設 計 製 図 写 図

月日月日月日月日月日

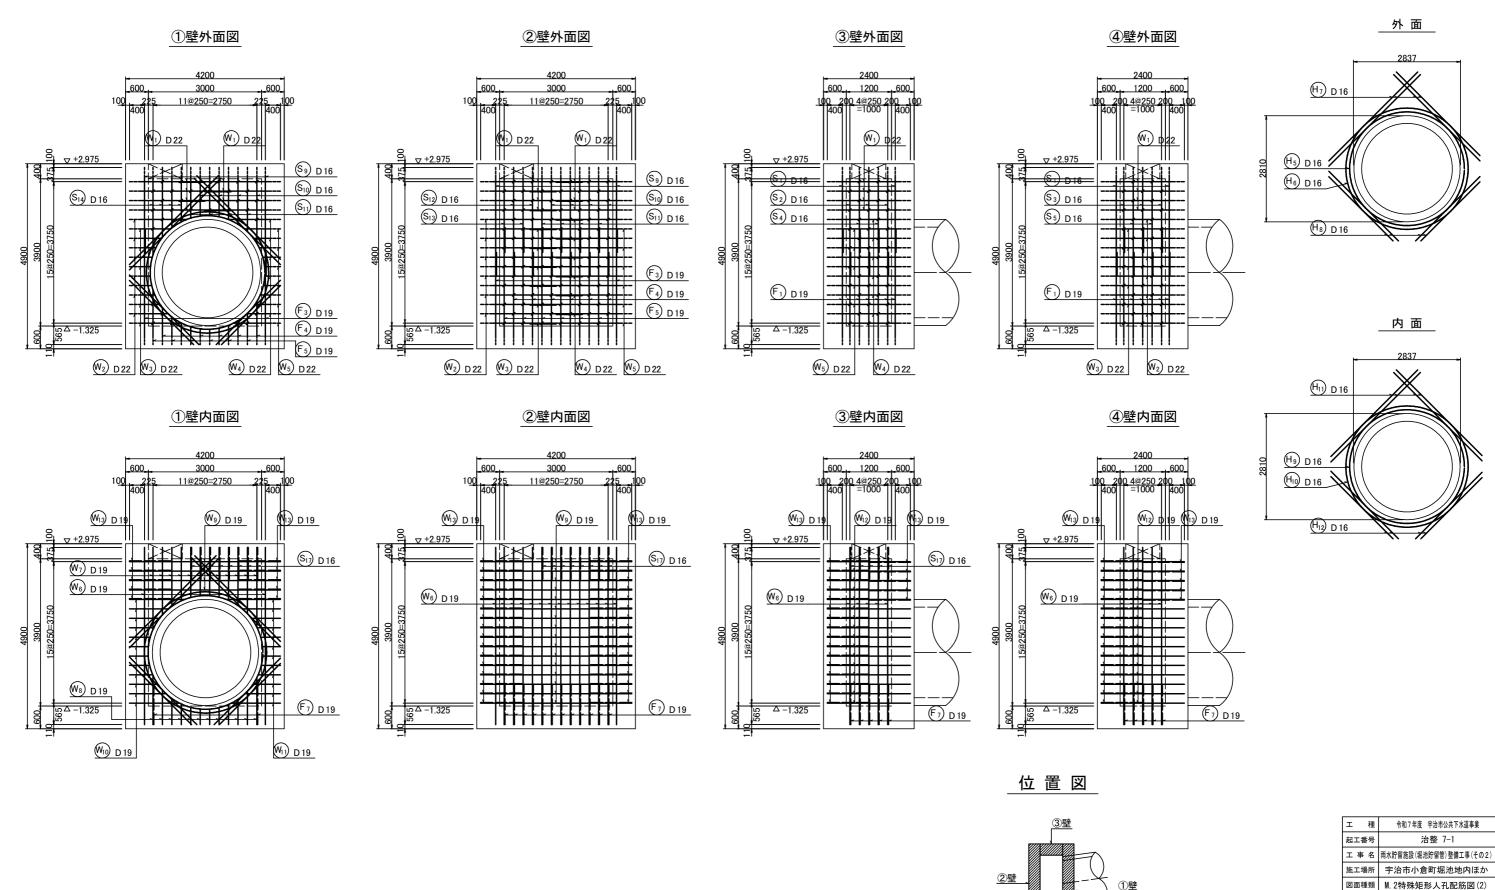

M. 2特殊矩形人孔配筋図(3) s=1:50

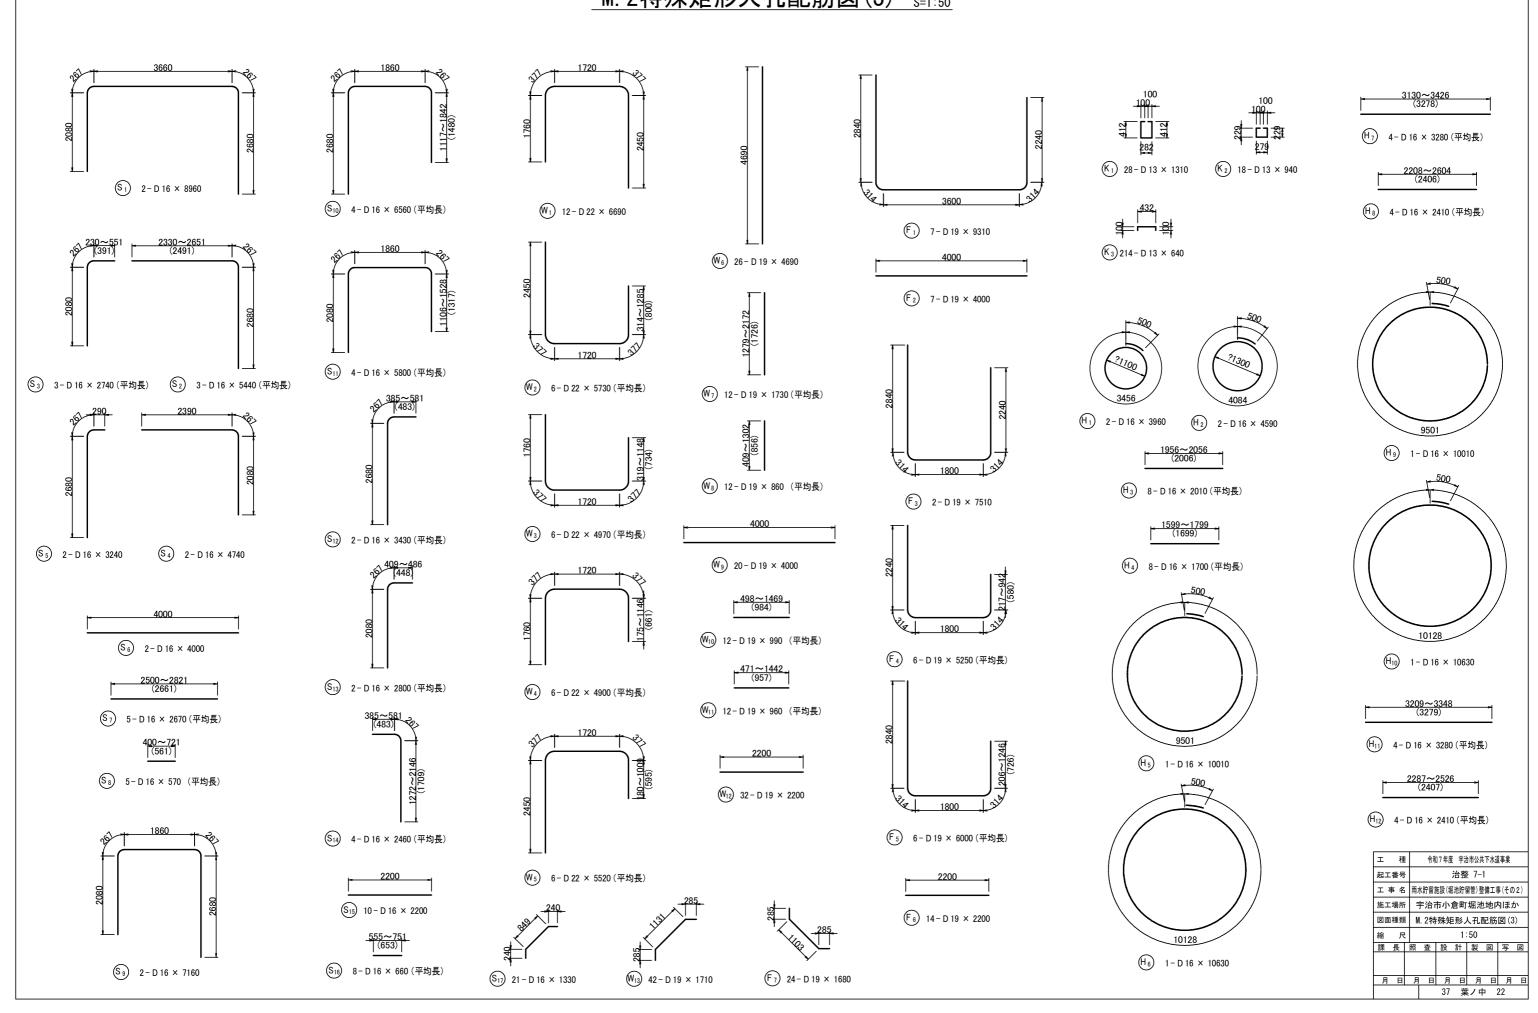

M. 2特殊矩形人孔配筋図(4)

鉄筋		-,	1 der	W / I ee =			D345を使用
記号	径 240	長さ	本数	単位質量	1本当り質量	質量	摘要
S1	D16	8960	2	1.56	13.978	28	
S2	D16	5440	3	1.56	8.486	25	(平均長
S3	D16	2740	3	1.56	4.274	13	(平均長
S4	D16	4740	2	1.56	7.394	15	<u> </u>
S5	D16	3240	2	1.56	5.054	10	<u> </u>
S6	D16	4000	2	1.56	6.240	12	
S7	D16	2670	5	1.56	4.165	21	(平均長
S8	D16	570	5	1.56	0.889	4	(平均長
S9	D16	7160	2	1.56	11.170	22	
S10	D16	6560	4	1.56	10.234	41	(平均長
S11	D16	5800	4	1.56	9.048	36	(平均長
S12	D16	3430	2	1.56	5.351	11	(平均長
S13	D16	2800	2	1.56	4.368	9	(平均長
S14	D16	2460	4	1.56	3.838	15	(平均長
S15	D16	2200	10	1.56	3.432	34	
S16	D16	660	8	1.56	1.030	8	— (平均長
S17	D16	1330	21	1.56	2.075	44	
W1	D22	6690	12	3.04	20.338	244	
W2	D22	5730	6	3.04	17.419	105	一 (平均長
W3	D22	4970	6	3.04	15.109	91	一 (平均長
W4	D22	4900	6	3.04	14.896	89	一 (平均長
W5	D22	5520	6	3.04	16.781	101	一 (平均長
W6	D19	4690	26	2.25	10.553	274	
W7	D19	1730	12	2.25	3.893	47	— (平均長
W8	D19	860	12	2.25	1.935	23	一(平均長
W9	D19	4000	20	2.25	9.000	180	
W10	D19	990	12	2.25	2.228	27	— (平均長
W11	D19	960	12	2.25	2.160	26	一(平均長
W12	D19	2200	32	2.25	4.950	158	
W13	D19	1710	42	2.25	3.848	162	
F1	D19	9310	7	2.25	20.948	147	
F2	D19	4000	7	2.25	9.000	63	_
F3	D19	7510	2	2.25	16.898	34	
F4	D19	5250	6	2.25	11.813	71	一 (平均長
F5	D19	6000	6	2.25	13.500	81	一 (平均長
F6	D19	2200	14	2.25	4.950	69	
F7	D19	1680	24	2.25	3.780	91	L

K1 D13

K2 D13

K3 D13

H1 D16

H2 D16

H3 D16

H4 D16

H5 D16

H6 D16

H7 D16

H8 D16

H9 D16 H10 D16

H11 D16

H12 D16

1310 28

940 18

640 214

2

3960

4590

2010

1700

10010

10630

3280

2410

10010

10630

3280

2410

36

17

136

12 O 14 O

25 — (平均長)

21 — _(平均長) 16 O

20 — (平均長)

15 — _(平均長) 16 O

20 — _(平均長) 15 — _(平均長)

1.303

0.935

0.637

3.136

2.652

15.616

16.583

5.117

3.760

15.616

16.583

5.117

3.760

0.995

0.995

0.995

1.56

1.56

鉄筋 記号	纽	≡ +	**	14 J.4.5	5무	1 未 业 🗆 🕆	두무	EE	문	+==	æ
記号	径	長さ	本数	単位質	重	1本当り	■■	質	量	摘	罗
						\$4	筋総重	量			
						37	D22		630	kg	
							D19		1453		
									556		
							D16				
							D13		189	ĸg	
							A = I			I.e.	
							合計	_	2828	Kg	
			 								_

工 種	令和	17年度	宇治	市公井	下水道	事業				
起工番号		治整 7-1								
工事名	雨水貯留	雨水貯留施設(堀池貯留管)整備工事(その2)								
施工場所	宇治	市小倉	町	堀池	地内	りほか	j۱			
図面種類	M. 2特	殊矩	形丿	八孔	記筋	図 (4	.)			
縮尺			N	on						
課長	照査	設	計	製	図	写	义			
月日	月日	月日月日月日月日								
		37	葉	ノ中	3	23				


M. 1 発進立坑仮設備図 _{S=1:60}



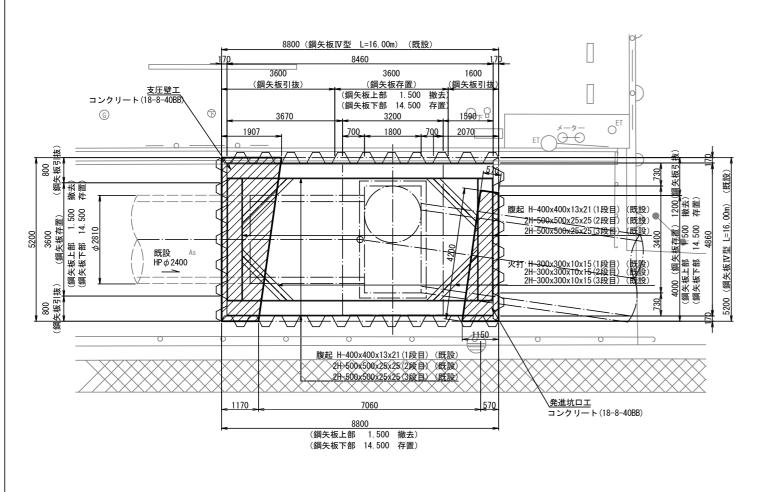

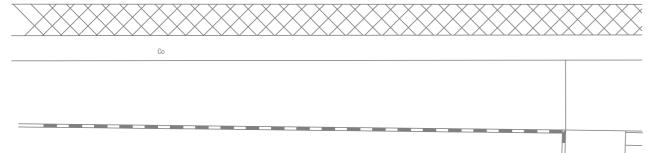


断面図

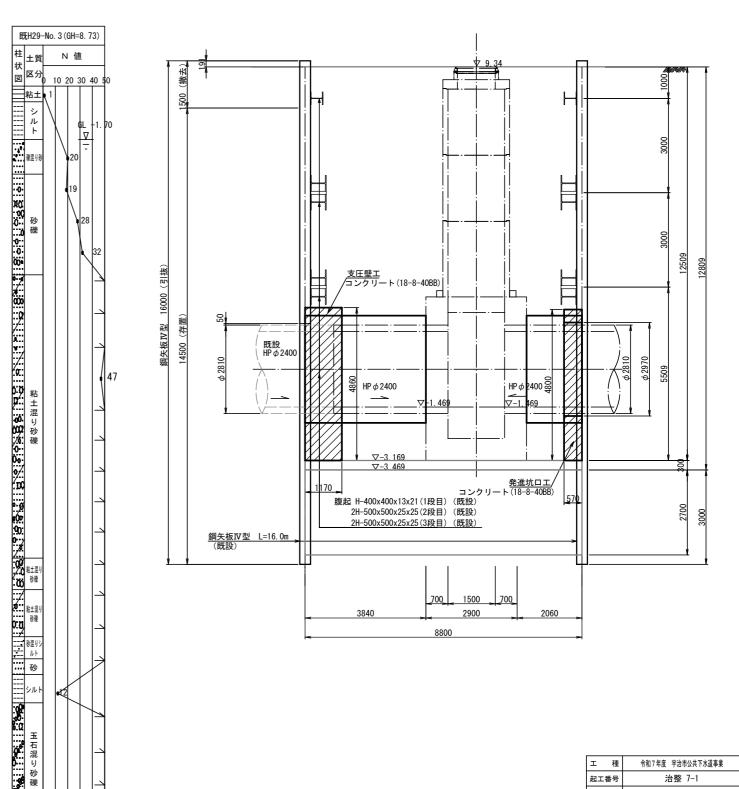


I	種		令和7年度 宇治市公共下水道事業						
起工	番号				治整	<u>7</u> –	1		
工事	名	雨水	(貯留)	拖設 (坂	池貯	習管) 整	備工	事(その	2)
施工	場所	F	治市	†小:	倉町	堀池	地内	りほか	5
図面	種類		M. 1	発	進立	坑仮	設備	博図	
縮	尺				1:	60			
課:	長	照	査	設	計	製	図	写	図
月	日	月	日	月	日	月	日	月	日
				37	葉	シェ	9	24	

M. 2 到達立坑仮設図(1)_{S=1:60}

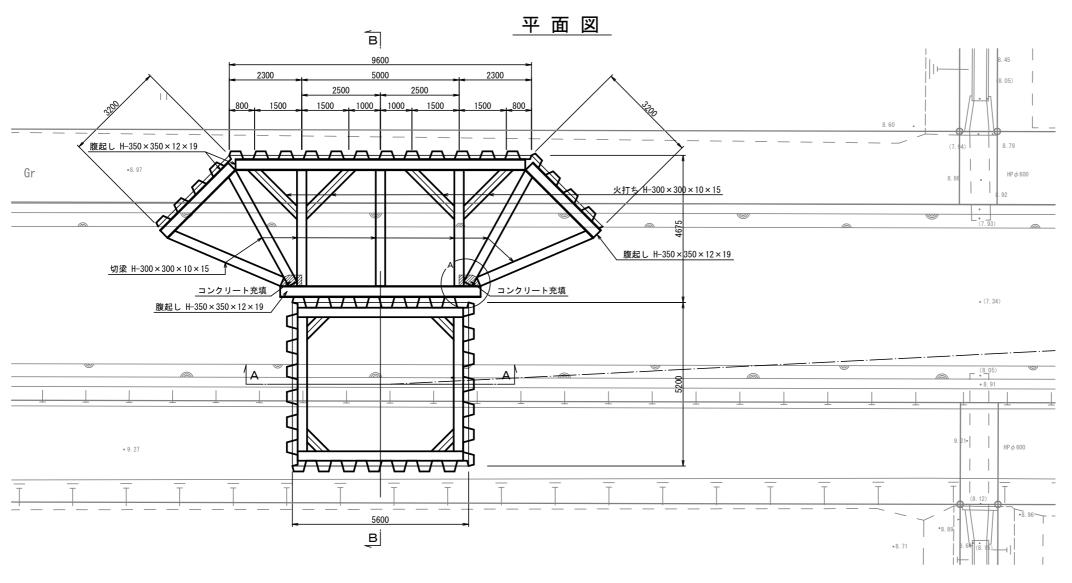


A部詳細図 S=1:20


平面図

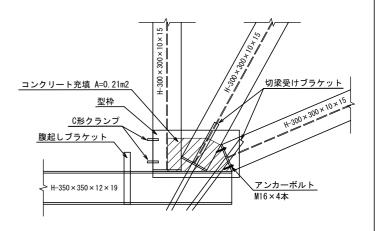

側面図

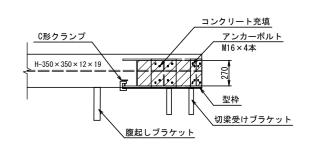


人孔部平面図

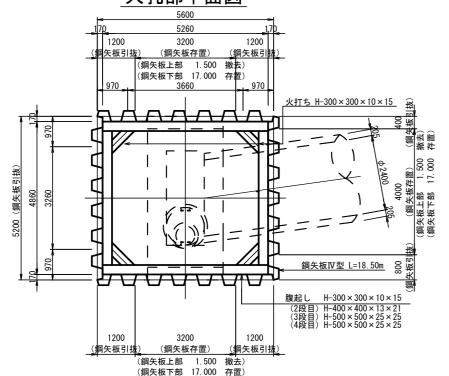


鋼矢板溶接継手詳細図 s=none

補強板配置図

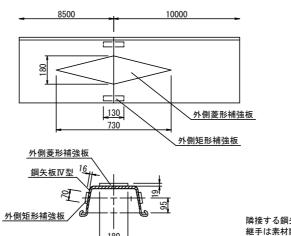

開先加工図

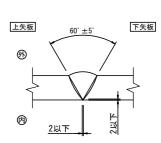


<離手数量 1箇所当たり> 開先加工 L=0.59m 外側菱形補強板周長 L=1.15m 外側矩形補強板周長 L=0.52m(2箇所)

隣接する銅矢板の継手位置は、同一水平線上に並ばないように配置し、 継手は素材断面と継手断面が交互に並んでいるものとする。

エ	種	į	令和	17年度	宇治	市公井	下水道	事業		
起工	番号	-			治整	<u> 7</u> –	1			
Ι	事 名	雨力	k貯留加	施設(城	池貯	習管) 整	備工	事(その	2)	
施工	場所	i 5	P治T	†小:	倉町	堀池	地内	りほか	jγ	
図面	種類	į	M.2 到達立坑仮設図(1)							
縮	尺	!			1:	60				
課	長	照	査	設	計	製	図	写	図	
月	日	月	日	月	日	月	日	月	日	

37 葉ノ中 25

M. 2 到達立坑仮設図(2)_{S=1:60}

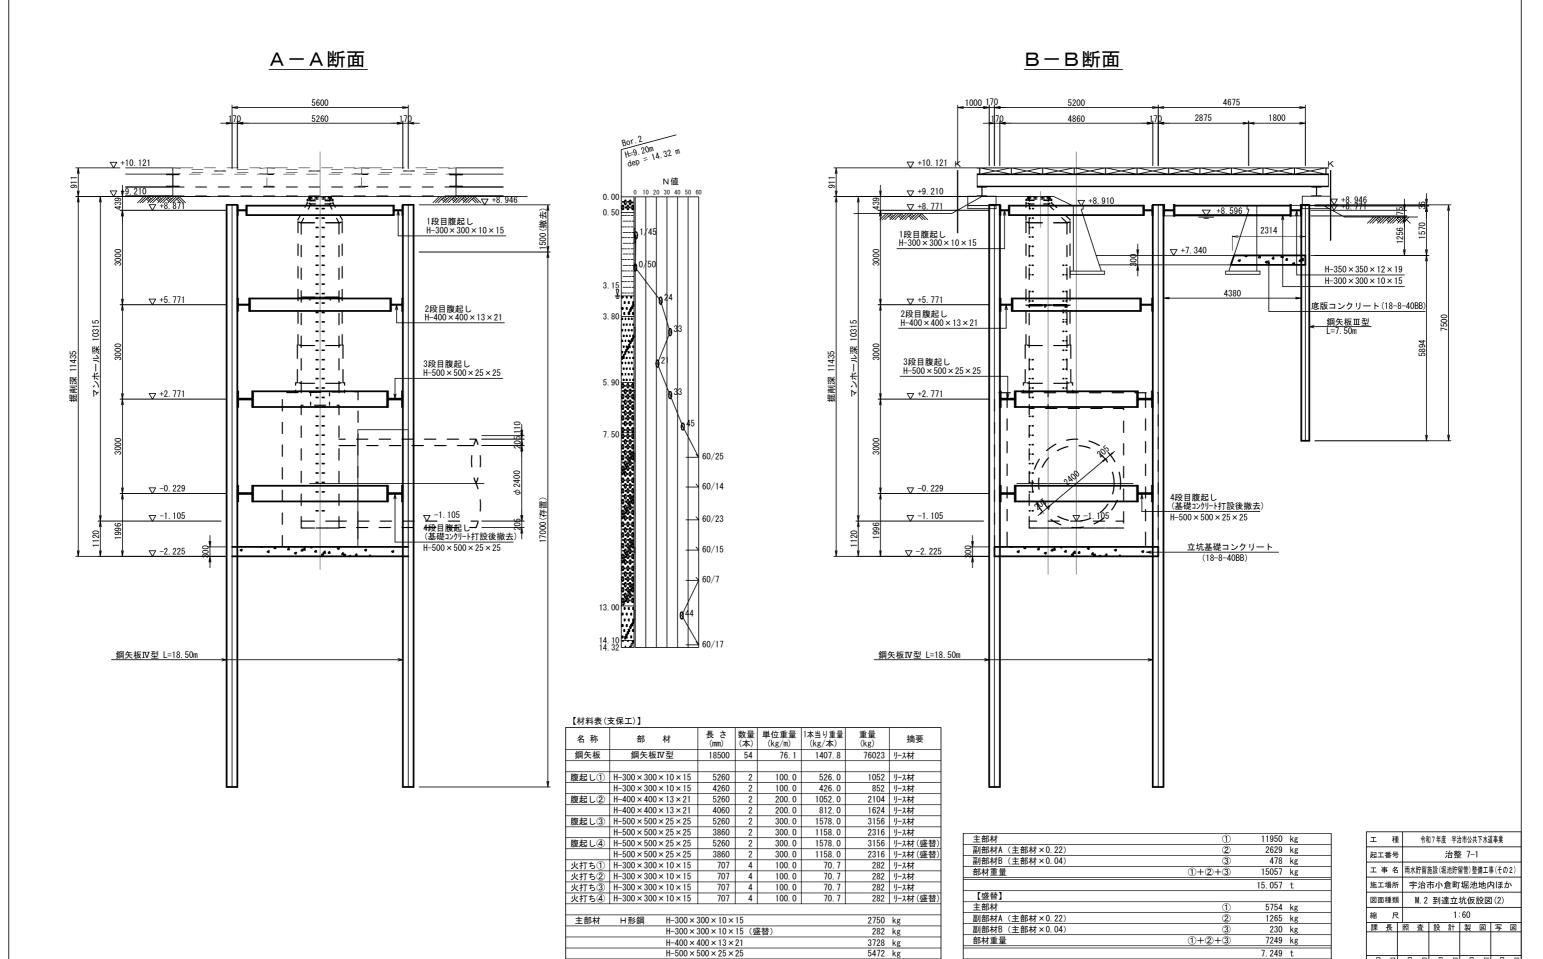

H-500 × 500 × 25 × 25


H-500×500×25×25 (盛替)

5472 kg

月日月日月日月日月日

37 葉ノ中 26

M. 2 仮排水路仮設図 s=1:50

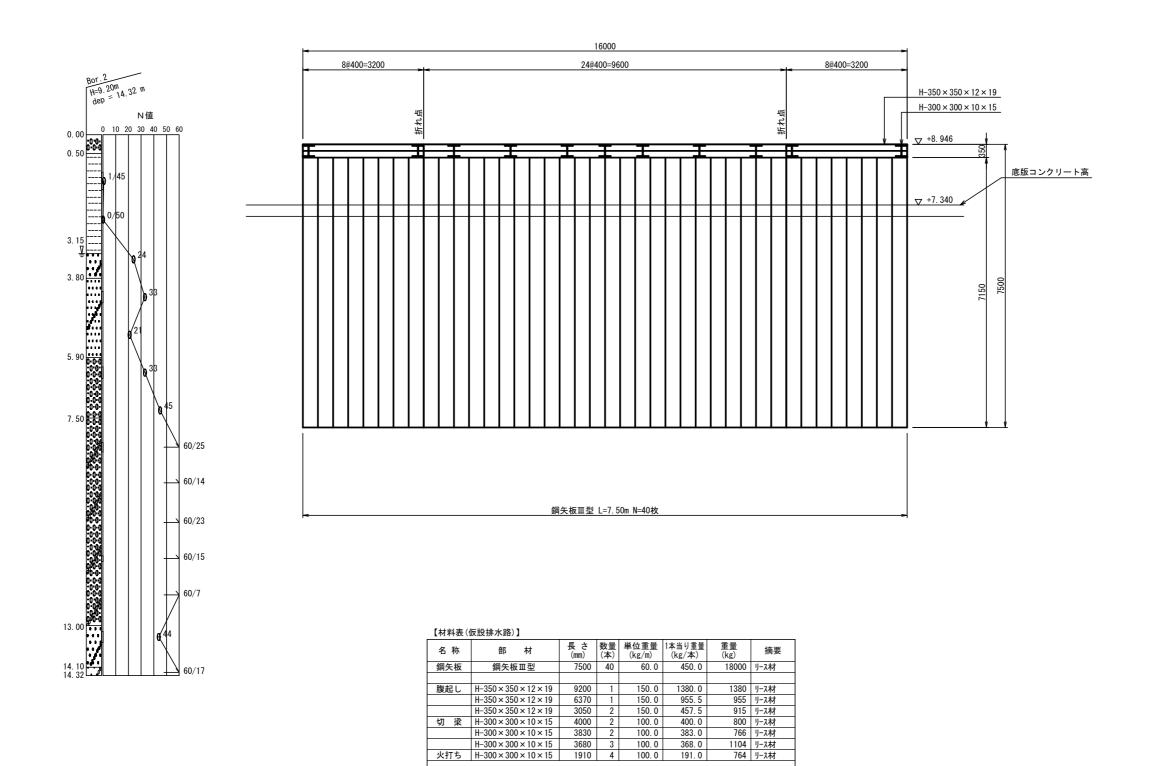

主部材 H形鋼 H-350×350×12×19

主部材

副部材A (主部材×0.22) 副部材B (主部材×0.04) 部材重量

H-300 × 300 × 10 × 15

3250 kg 3434 kg

6684 kg 1470 kg

267 kg 8421 kg


8. 421 t

1+2+3

エ	租		令和	17年度	宇治	市公井	下水道	事業	
起工	番号	-			治整	<u>7</u> –	1		
I;	事 名	雨	水貯留加	施設(坂	池貯	習管) 整	備工	事(その	2)
施工	場所	5	宇治市	†小:	倉町	堀池	地内	りほん	j۱
図面	種類	į	M.	2 仮	排力	k路(反設	図	
縮	F	:			1:	50			
課	長	照	査	設	計	製	図	写	図
月	日	月	日	月	日	月	日	月	日
				37	菜	ノ中	3	27	


M. 2 覆工板設置工図(1)_{S=1:200} 平面図 仮設覆工板(1000×200) 34@3.00+6@2.00=114.00m(ΣA=1147.0m2) 受桁 H-500×500×25×25 D 受桁 H-400×400×13×21 受桁 H-500×500×25×25 桁受 H-300×300×10×15 桁受 H-300×300×10×15 桁受 H-300×300×10×15 54400 4500 32500 3400 車両乗入れ部すり付け 9.55 8.68 C E F A 仮設覆工板 10@1.00 = 10.0 B. ずれ止め [-200×80×7.5×11/ E F 車両乗入れ部すり付け _C 縦断面図 V=1: 20 H=1:200 仮設覆工板(1000×3000×200) 34@3.00+6@2.00=114.00m(ΣA=1147.0m2) 受析 H-400×400×13×21 受析 H-500×500×25×25 受桁 H-500×500×25×25 桁受 H-300×300×10×15 桁受 H-300×300×10×15 桁受 H-300×300×10×15 32500 54400 4500 +9 780 ▽左岸堤防高 +8. 946 ▽ 護岸天端高 【材料表(覆工板)】 長さ 数量 単位重量 1本当り重量 (kg/m) 3000 341 - 600.0 重量 (kg) 摘要 名 称 部 □5000 × 2000 覆工板 1000 × 200 204600 24800 1000 × 200 2000 62 H-500 × 500 × 25 × 25 10160 37 400. 0 300. 0 3048. 0 200. 0 2232. 0 3048. 0 112776 リース材 H-400 × 400 × 13 × 21 | 11160 | 8928 リース材 桁 受 H-300×300×10×15 114000 100. 0 11400. 0 22800 リース材 **▽** +7. 350 → +7. 340 ずれ止め [-200×80×7.5×11 114000 **▽** +7. 280 5608 生材 令和7年度 宇治市公共下水道事業 起工番号 治整 7-1 覆工板 229400 kg 工 事 名 雨水貯留施設(堀池貯留管)整備工事(その2) H-500 × 500 × 25 × 25 主部材 112776 kg 施工場所 宇治市小倉町堀池地内ほか H-400 × 400 × 13 × 21 8928 kg H-300 × 300 × 10 × 15 22800 kg 図面種類 M. 2 覆工板設置工図(1) その他 溝形鋼 $[-200 \times 80 \times 7.5 \times 11]$ 5608 kg 1:200 課長照査設計製図写図 主部材・その他 150112 kg 379512 kg 部材重量 月日月日月日月日月日 379.512 t


M. 2 覆工板設置工図(2)_{S=1:50}

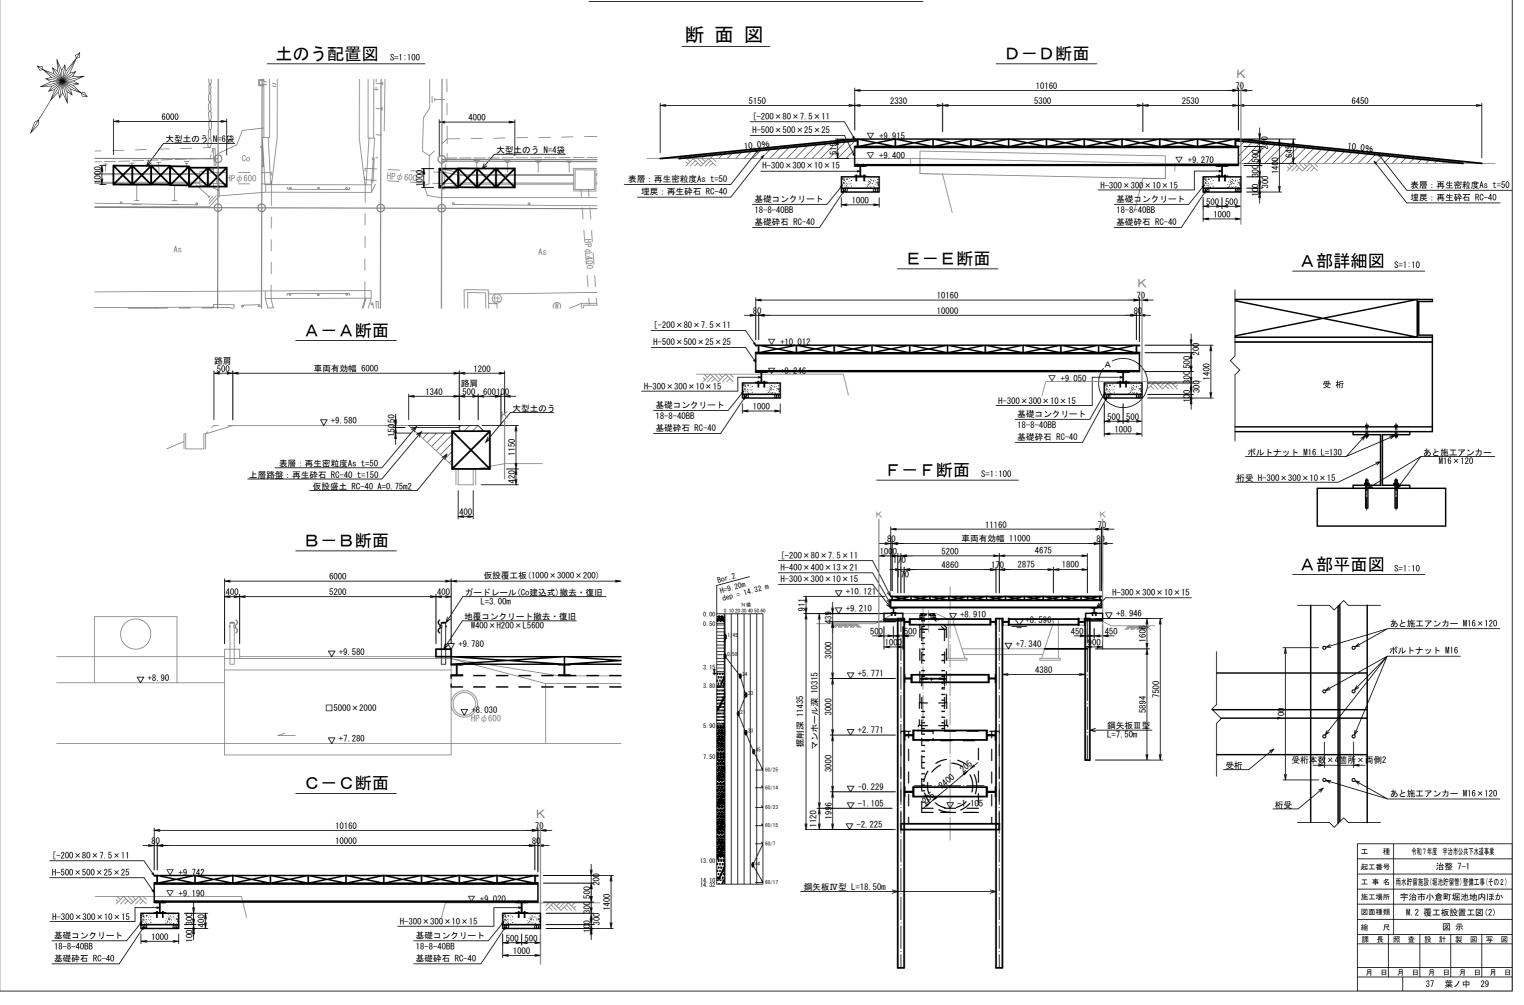

M. 1 発進立坑地盤改良工図 s=1:100

平 面 図

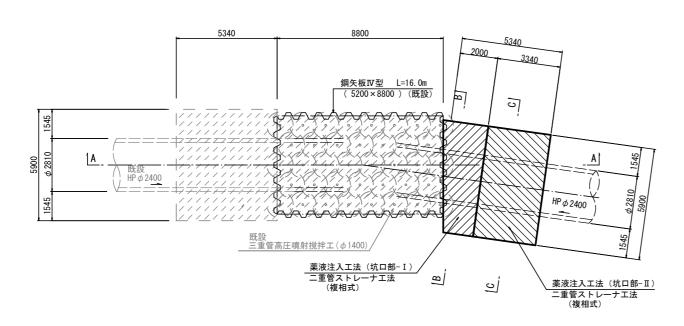


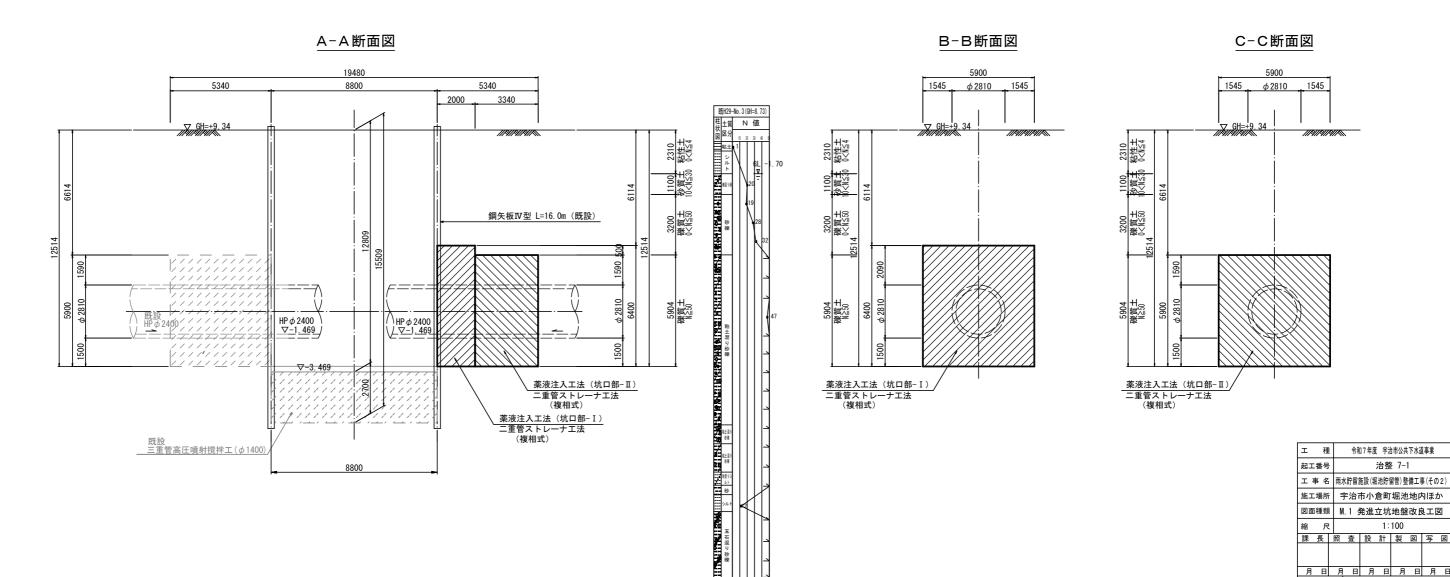


37 葉ノ中 30

M. 2 到達立坑地盤改良工図 s=1:100


平 面 図

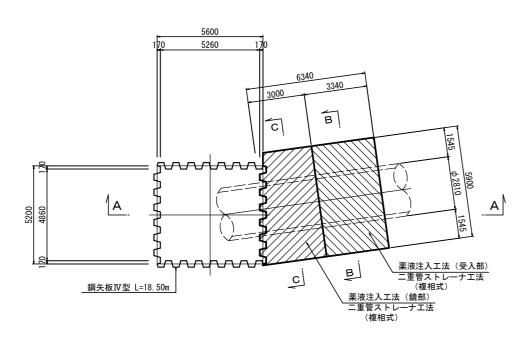


A-A 断面図

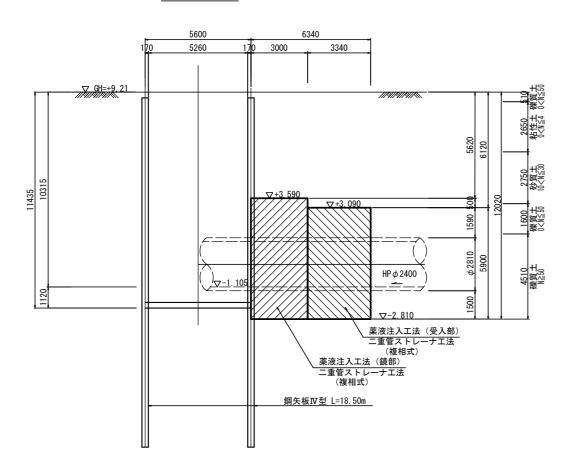

B-B 断面図

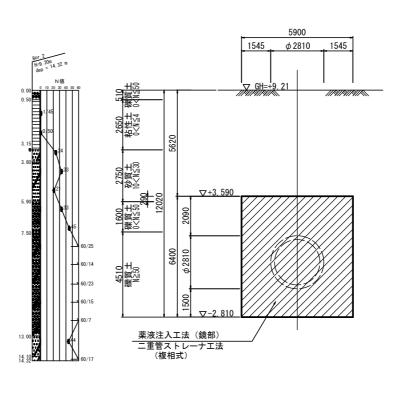


C-C 断面図

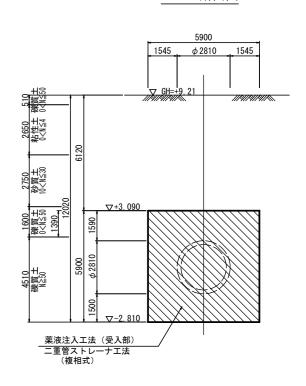


I	租	Ì	令和	17年度	宇治	计公市	下水道	事業		
起工	番号	-			治整	<u> 7</u> –	1			
I :	事名	雨	水貯留加	施設(坂	池貯	習管) 整	備工	事(その	2)	
施工	場所	5	宇治市小倉町堀池地内ほか							
図面	種類	i N	M.2 到達立坑地盤改良工図							
縮	F	!			1:	100				
課	長	照	査	設	計	製	図	写	図	
月	日	F.	日	月	日	月	日	月	日	
				37	葉	ノ中	- ;	31	٦	

M.1 発進立坑仮設ヤード図

平面図 S=1:200

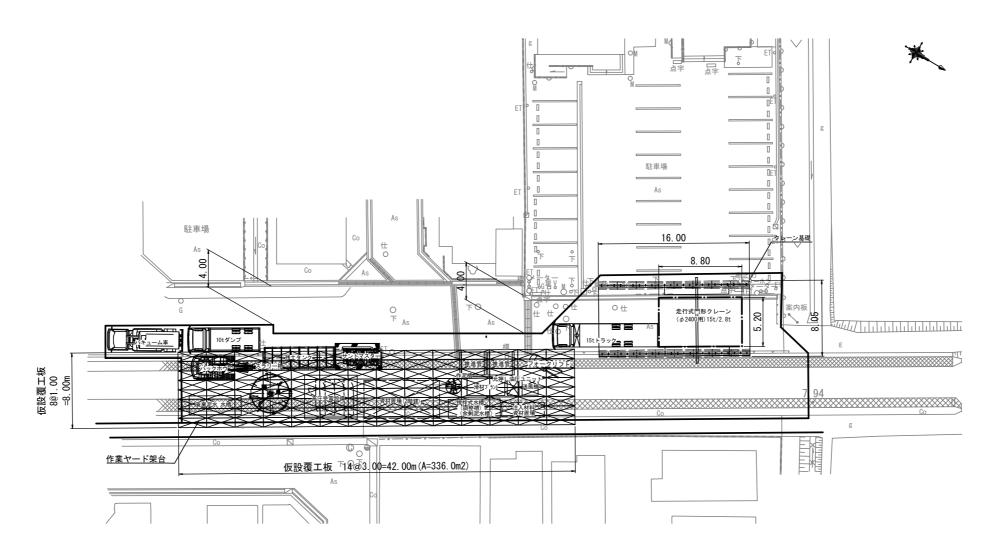



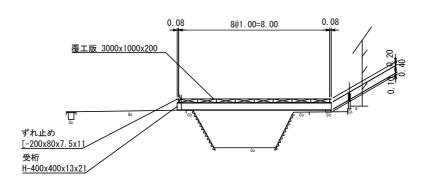


【材料表(覆工板)】

名 称	部	材	長 さ (mm)	数量 (本)	単位重量 (kg/m)	1本当り重量 (kg/本)	重量 (kg)	摘要
覆工板	1000 × 200		3000	112	-	600. 0	67200	
受 桁	H-400 × 400	×13×21	8160	15	200. 0	1632. 0	24480	リース材
ずれ止め	[-200 × 80 ×	×7.5×11	42000	2	24. 6	1033. 2	2066	生材
覆工板						1	67200	kg
主部材	H形鋼	H-400 ×	400 × 13 ×	21			24480	kg
その他	溝形鋼	[-200×	80 × 7. 5 ×	11			2066	kg
主部材・	その他					2	26546	kg
	-							
部材重量						1)+2)	93746	kg
							93. 746	t

エ	種		令和7年度 宇治市公共下水道事業						
起工番	号		治整 7-1						
工事	名	雨水	雨水貯留施設(堀池貯留管)整備工事(その2)						
施工場	所	F	宇治市小倉町堀池地内ほか						
図面種	図面種類		M. 1発進立坑仮設ヤード図						
縮	尺				図	示			
課長	Į.	照	査	設	計	製	図	写	図
月	日	月	日	月	日	月	日	月	日
				37	葉	ノ中	þ ;	32	


付 帯 工 図 (1) M1 発進立坑部

1

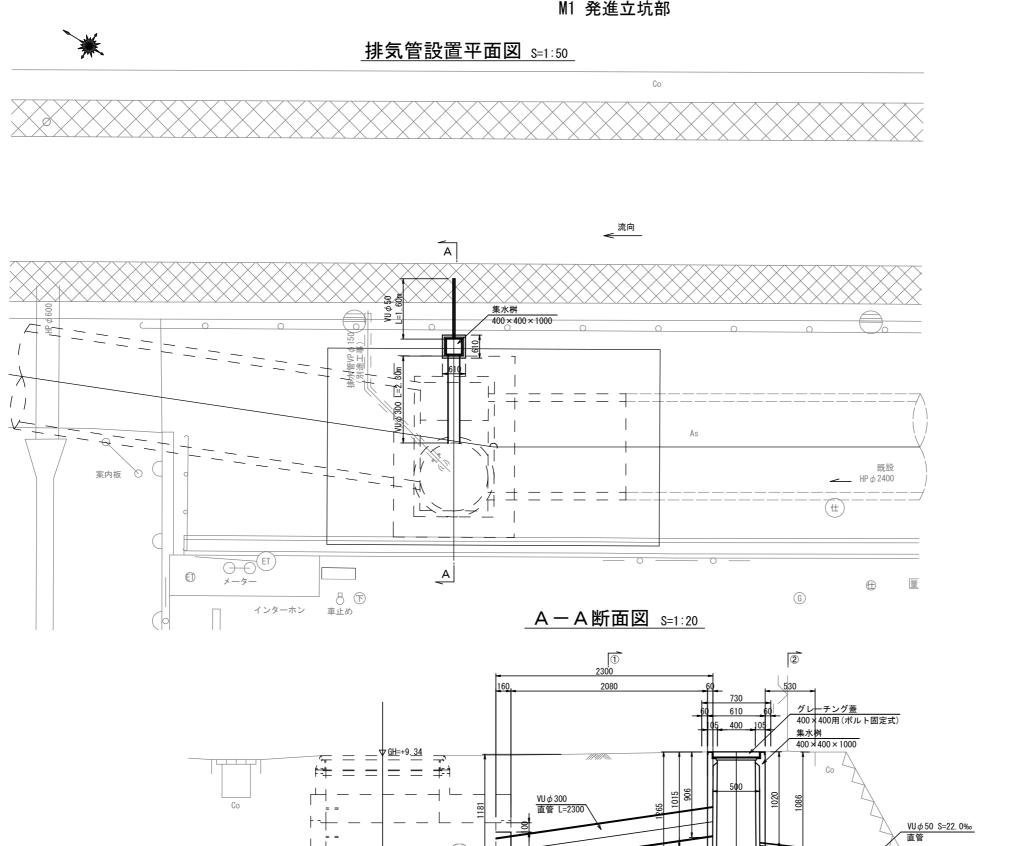


掘削断面図 S=1:20

<u>①一①断面図</u>

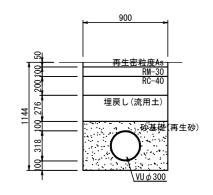

2-2断面図

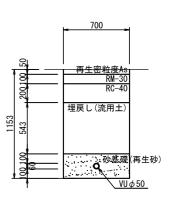

インバートコンクリート 18-8-40BB


エ 種	令和7年度 宇治市公共下水道事業					
起工番号	治整 7-1					
工事名	雨水貯留施設(堀池貯留管)整備工事(その2)					
施工場所	宇治市小倉町堀池地内ほか					
図面種類	付帯工図(1)					
縮尺	図 示					
課長	照 査 設 計 製 図 写 図					
月日	月日月日月日月日					

付 帯 工 図 (2) M2 到達立坑部


排気管設置平面図 5=1:50

掘削断面図 S=1:20

<u>①一①断面図</u>

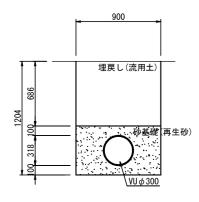


2-2断面図

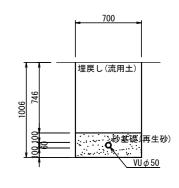

A-A断面図 S=1:20

B-B断面図 S=1:20

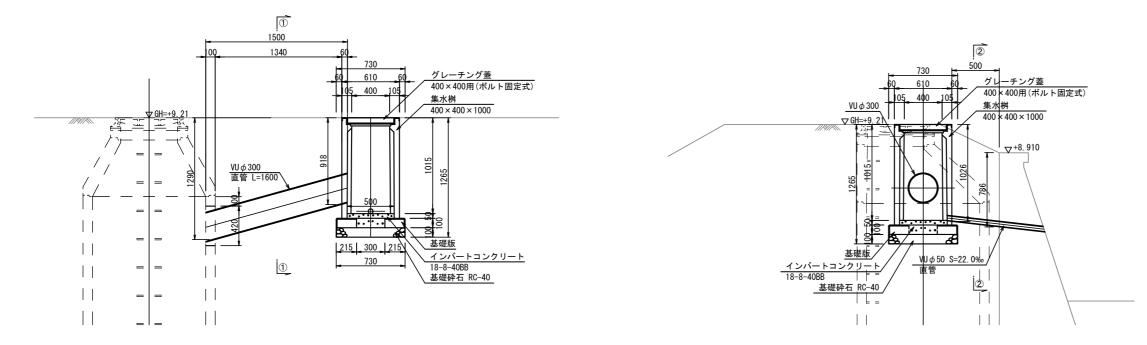


В


エ 種	令和	令和7年度 宇治市公共下水道事業					
起工番号		治整 7-1					
工事名	雨水貯留	雨水貯留施設(堀池貯留管)整備工事(その2)					
施工場所	宇治	宇治市小倉町堀池地内ほか					
図面種類		付帯工図(2)					
縮尺		図	一示				
課長	照査	設計	製図	写 図			
月日	月日	月日	月日	月日			
		37 章	きノ中	34			

付 帯 工 図 (3) M. 1立坑部


平面図_{S=1:200}

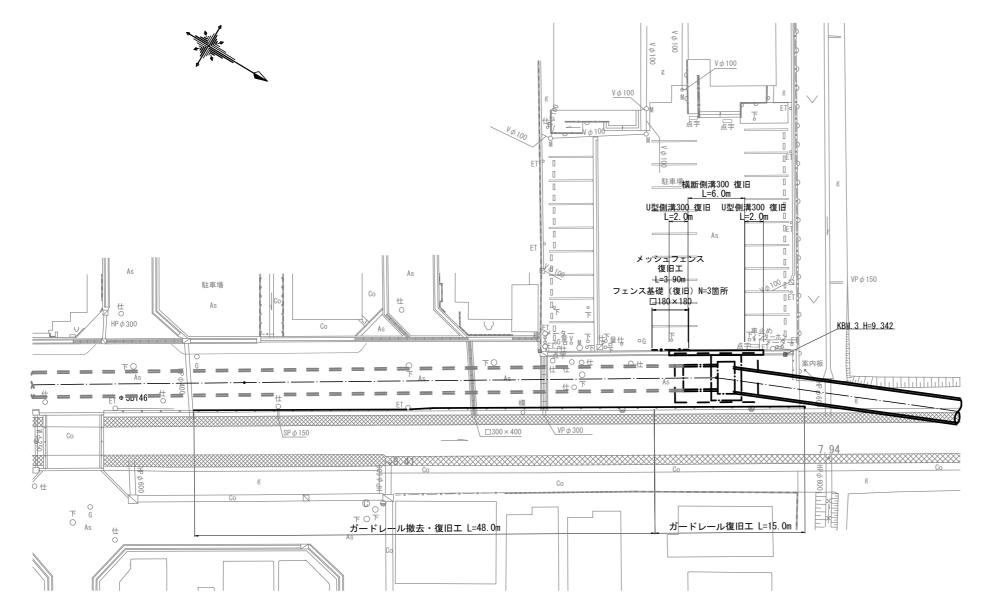



<u>ガードレール</u> S=1:20 (土中式)

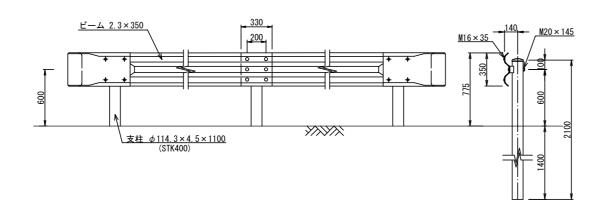

メッシュフェンス _{S=1:10}

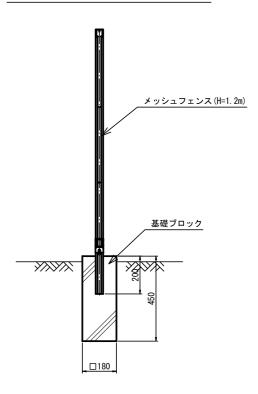

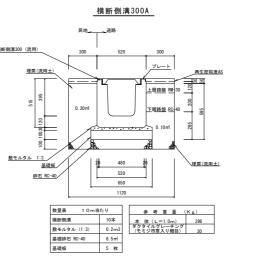

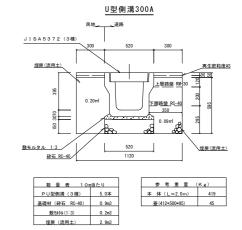

【構造物撤去・復旧エ一覧表】

対象工種	規格·構造	数量	Ē	備考
横断側溝	300A	6.0	m	復旧のみ(流用)
U型側溝	300A	4. 0	m	復旧のみ
フェンス基礎	□180×180	3	箇所	復旧のみ
メッシュフェンス	H=1. 2m	3. 9	m	復旧のみ
ガードレール	土中式	48. 0	m	撤去・復旧(流用)
ガードレール	土中式	15. 0	m	復旧のみ
				, , , , , , , , , , , , , , , , , , ,

エ 種	令和7年度 宇治市公共下水道事業						
起工番号	治整 7-1						
工事名	雨水貯留施設(堀池貯留管)整備工事(その2)						
施工場所	宇治市小倉町堀池地内ほか						
図面種類	付帯工図(3)						
縮尺	図 示						
課長	照 査 設 計 製 図 写 図						
月日	月日月日月日月日						
	37 葉ノ中 35						

付 帯 工 図 (4) M. 2立坑部

平面図 _{S=1:200}



工 事 名 雨水貯留施設(堀池貯留管)整備工事(その2)

課長照査設計製図写図


施工場所

図面種類

宇治市小倉町堀池地内ほか

付帯工図(4)


図 示

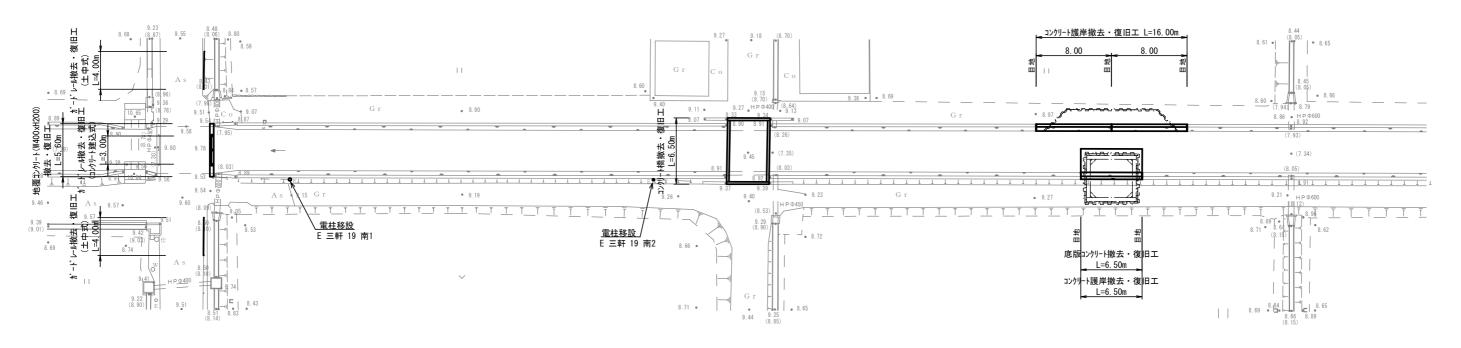

ガードレール S=1:20

コンクリート護岸 S=1:20

底版コンクリート S=1:20

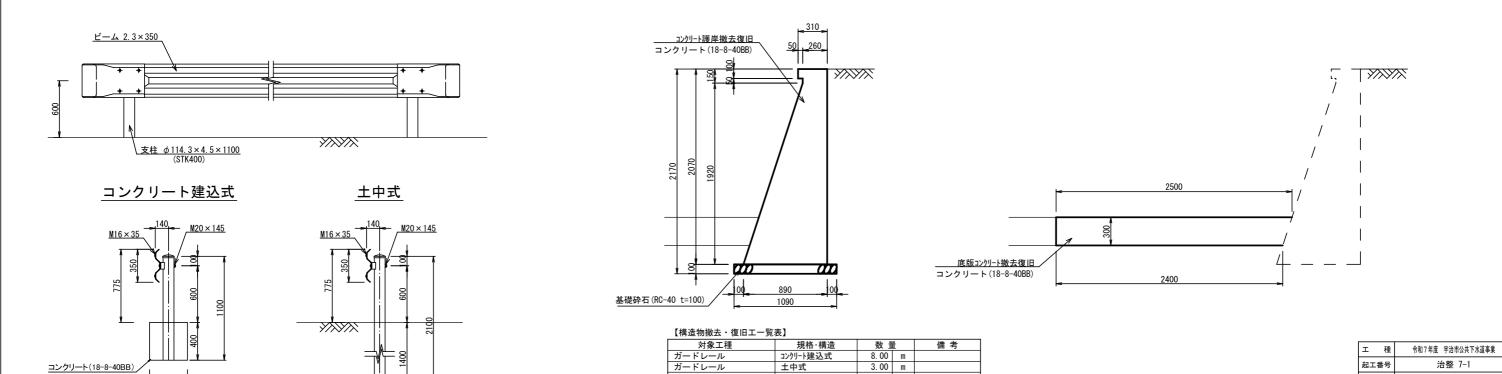

地覆コンクリート

コンクリート護岸

底版コンクリート

【移設工一覧表】

対象工種 電柱

コンクリート橋

W400 × H200

H=2. 07m

W4500×L6500

5. 60 m


22.50 m 目地3+2箇所

数量 備考

6. 50 m

付 帯 工 図 (5) M. 2立坑部

コンクリート橋構造図 _{S=1:40}

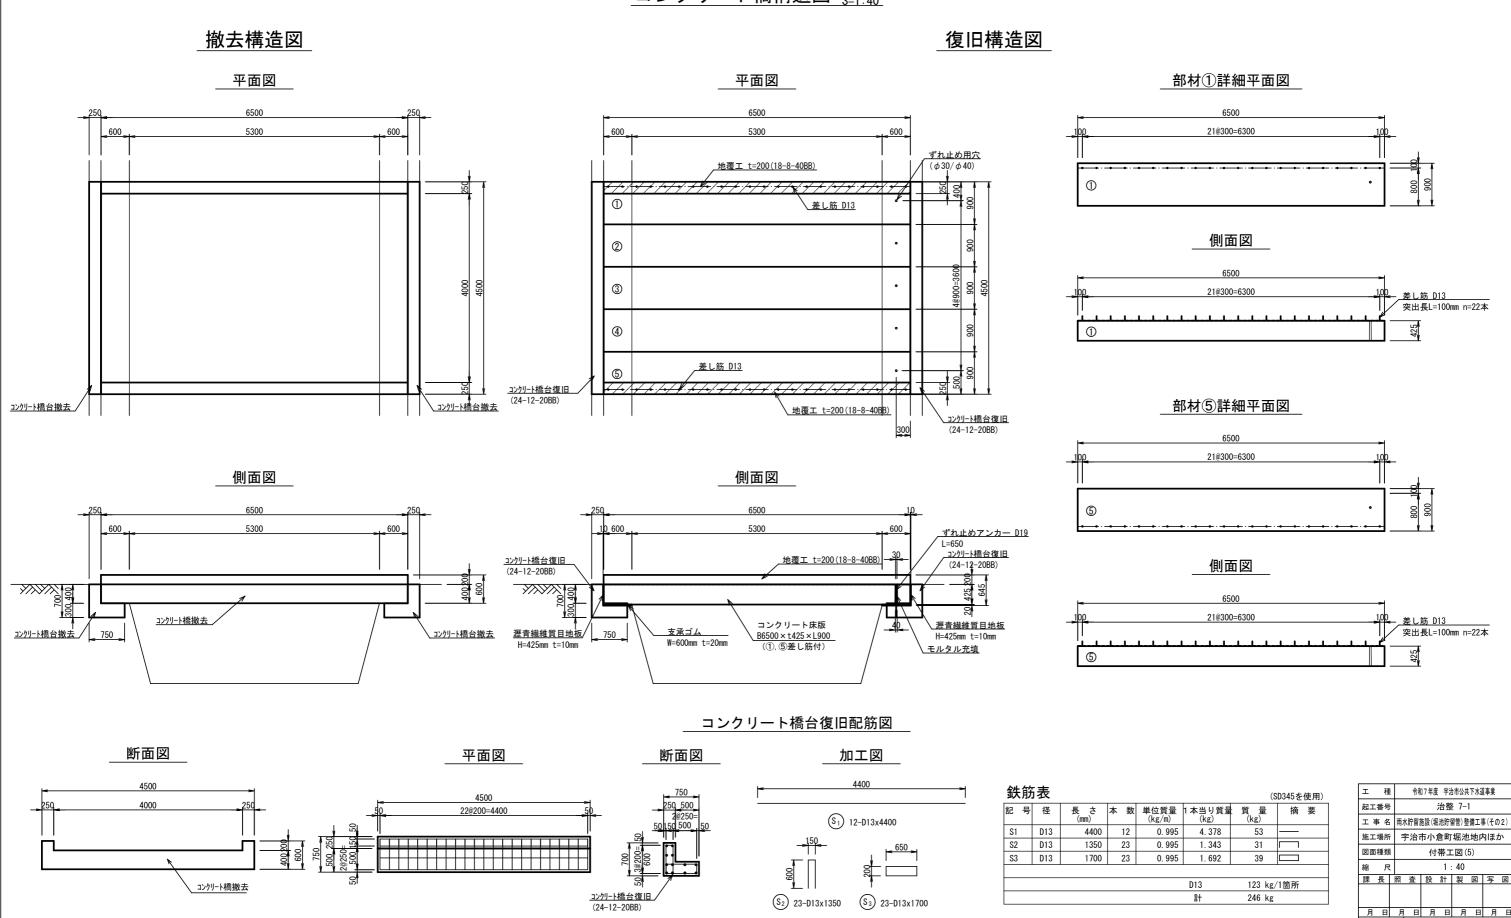

37 葉ノ中 37