

位 置 図

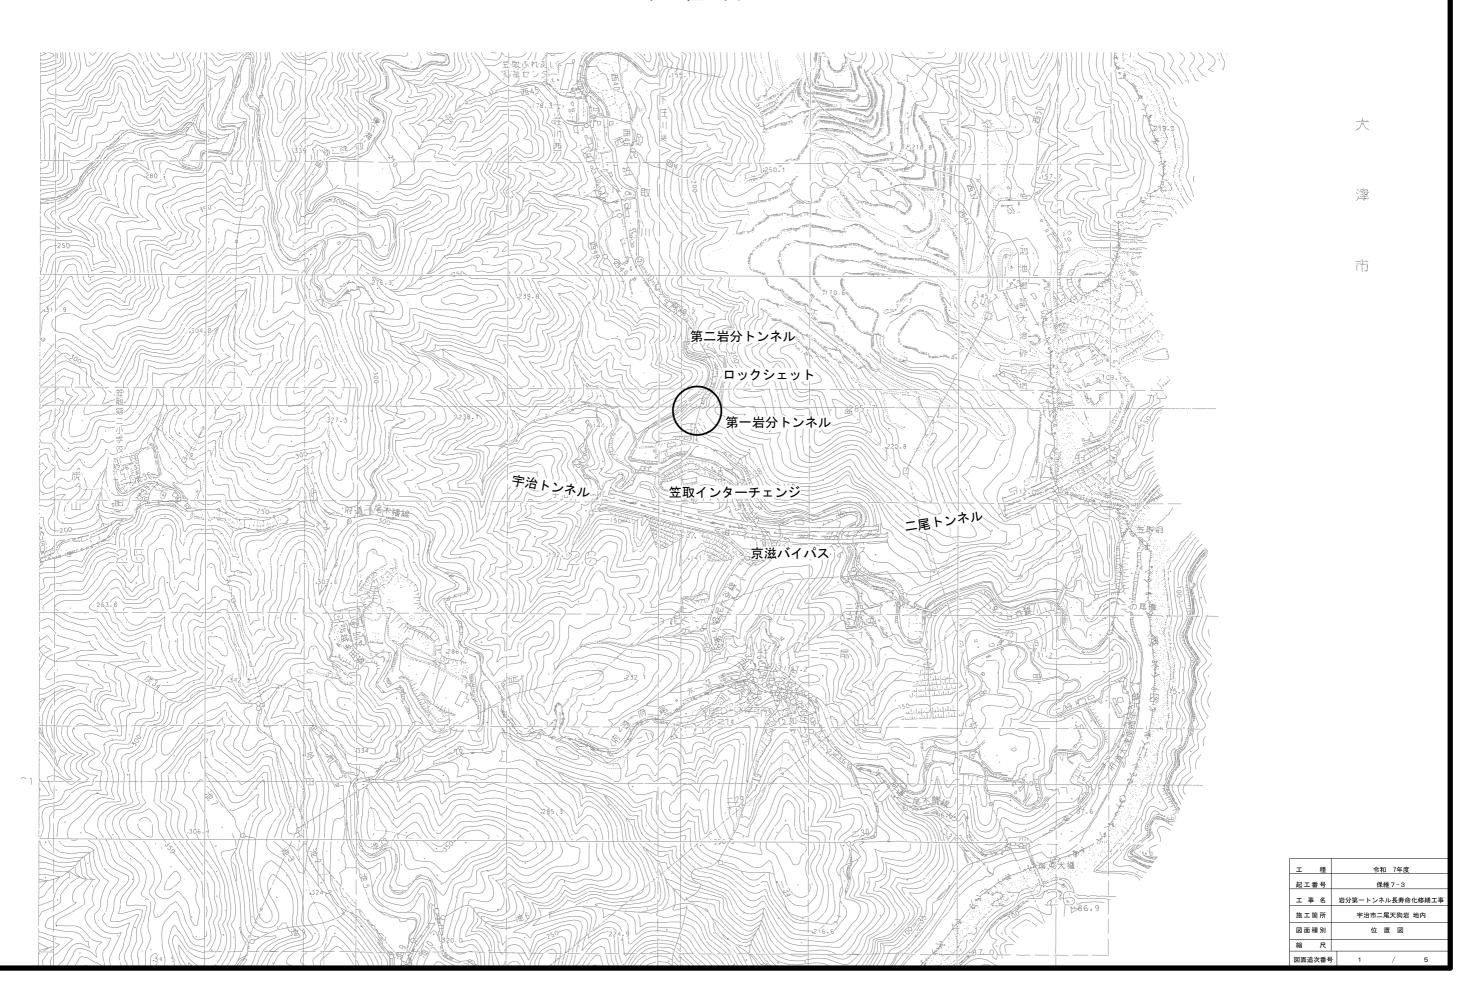


充填工図


標準断面図 S=1:50

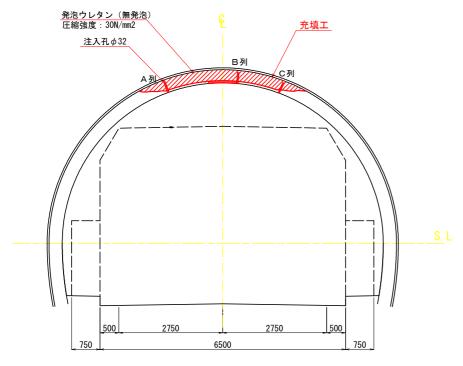

充填工·確認孔配置図 S=1:75

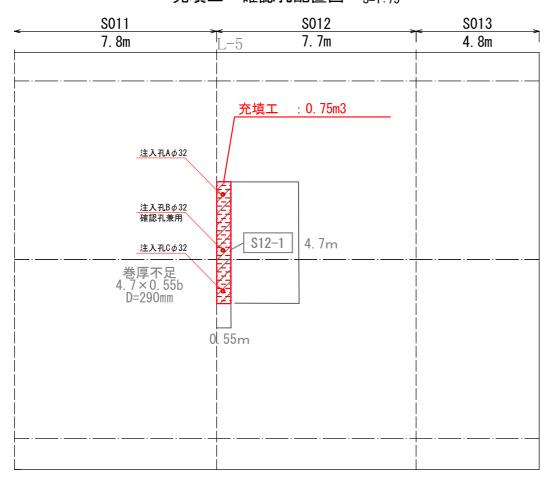

注入管 詳細図

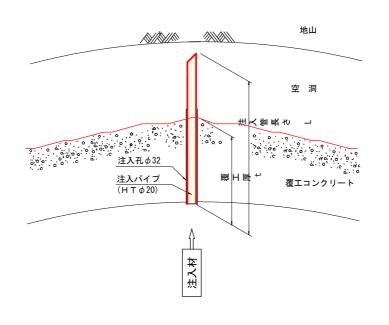

充填工 材料表

(0.75~3半日)


項目 規格・仕様 単位 数量 摘要 高強度シリカジレン ガンパンSRC (無発泡) kg 1,032 1.31 (比重) 1.05 (ロス率) コーキング材 コーキングワン 本 6.0 注入ボルト (注入管) L=500mm 本 3.0	/omsョり
コーキング材 コーキングワン 本 6.0 注入ポルト (注入管) L=500mm 本 3.0	
注入ボルト (注入管) L=500mm 本 3.0	
ALXIVE VILLEY	
ミキシングユニット ボールバルブ付 組 2.0	
逆流防止パルブ 個 2.0	
耐圧デリバリーホース L=20.0m 個 1.0	
耐圧デリバリーホース L=10.0m 個 1.0	
耐圧デリバリーホース L= 1.5m 個 1.0	

- ※1 注入作業中は作業現場付近に火気を近づけないこと
- ※2 注入後、注入管等のガス溶断は、一酸化炭素等の有毒ガスの発生や火災の危険性が あるので絶対に行わず、切断にはパイプカッターかディスクカッターを使用すること
- ※3 発泡時に発生するガス成分は殆どが二酸化炭素であるが、吸入すると咳込み等の症状を
- ※5 注入管設置時には、空洞状況をよく把握した上で、効率よく充填されるよう吐出口を 空洞上部より5~10cm程下げた位置に設置すること
- ※6 注入作業中は、撹拌不足に注意するとともに注入圧を常に監視し、上昇し始めたら 完了とすること(目安は初期圧+0.1~0.2MPa程度)
- ※7 注入は左右片方ずつ行うため、削孔孔AまたはCから先行して行い、はつり落し工跡から注入状態を確認する。 片方の注入が完了後、反対側の注入を行い、最後にはつり落し工跡を充填する。


年 度	令和 7年度
工事番号	保維 7-3
工事名	岩分第一トンネル長寿命化修繕工事
施工箇所	宇治市二尾天狗谷 地内
図面種類	充填工図
縮尺	図 示
図面番号	2 / 5

はく落防止工図


標準断面図 S=1:50

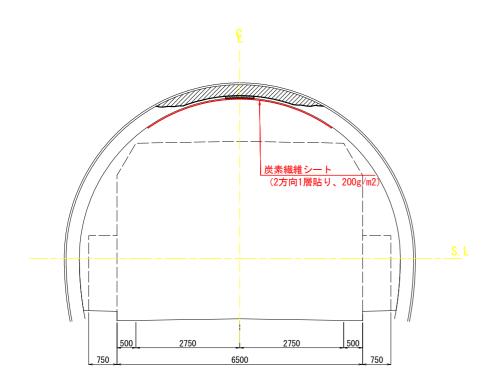

繊維シート接着工断面図

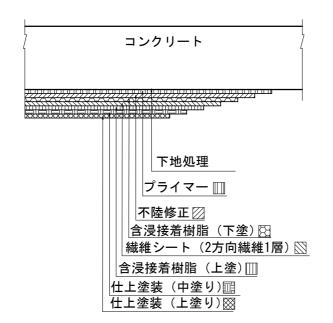

平面図 S=1:75

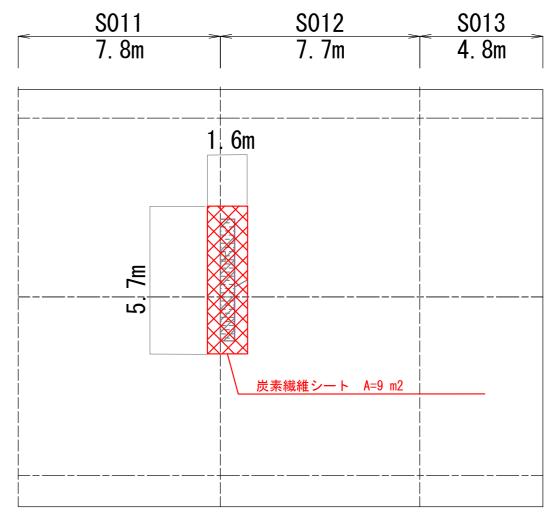


炭素繊維シート接着エ 単位 数量表(同等品以上)

(9 m2 当り	
----------	--

				(0 1112 - 1 //
名 称	規格・寸法	単位	数量	摘要
下地処理		m [‡]	9	
プライマー	エポキシ樹脂系	kg	1.8	0. 2kg/m2
不陸修正材 (パテ)	エポキシ樹脂系	kg	13. 5	1.5kg/m2
含浸接着材	エポキシ樹脂系 レジン	kg	10. 8	0.6kg/m2 含浸接着材 (上塗り+下塗り) 9 ㎡×2
炭素繊維シート	2方向20タイプ 高強度200g/m ²	m²	10. 8	1. 2m2/m2
仕上げ塗装 (中塗り)	エポキシ樹脂系	kg	1. 3	0.15kg/m2 固化剤
仕上げ塗装 (上塗り)	ポリウレタン樹脂系	kg	1.0	0. 12kg/m2 固化剤

l	年 度	令和 7年度
工事番号		保維 7-3
ĺ	工事名	岩分第一トンネル長寿命化修繕工事
ĺ	施工箇所	宇治市二尾天狗谷 地内
Ī	図面種類	はく落防止工図
ĺ	縮尺	図 示
Ī	図面番号	3 / 5


岩分第一トンネル 補修対策工展開図(1/2)

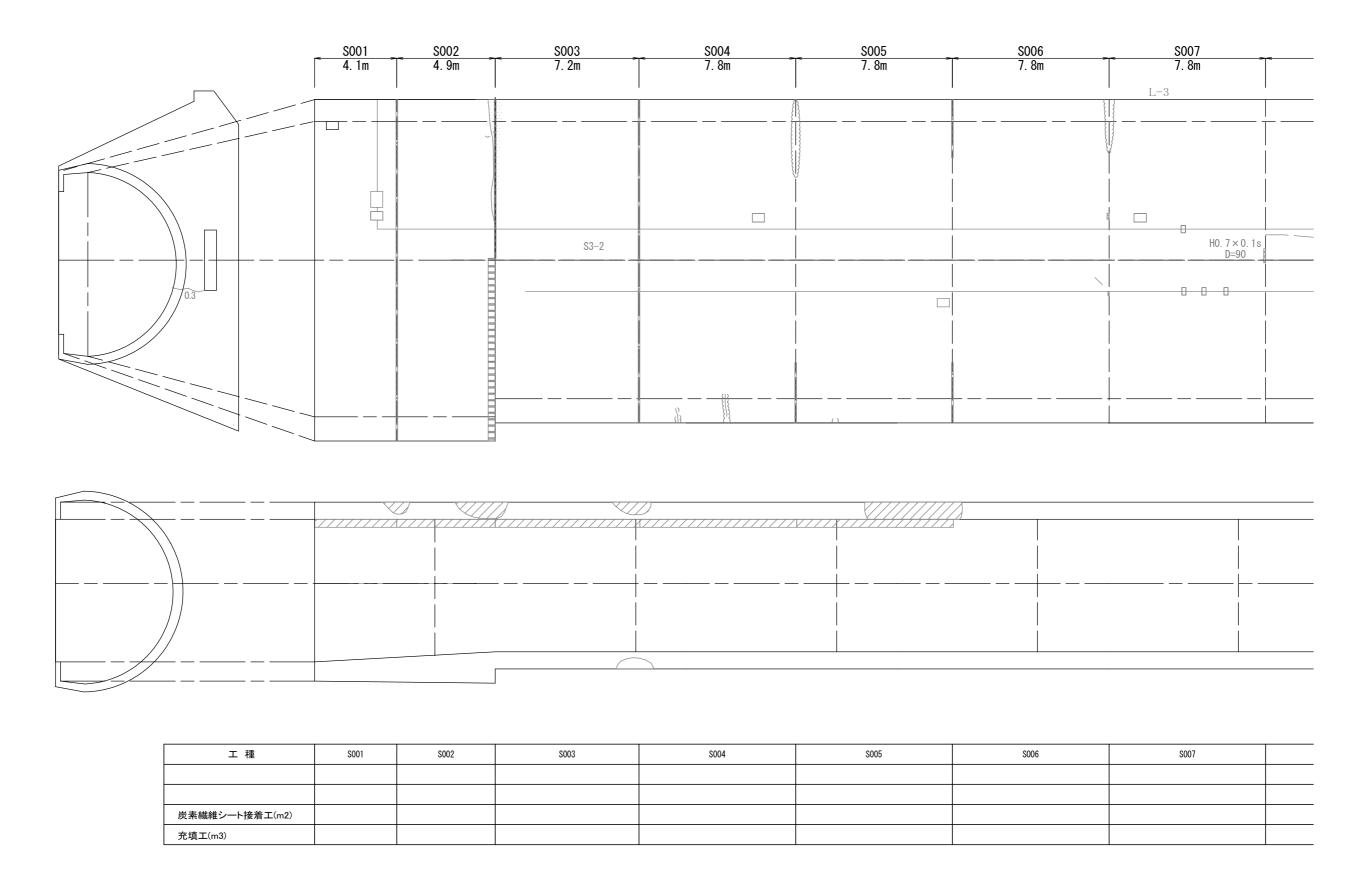

対策工種類	寸法凡例
充填工	<u> </u>
炭素繊維シート接着エ	炭素繊維シート接着工 (A=Am2 (L×Wm)) A: 補修工面積 (m2) L:縦断方向長さ (m) W: 横断方向長さ (m)

施工年度	令和 7年度
工事番号	保維 7-3
工事名	岩分第一トンネル長寿命化修繕工事
施工箇所	宇治市二尾天狗谷 地内
図面種類	補修対策工展開図 (1/2)
縮尺	_
図面番号	4 / 5

岩分第一トンネル 補修対策工展開図(2/2)

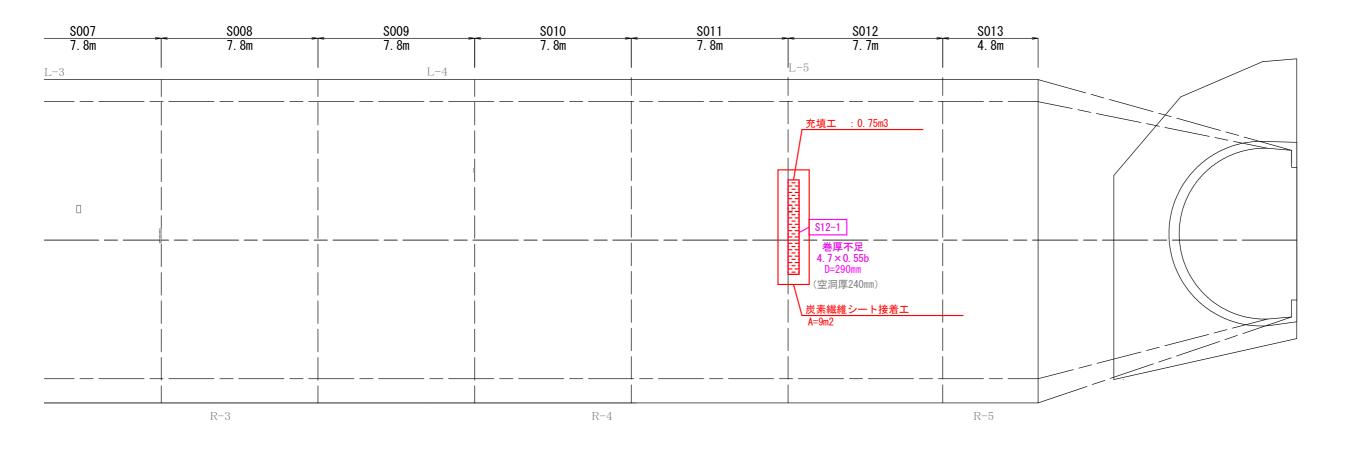

 	 <u> </u>	

S007	S008	S009	\$010	S011	\$012	\$013	合計
				_	A=9 m2		9 m2
					V=0. 75m3		0.75m3

対策工種類	寸法凡例
充填工	充填工(V=Vm3 (L×W×Dm)) V:補修工体積(m3) L:縦断方向長さ(m) D:深さ(m)
炭素繊維シート接着工	炭素繊維シート接着工(A-Am2(L×Wm)) A:補修工面積(m2) L:縦断方向長さ(m) W:模断方向長さ(m)

年 度	令和 7年度
工事番号	保維 7-3
工事名	岩分第一トンネル長寿命化修繕工事
施工箇所	宇治市二尾天狗谷 地内
図面種類	補修対策工展開図 (2/2)
縮尺	図示
図面番号	5 / 5