(受善青7-1)

善法青少年センター遊戯棟ほか解体工事

			į	図 面 リ ス ト			
	意	匠図			電気設備図		機械設備図
図面番号	図 面 名 称	図面番号	図 面 名 称	図面番号	図 面 名 称	図面番号	図 面 名 称
A - 001	解体工事特記仕様書	A - 031	新館棟 建具表	E - 001	特記仕様書-1	M - 001	特記仕様書
A - 002	アスベスト対策工事仕様書	A - 032	新館棟 基礎伏図・基礎詳細図	E - 002	特記仕樣書-2	M - 002	屋外配管図
A - 003	付近見取図	A - 033	新館棟 床伏図・小屋伏図	E - 003	新館棟、遊戲棟解体 配置図	M - 003	新館棟解体 1階便所廻り平面詳細図(衛生)
A - 004	配置図・工事概要	A - 034	新館棟 軸組図	E - 004	遊戯棟解体 電灯・コンセント設備 1階平面図	M - 004	新館棟解体 1階平面詳細図(衛生・ガス)
A - 005	遊戲棟 仕上表	A - 035	現況外構平面図	E - 005	遊戯棟解体 電灯・コンセント設備 2階平面図	M - 005	遊戲棟解体 1階平面図(衛生)
A - 006	遊戲棟 1階平面図	A - 036	撤去外構詳細図(1)	E - 006	遊戯棟解体 弱電・自動火災報知設備 1階平面図	M - 006	遊戯棟解体 1・2階平面図(衛生・換気)
۹ - 007	遊戲棟 1階上部平面図	A - 037	撤去外構詳細図(2)	E - 007	遊戯棟解体 弱電・自動火災報知設備 2階平面図	M - 007	遊戱棟解体 2階平面図(換気)
800 - <i>A</i>	遊戲棟 屋根伏図	A - 038	撤去外構詳細図(3)	E - 008	新館棟解体 特記仕様書	M - 008	新館棟解体 1・2階平面図(換気)
A - 009	遊戯棟 立面図・断面図	A - 039	撤去外構詳細図(4)	E - 009	新館棟解体 配・分電盤結線図、取付図	M - 009	新館棟解体 1・2階平面図(空調)
A - 010	遊戲棟 断面詳細図	A - 040	撤去外構詳細図(5)	E - 010	新館棟解体 照明器具姿図	M - 010	新館棟解体 矩計図(参考)
A - 011	遊戲棟 平面詳細図	A - 041	撤去外構詳細図(6)	E - 011	新館棟解体 幹線・動力設備 平面図	M - 011	青少年センター解体 1階平面図(空調)
A - 012	遊戲棟 下屋断面詳細図	A - 042	撤去外構詳細図(7)	E - 012	新館棟解体 電灯設備 平面図		
A - 013	遊戲棟 天井伏図	A - 043	改修後外構平面図	E - 013	新館棟解体 コンセント設備 平面図		
A - 014	遊戲棟 建具表(1)	A - 044	改修後外構詳細図	E - 014	新館棟解体 弱電設備 平面図		
A - 015	遊戲棟 建具表(2)	A - 045	仮設計画図(1)	E - 015	新館棟解体 自動火災報知設備系統図、凡例		
A - 016	遊戲棟 床伏図	A - 046	仮設計画図(2)	E - 016	新館棟解体 防災照明、自動火災報知設備 平面図		
A - 017	遊戲棟 基礎伏図	A - 047	仮設計画図(3)	E - 017	本館棟撤去、改修 平面図		
A - 018	遊戲棟 基礎詳細図						
A - 019	遊戲棟 鉄骨軸組図						
A - 020	遊戯棟 鉄骨中間・側面詳細図						
A - 021	遊戲棟 鉄骨妻面詳細図						
A - 022	遊戲棟 下屋鉄骨詳細図						
A - 023	新館棟 仕上表						
A - 024	新館棟 平面図						
A - 025	新館棟 立面図						
A - 026	新館棟 断面図						
A - 027	新館棟 断面詳細図(1)						
A - 028	新館棟 断面詳細図(2)						
A - 029	新館棟 便所詳細図						
A - 030	新館棟 天井伏図						

	令和 年 月 日	since1955	株式会社 小笠原設計	計年月	^{工事名称} 善法青少年センター遊戯棟ほか解体コ
E			株式会社 小笠原設計	令和 7年 10月	図面名称
			1級建築士事務所大阪府知事登録(レ)第593号		図面リスト
			管理建築士 硯 正人 1級建築士登録番号第238350号		

工 事 の 概 要 工事名称 (受善青 7 - 1)善法青少年センター遊戯棟ほか解体工事 工事場所 宇治市宇治善法110番地の1ほか 工事期間 入札通知書による。 規模構造 遊戱棟 鉄骨造平屋建て 新館棟 鉄骨造2階建て 渡り廊下棟 鉄骨造平屋建て 建築面積 / 延床面積 遊戱棟 402.66m² / 402.66m² 139.98m²/265.20m² 渡り廊下棟 28.74 m²/28.74 m² 工事範囲 ・遊戯棟解体工事 一式 ・新館棟解体工事 一式 ・渡り廊下棟解体工事 一式 ・本館棟及び外構改修工事 一式 ・その他工作物解体工事 一式 ・上記に伴う撤去、処分 一式 共 通 事 項 1 施工基準 本工事は、契約書及び 質疑回答書 現場説明書 特記仕様書 設計図 建築物解体工事共通仕様 書他各改修工事標準仕様書(国土交通省大臣官房官庁営繕部監修 令和4年版)により施工する。 なお、設計図書間に相違がある場合は優先順位は上記記載の順とする。 2 監理基準 本工事は建築改修工事監理指針及び建築・機械設備・電気設備・各工事監理指針(国土交通省大臣 官房官庁営繕部監修令和4年版)により監理する。 契約書及び設計図書に定められた提出書類等を監督職員の指示により定められた期日までに提出する。 3 提出書類等 受注者は、下請契約を締結する場合には、下請金額に関わらず、施工体制台帳を提出する。 また、施工体系図においては、すべての下請負人及び警備業者を記載する。 なお、施工体制台帳には監督職員が指示する書類を添付して提出する。 4 建設業退職金共済制度 受注者は建設業退職金共済制度(建退共)に加入の上、掛金収納書を提出する。工事現場には「建 設業退職金共済制度適用事業主工事現場標識」を掲示し、工事完成時には「建退共運営実績報告書」 「労働者の就労日報」及び「共済証紙受払簿」を提出する。また、下請負人に対しても同共済制度 加入を奨励する。 5 工事実績情報 受注者は受注時、変更時及び完成時の各時点において、あらかじめ登録内容について監督職員の確認 を受けた上で、それぞれ10日以内に(一財)日本建築情報総合センターへ工事実績情報サービス入 カシステム(CORINS)の登録申請を行う。 また、登録後、直ちに登録されたことを証明する資料を監督職員に提出する(作成、登録等に伴う 費用は受注者の負担とする)。 6 建設工事保険等 受注者は、工事目的物・工事材料等を建設工事保険等(第三者保険を含み、火災による損害が見込 まれる場合は火災保険を含む)に付し、その保険証書の写し又はこれに代わるものを提出する。 なお、その保険の加入期間は、工事着工の時から、工事完成期日後14日迄とする。 受注者は、「公共工事の品質確保の促進に関する法律の一部を改正する法律」(令和元年法律第35号) 7 労災補償に必要な 法定外の保険契約について に基づき、公共工事等に従事する者の業務上の負傷等に対する補償に必要な金額を担保するための保険 (法定外労災)に付する。 8 工事写真 工事写真撮影ガイドブック(国土交通省大臣官房官庁営繕部監修 令和5年版)を参考に、着工前 工事中の各段階の工程の内容が充分把握できるよう撮影する。工事完成時には、完成写真を撮影し、 着工前・工事中と共に工事用アルバムに整理の上1部提出する(データ共)。 なお、着工前・完成写真は、着工前・完成を一対(左右または前後)として整理すること。 9 不正軽油使用防止の徹底 受注者は建設機械等の燃料としての軽油はJIS規格軽油以外のものを使用してはならない。 また、下請負人等に対しても不正軽油使用防止の指導・監視を徹底する。 受注者は、京都府税務調査員による燃料検査に協力しなければならない。 ・軽微な変更については、請負金額の増減は行わない。 10 一般事項 ・工事現場には仮囲いを行い、同現場の安全に十分配慮する。特に、工事車両の出入り及び時間等について は、当該施設運営管理者等と十分打合せを行い、交通安全管理に配慮する。 ・騒音、臭気等が発生する工事については、作業時間・日時について当該施設運営管理者と協議し、施設の 運営管理等に支障をきたさぬよう配慮する。 ・既存部分については、受注者において汚染、損傷の無いよう十分な養生を行う。万一損傷が生じた場合は 監督職員に報告の上、受注者の責任において原状復旧する。 ・使用材料は、設計図書に記載されたもの又は同等品とする。同等品とする場合は、事前に監督職員にカタ ログ等資料を提出し、承認を受ける。 ・工事完成時には、社内検査を実施する。 ・本工事は市の行う完成検査に合格し、工事目的物引渡書の提出をもって完了とする。 ・使用機器については、環境負荷の軽減に努めるものとし、排出ガス対策型機器、低騒音型機器、低振動型 機器、低燃費型機器の使用を促進する。また、電動工具類は、整備された工具を使用し安全性に責任を持 ち管理する。

11 その他 ・交通誘導警備員は、現場説明書による。 ・公共工事の入札及び契約の適正化の促進に関する法律の定めに従って各下請負人の施工の分担関係を表示 した施工体系図を作成し、工事関係者が見やすい場所及び公衆が見やすい場所に掲げ、所定の様式により ・受注者は宇治市が指名停止措置を行っている第三者に対して宇治市の契約についての全て、若しくは一部 を下請、受託させてはならない。 12 過積載防止について 受注者は本工事における材料等の搬出入に伴う工事車両の過積載防止について、十分注意を払うと共に下請負 13 官公庁その他への手続き 工事の施工に必要な官公庁その他への手続きは受注者の責任において速やかに行うものとする。 なお、これに要する費用は受注者の負担とする。 14 技術者及び現場代理人 ・受注者は、主任技術者または監理技術者及び現場代理人について、受注者と直接的かつ恒常的な雇用関係 にある者から選任し、配置しなければならない。 ・受注者は工事完了時に、工事敷地内及び車両通行部分は、必要に応じ砂を搬入し、整地を行う。既設コン 15 工事完了時の整地 クリート舗装、アスファルト舗装等の損傷箇所については、現場説明書による。 ・建設発生土を搬出する場合は「残土処理計画書(報告書)」を提出する。同計画書には処理場所の位置図 16 建設発生土の処分 及び経路図、受入承諾書を添付する。同報告書には処分したことが判明する資料(受入証明書)及び写真 等を添付する。 ・その他の建設発生土の取り扱いについては、現場説明書による。 16 解体等工事の事前調査 ・受注者は、改正大気汚染防止法第18条の15第1項・第4項に基づき、改修工事対象となる全ての部材につい て、特定建築材料の使用の有無について調査し、その結果を発注者に説明する。 また、第18条の15第3項・第4項に基づき、事前調査結果の記録を作成し、保存しなければならない。 調査方法は、分析による調査、目視、設計図書等による。 ・受注者は、改正大気汚染防止法第18条の15第5項に基づき、事前調査結果を公衆の見やすい場所に掲示する。 解体撤去工事 1 確 認 解体除去物及び範囲については、事前に監督職員の立会いの上、確認する。 2 解体作業 着工前に建物の構造、規模を十分調査し、危険の無いよう実施する。作業は騒音、振動、防塵等の防止計 画を立て、低振動低騒音工法(油圧によるかみ砕き工法等)とし、作業中は十分散水を行う。 騒音・粉塵等の対策として、防音シートなどにより養生する。なお、シート類は防炎処理されたものとする。 ブレーカー、穿孔機、破砕機、圧砕機等による粉塵発生部に散水を行い、粉塵等の飛散を防止する。 地中埋設物(基礎、杭、土間、捨てコンクリート、砕石、各設備配管)についても全て撤去する。 3 地中埋設物 4 発生材処分 ・ 撤去材・発生材は、場外搬出し関係法令を遵守し処理するものとし、「廃棄物処理計画書(報告書)」 を適時提出する。同計画書には、当該廃棄物の処分業の許可証の写し、受注者と処分業者の契約書の写し 工事に伴う撤去材 に加えて、処分地の位置図及び経路図を添付する。また廃棄物を委託して運搬する場合は、該当する収集 運搬業の許可証(搬出地と搬入地)の写しと受注者と運搬業者との契約書の写しを添付する。同報告書には 処分したことが判明する資料として、運搬管理表(又はマニフェストの写し)及び写真等を添付する。 ・・本工事の施工により発生するアスファルト塊、コンクリート塊及び木材は再資源化施設に搬出する。 ・ その他の建築副産物の取扱いについては、現場説明書による。 ・ 「廃棄物の処理及び清掃に関する法律」による産業廃棄物の収集運搬車に係る表示及び書面添え付けを行う。 ・ 工事完了時に産業廃棄物の収集運搬車両への表示状況が確認できる写真を提出する。 5 産業廃棄物税 「京都府産業廃棄物税条例」に基づき導入される産業廃棄物税(以下「産廃税」という)は京都府内の最終 処分施設に搬入される産業廃棄物について課税されるものである。 また、中間処理施設に搬入される産業廃棄物においても、リサイクル後の処理残滓等が最終処分施設に搬 入される場合は、最終処分場に搬入される量に対して課税される。

仮 設 工 事 1 工事電力・工事用水 2 工事用電力設備の 保安責任者 3 設置・維持管理 4 仮囲い 5 内外足場・養生等 6 墜落制止用器具の使用 について 7 電気・機械設備工事 土工事 外 構 工 事 完成図書 完成図(背張り製本) 諸官庁提出書類 完成図データ

工事用電力設備の保安責任者を定め報告する。 当該施設に電気主任技術者が専任されている場合はその指示を仰ぐ。 持込電動機器は整備された機器以外は持込させてはならない。また、仮設分電盤内に漏電遮断器を取り付け事故の 防止に努める。 現場説明書による。 施工範囲・資材置場等に対しての侵入防止策を講じる。(フェンスバリケード(シート貼り共)等) 詳細については仮設計画図による。 足場等は、労働安全衛生法・建築基準法・建設工事公衆災害防止対策要綱その他関係法令に従い適切な材料および構 造のものとし、適切な保守管理を行う。高所作業車使用時含む。また、仮設計画を作成し監督職員と協議を行う。 近接する他の部材や工作物の部分を損傷しないようにメッシュシート又は工事用シート等で養生を行う。外部足場に ついては、手摺先行型枠組本足場(W=600以上)とする。足場の設置に関しては、「手すり先行工法に関するガイ ドライン(厚生労働省 平成15年4月制定・平成21年6月1日改正)」に基づく働きやすい安心感のある足場と し、二段手すりと幅木の機能を有する部材があらかじめ備えられた手すり先行専用足場型とするか、または改善措置 機材を用いて手すり先行専用足場型と同等の機能を確保する。また、外部足場には昇降足場を設置する。 受注者は、労働安全衛生法施行令、労働安全衛生規則等の改正(平成31年2月)に伴い、高所作業を行う場合には、 「墜落制止用器具の安全な使用に関するガイドライン」に基づき、墜落、転落による労働災害の防止に努める。 工事着工に際し、事前に必要な機器(照明機器・放送設備・空調機器・受信設備等)器具の機能確認を行い、その結 果を書面にて監督職員に報告する。 解体除却後は埋戻しを行う。 図示による。 完成に際しては以下の図書を提出する。 内容 サイズ A 3版 1部 特記仕様書・完成図・施工図 A 4版 2 部 機器完成図・機器保証書・取扱説明書・各種試験成績書・諸官庁提出書類(写) 一式 2 部 CADデータ(ファイル形式は任意とするが、JWW形式で出力したものを添付する)、PDF


現場説明書による。


名称

完成図書


なお、本工事においても、産廃税相当額を見込んでいる。(産廃税も本工事に含む)

項 目	特記	事項	章	項目	特	記事	項	章	項目	特	記	事	項	草項	目 特	記	事	項
(9.1.1)	アスベストを重量で0.1%を超えて含有する適用する。 アスベスト含有吹付け材除去工事(タートリー・・・・・・・・・・・・・・・・・・・・・・・・・・・・・・・・・・・	ト壁仕上げ塗材及び下地調整材) 超高圧水洗工法 付きディスクグラインダークレン工法)))) の の の の の の の の の の の の の の の の	ま」: 鳥受アスベスト対策工事	5 仕上げ工事 (9.1.1) 6 石綿作業主任者 (9.1.2) 7 特別管理産業 廃棄物管理責任者 (9.1.2) 8 アスペスト含有 吹付け材の除去 (9.1.3)	特定化学物質等作業主 して監督職員に提出す 特別管理産業廃棄物管 添付して監督職員に提 除く。 施工業者 工事に相応した打 い吹付アススト ンターの建設技術 の審査証明を取得 除去を行う範囲 図示による(下均	編作業主任者技能講習修了者 提供者の有資格者とし、証明書 る。 理責任者の有資格者とし、証 出する。ただし、アスベスト 支術を有することを証明する ト粉じん飛散防止処理技術」 特審査証明事業による建築物 等した工法の施工業者等。	の写しに工事経歴書を添付 E明書の写しに工事経歴書を 含有成形板等の除去工事を 資料をあらかじめ提出する。 について(一財)日本建築セ	アスペスト対策工事	9 アスベスト含有保温材等の除去(9.1.4)	集じん装置付 除去を行うアスペス 種 石綿保温材 石綿含有けいそ 石綿含有パーラ 石綿含有けい酸 石綿含有水練り 除去物の処理方法 密封処理(ニ	(この場合は改修標き超高圧水洗工法 スト含有保温材等の仕類 つう土保温材イト保温材 カルシウム保温材保温材	種 石綿含有耐火被膜材 石綿含有けい酸カルミ 屋根用折版裏断熱材 煙突用断熱材 塩基性炭酸マグネシワ	類 グロング が が が が が が が が が が が が が が が が が が が	10 アスベスト 成形板等の版 (9.1 アスペスト 対策 上	R: 大	5 (ボード類、下地部 このちに手ばらし D噴霧、散水等により十 .1.3(b)(1)による い装置付きディスクグラインタ ベスト含有成形板の仕 類 (mm)	-分に湿潤化した状態でを -//・/・/・/・/・/・/・/・/・/・/・/・/・/・/・/・/・/・/	類 厚(mn
3 石綿含有 建材の調査 (1.5.1) イアスト 別定 (9.1.1)	事前調査 ・施工計画に先立ち、改正大気汚染防止流に該当するかかの調査を行画を交付し場合をできました。 調査結果につる事項を、公衆には、「特別のでは、「特別	して説明を行い、調査結果その他環境を行い、調査結果その他環境を行い、表の写しを工事の現場を行業実施届出書」ので記念の規定により、アスペスト含有額を修了の表が見やすいように掲示する。機関が行う講習を修了スペストを監督職員のでする。のでは、1000000000000000000000000000000000000			全ての室 除去工改修	②有吹付け材の仕様 類 タクウール る石 -ライト -ライト -ライト -ライト -ライト -ライト - 英梱包) たシート、使用した使い捨てな 学等についても密封処理とする	る。 号)の規定を遵守して行う。 場における埋立処分 設における溶融または環境 無害化処理 環境保全センター 京都府 431)	事		隔離を生に用いて、	いたシート、使用し ルタ等についても密 物等と分別して保管 を講ずる。 の保管場所であるこ での保管場所であるこ で関する法律(昭年 際棄物とし置許の処理 受けた無京都環境保全 (世)京都環境保全	でする。 ことの表示を行う。 15年法律137号)の規定を 1型最終処分場における増 1型でで融施設における搭 1設における無害化処理 1公社 瑞穂環境保全セン	:遵守して行う。 !立処分 !融または環境		石綿含有有指 石綿綿合含有可じ 石綿綿合含有可じ 石綿綿 化	は成形セメント板 記収音天井板 記収音天井板 記収音天井板 記ル床タイル ルックム板 トけい酸 かかり がかり がった板 きょう である これ では できます である これ できます できます できます できます できます できます できます できます	パーライトモルタル 長尺塩ビシート 塩ビ幅木 フレキシブルボード ビニルクロス 木毛セメント板(EPF 床目地材(ゴム)	レ 吹付) を遵守して行う 立処分)を除く 埋立処分 溶融または環境
												l. <i>k</i> /k	· 「去 上 」 設計年.]	事名称		= Ø	図面番号
令和 年 月 日											── since 1955 株∃	式会社 //\	原設計	令和 7年 10月	善法青少年センタ	ー遊戯棟ほか解体工	"	A-002

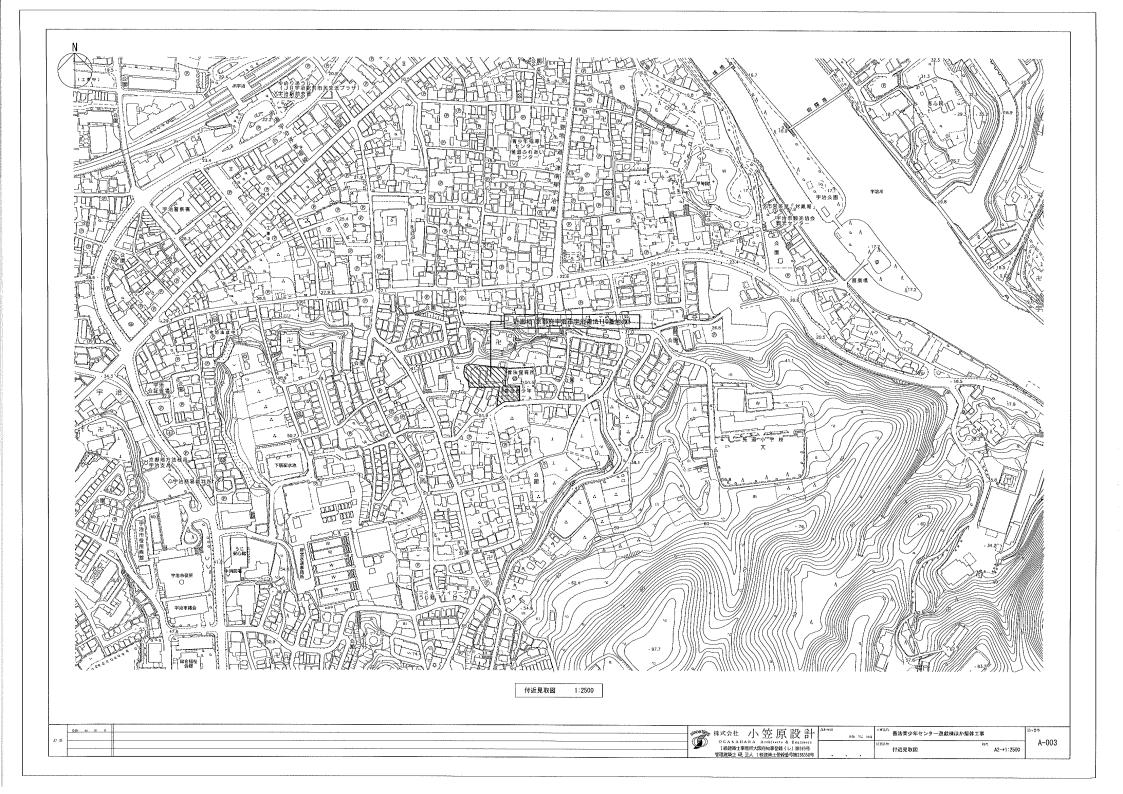

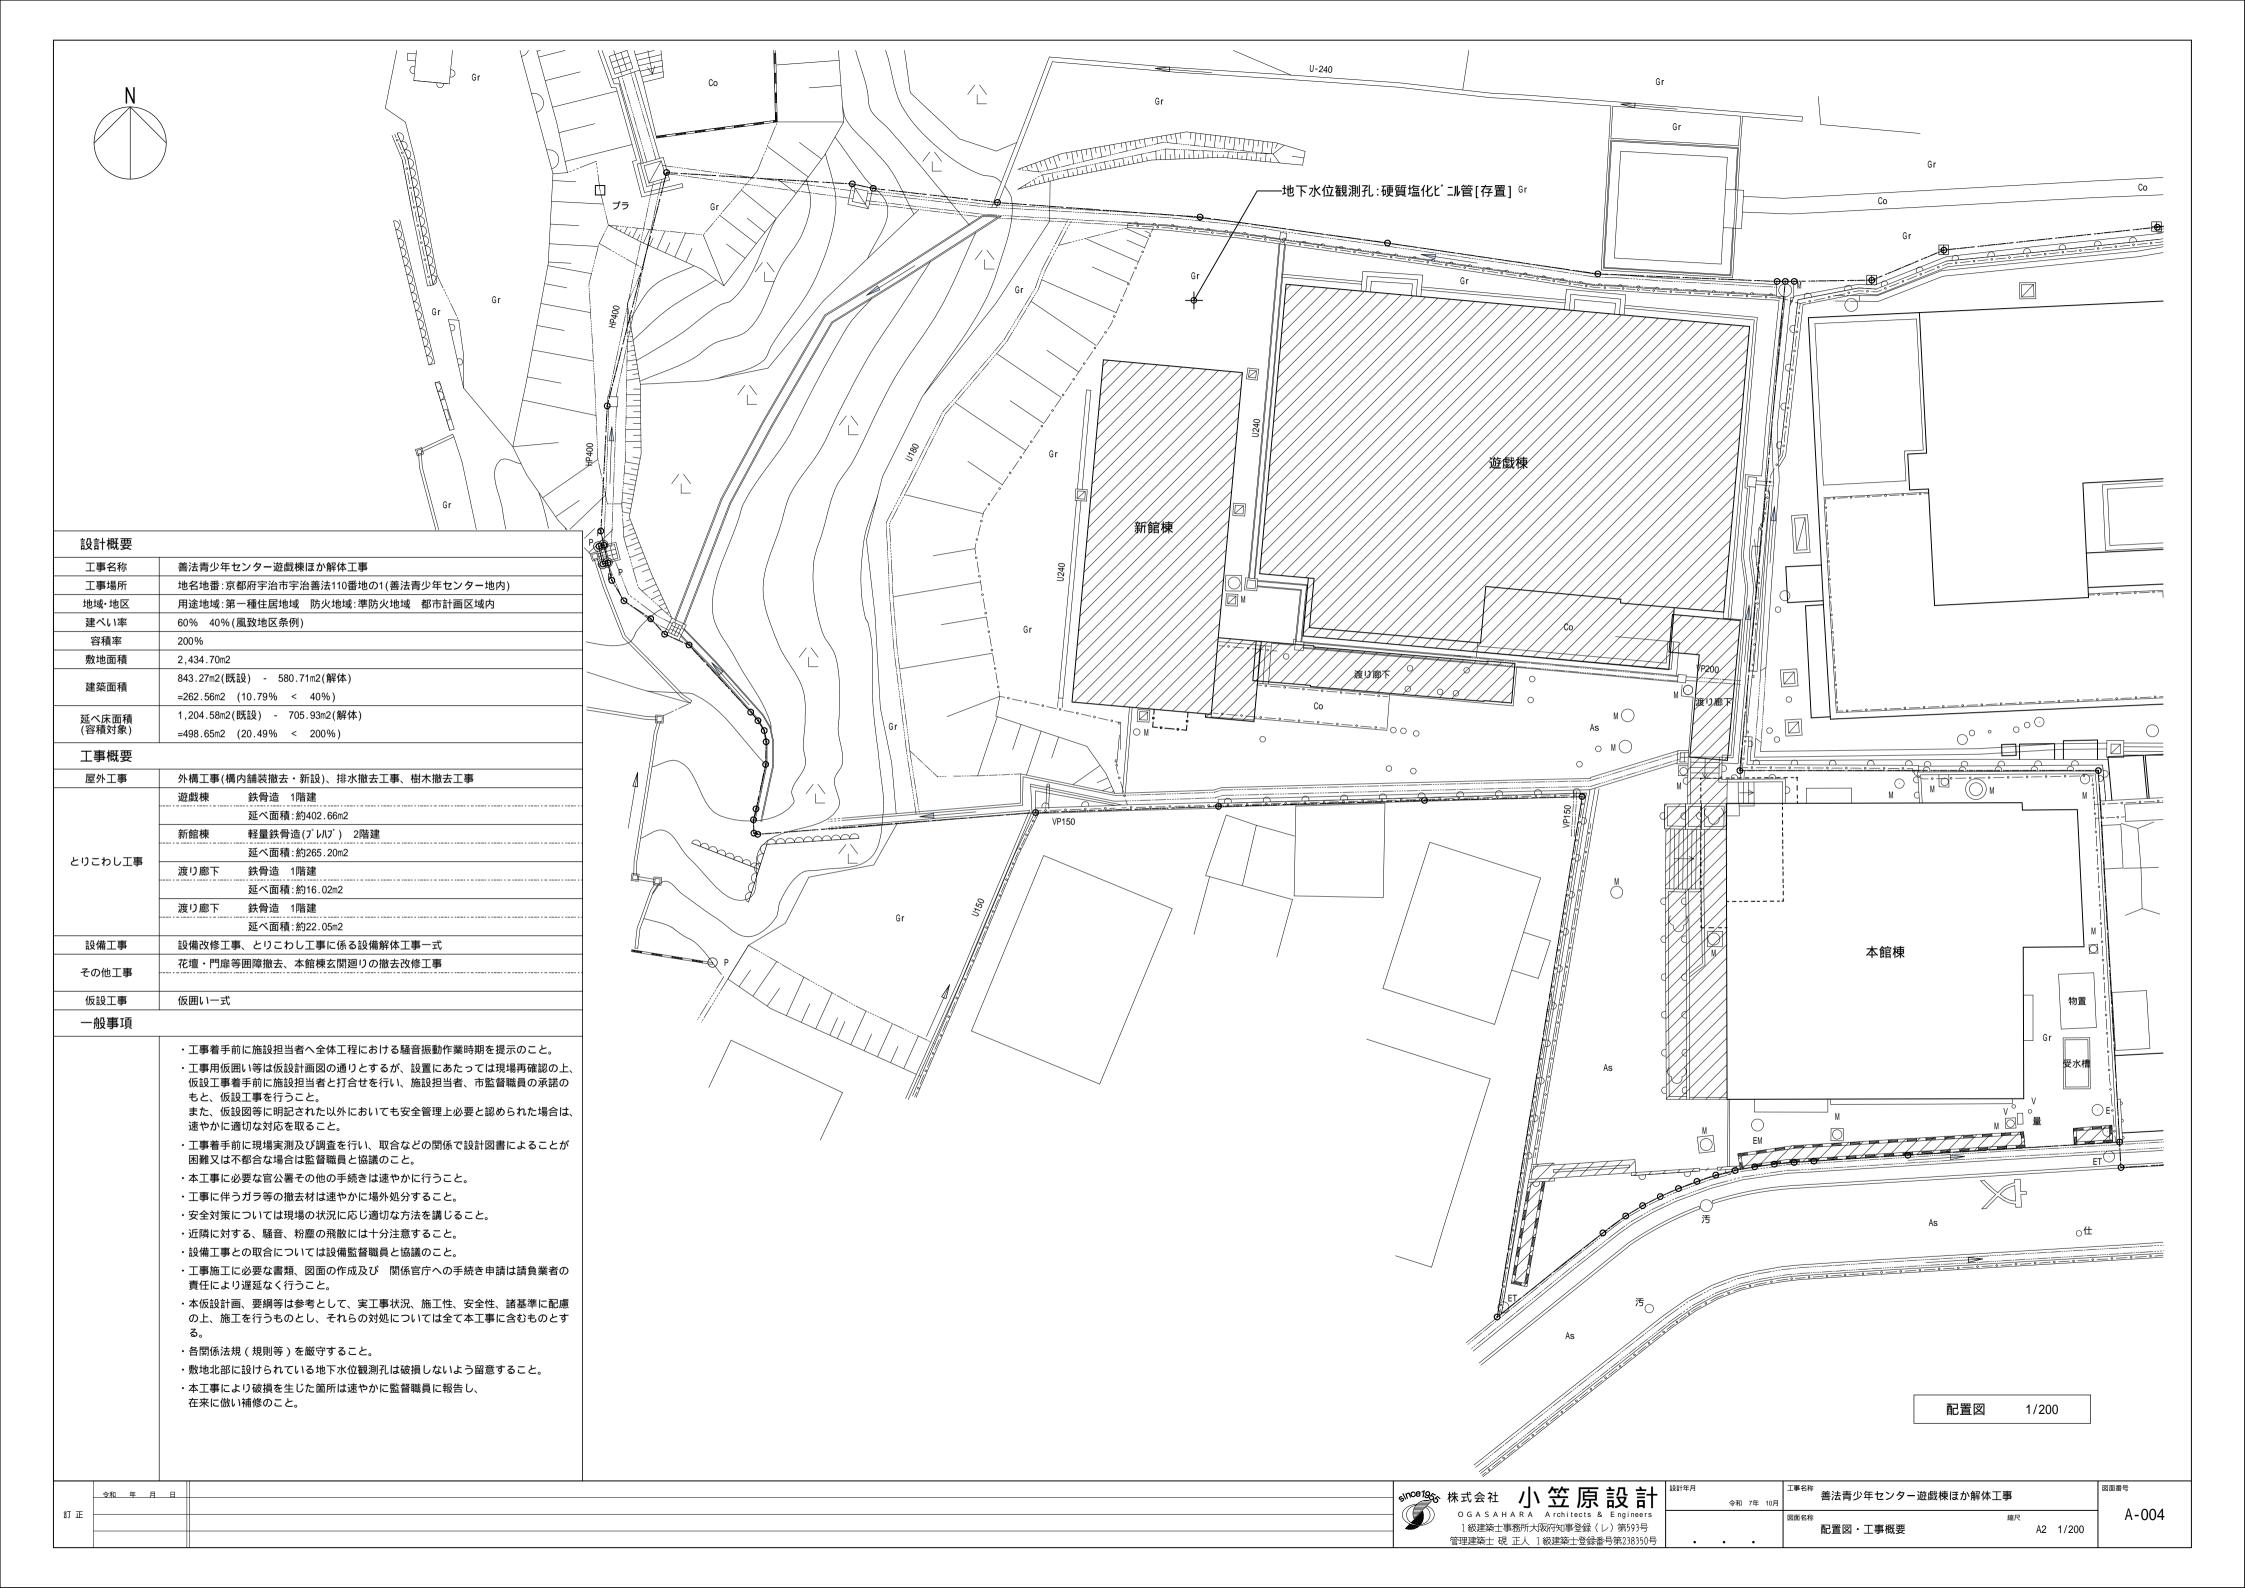


							外部仕上表								凡例
	部位		仕上		部位	<u>जे</u>	仕上		部	B位		仕上	- 1⊢	下地等略表示記 RC	己号 鉄筋コンクリート
屋根	屋根	木毛セメント	板 t20【ア成】+アスファルトフェルト20kg品敷込【ア成】+長尺片面カラー鋼板瓦棒葺 t0.4+塗膜防水	階段	1	床	Mo塗、段鼻:磁器質 <i>91</i> ル							S Co	鉄骨 コンクリート
	軒裏	シルハ゛ーアロイ	鋼板 t1.2	大走	ı)		砂利敷き t60							CB Mo LGS	コンクリートフ [*] ロック モルタル塗 軽量鉄骨
	軒先・ケラバ	カラー鋼板	t0.4		į	軒樋	塩ビ製 角樋W150						11		木 アスファルト
外壁			ルバーアロイ鋼板 t1.6及びt2.0				VU100 +VP塗								スチール ステンレス アルミニウム
71.1														既 ————————————————————————————————————	既設
	上部		-Zトン鋼板 t0.6				鋼管125A+0P塗 H1800							CL	合成樹脂調合ペイント塗 クリヤラッカー塗
	下部	巴パネル シ	ルパ・-アロイ鋼板 t1.2 	建具	j	戸	鋼製							DP	アリル樹脂系非水分散形塗料塗 耐候性塗料塗 つや有合成樹脂エマルションパイント塗
幅木		Mo刷毛引	<u>ੇ</u>		5	窓	別に製							EP EP-T	合成樹脂エマルションパイント塗 合成樹脂エマルション模様塗料塗
ホ [°] ーチ	床	Mo塗 目 [±]	也切仕上	外部:	鉄骨	柱	SOP塗								がかが樹脂ワニス塗 オイルステイン塗 木材保護塗料塗
	スロープ。床	Mo塗 櫛目	14上		1	手摺	OP塗							OSV VE	オルステインワニス塗 塩化ピニル樹脂系塗料塗
	天井	LGS+石綿	ケイ酸加シウム板 t6【ア含】+VP塗											FP PP	フタル酸系エナメルへ。イント ボ・リウレタン系樹脂塗料
							内部仕上表		Ш				- 1⊢	床材略表示記号	 号 ピニル床タイル
階	室名	床高 (FL)	床	幅木		T-11L	壁(柱型)		天井(梁型)	天井高		備考		VS TC	と゛ニル床シート タイルカーへ゜ット
1		(- /	下地 仕上	仕上		下地	仕上 (上部)耐水合板 t4.0+0P塗	下地	仕上						合成樹脂塗床(耐熱水性硬質がタン樹脂系)
36		± 0	Co 鋼製床組+耐水合板 t15		S (1)番 上의	郊のみ ・	(上部妻面)有孔汁合板 t5.5+EP塗		木毛セメント板 t20+EP吹付【ア成】	直天	_				ピニル幅木
	<i>1.™</i> , <u>+-</u>	10	+ナラ合板7ローリング 特殊張 t15+PP塗		断熱材	部のみ: † t40吹付)	(下部)胴縁24×36 ⁸ 450+耐水合板 t5.5 +竪木リプ打15×60(目透し)+CL塗		鉄骨現し+SOP塗				11	WH MoH	木製幅木 モルタル幅木
							(柱型)鉄骨現し+0P塗							天井見切縁 V	塩化ピニル製廻縁
步	京廊	+3,340	木製下地36×45@450 +プナ合板フローリング t15+OS塗	15×45+0S塗	S		難燃合板 t4.0+0P塗	-	(歩廊床裏) シナ合板 t6+0P塗	(歩廊床裏) 3,030	(歩廊床裏) W+OP塗			V透 W	塩化ピニル製(目透し)廻縁 木製廻縁
			(間仕竪木17四)	上切) 18×75+0S塗			(間仕切) 対合板 t6(類)+OP塗	100	//************************************	0.000				AL透	アルミ製廻縁 アルミ製(目透し)廻縁
***	号具庫	± 0	Mo 防塵処理 (八本 N S S S S S S S S S S S S S S S S S S	I/側) 30×60+0S塗	5		(パネル側) 耐水合板 t5.5(類)+0P塗	LGS	化粧石膏ボード t9.0【ア成】	2,300	W	吊下げ金物、器具棚			表示記号 せっこうボード シージングせっこうボード
男	3 子便所	-115	Mo 磁器質モザイクタイル MoH+V	√P塗(H=100)	(腰)CB 		(腰)Mo+VP塗	LGS	石綿ケイ酸加シウム板 t6【ア含】+VP塗	2,400	W	配管バック、補助手摺 和便器、小便器、手洗器		GB-F GB-D	強化せっこうボード 化粧せっこうボード[トラバーチン]
					(腰)CB		け合板(類) t 6+0P塗 (腰)Mo+VP塗							GB-D[W] GB-NC GB-NC[T]	化粧せっこうボード[木調] 不燃積層せっこうボード[模様なし] 不燃積層せっこうボード[トラバーチン]
女	了子便所	+485	Mo 磁器質モザイクタイル MoH+V	VP塗(H=100)	1			LGS	石綿ケイ酸カルシウム板 t6【ア含】+VP塗	2,400	W	配管パック、補助手摺和便器、手洗器		GB-P GB-PS	吸音用あなあきせっこうボード 有孔スラグせっこうボード(裏面ガラス不燃布張)
														F FK 化粧KK	プレキシブ・ルボート・ 無石綿けい酸カルシウム板 化粧ケイ酸カルシウム板
														DR GB-R-H	ロックケール化粧吸音板 普通硬質せっこうボード
															繊維混入せっこうボード GB-F t12.5+GB-R-H t9.5
															[耐火1時間認定番号: FP060NP-0199]
															硬質塩化ピニル管
														GW24	ガス管(網管) グラスウール 24kg グラスウール 10kg
														【7成】 【7含】	アスペスト成形材(みなし)を示す アスペスト含有建材を示す
														[7含]	アスベスト含有建材(みなし)を示す
特記事項		φη/\ L± =	個にの内切に出始を1274といったは						<u> </u>			<u> </u>			
・外壁面] で丝焼のおそれのある	部分は、外壁	鋼板の内部に岩綿系保温材 t25充填											特	記なき限り全て解体処分とする。
	令和 年 月 日									s/nce1965	株式会社	上 小笠原設計 製計	 [*] 善法青少年セン		ほか解体工事
訂正											O G A S A	A H A R A A rchitects & Engineers 士事務所大阪府知事登録(レ)第593号	遊戯棟 仕上	 表	編尺 A2 -
											官埋建築士	現 正人 1級建築士登録番号第238350号 • • • •			

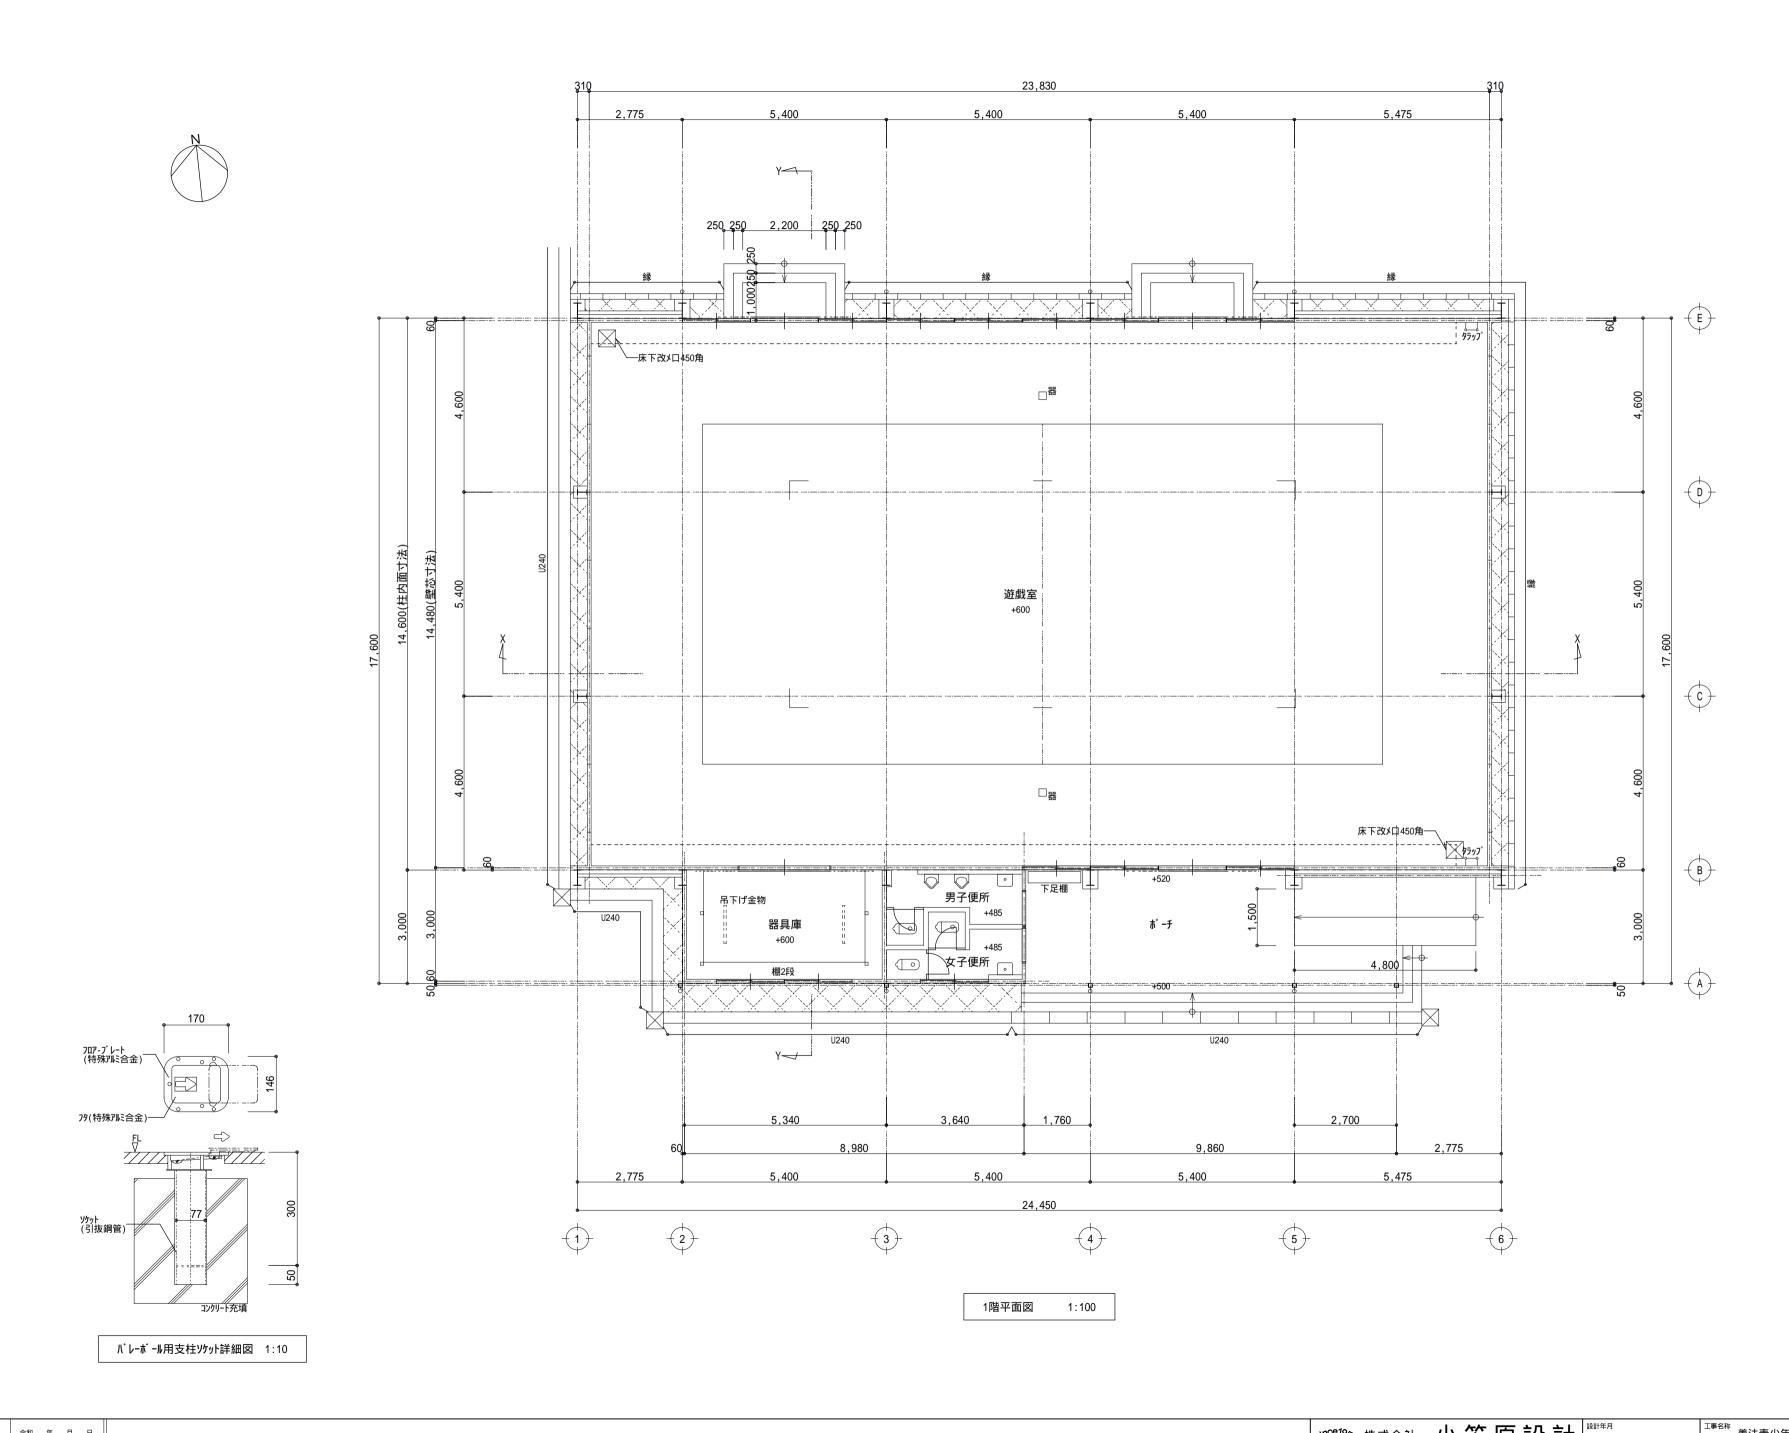

凡例		
縁	縁石を示す(断面詳細図参照)	[撤去]
U***	既製U字側溝を示す ((グ):グレーチング蓋付き)	[存置]
$\langle \times \rangle$	砂利敷き t60範囲を示す	[撤去]
□器	パレーポール用支柱ソケットを示す	
+500	GLからの床レペルを示す	


令和 年 月 日		^{計等月} 善	■ 電工4	図面番号
訂正	OGASAHARA Architects & Engineers	図面名称	縮尺	A-006
	1 級建築士事務所大阪府知事登録(レ)第593号	遊戱棟 1階平面図	A2 図示	
	管理建築士 硯 正人 1級建築士登録番号第238350号	• •		

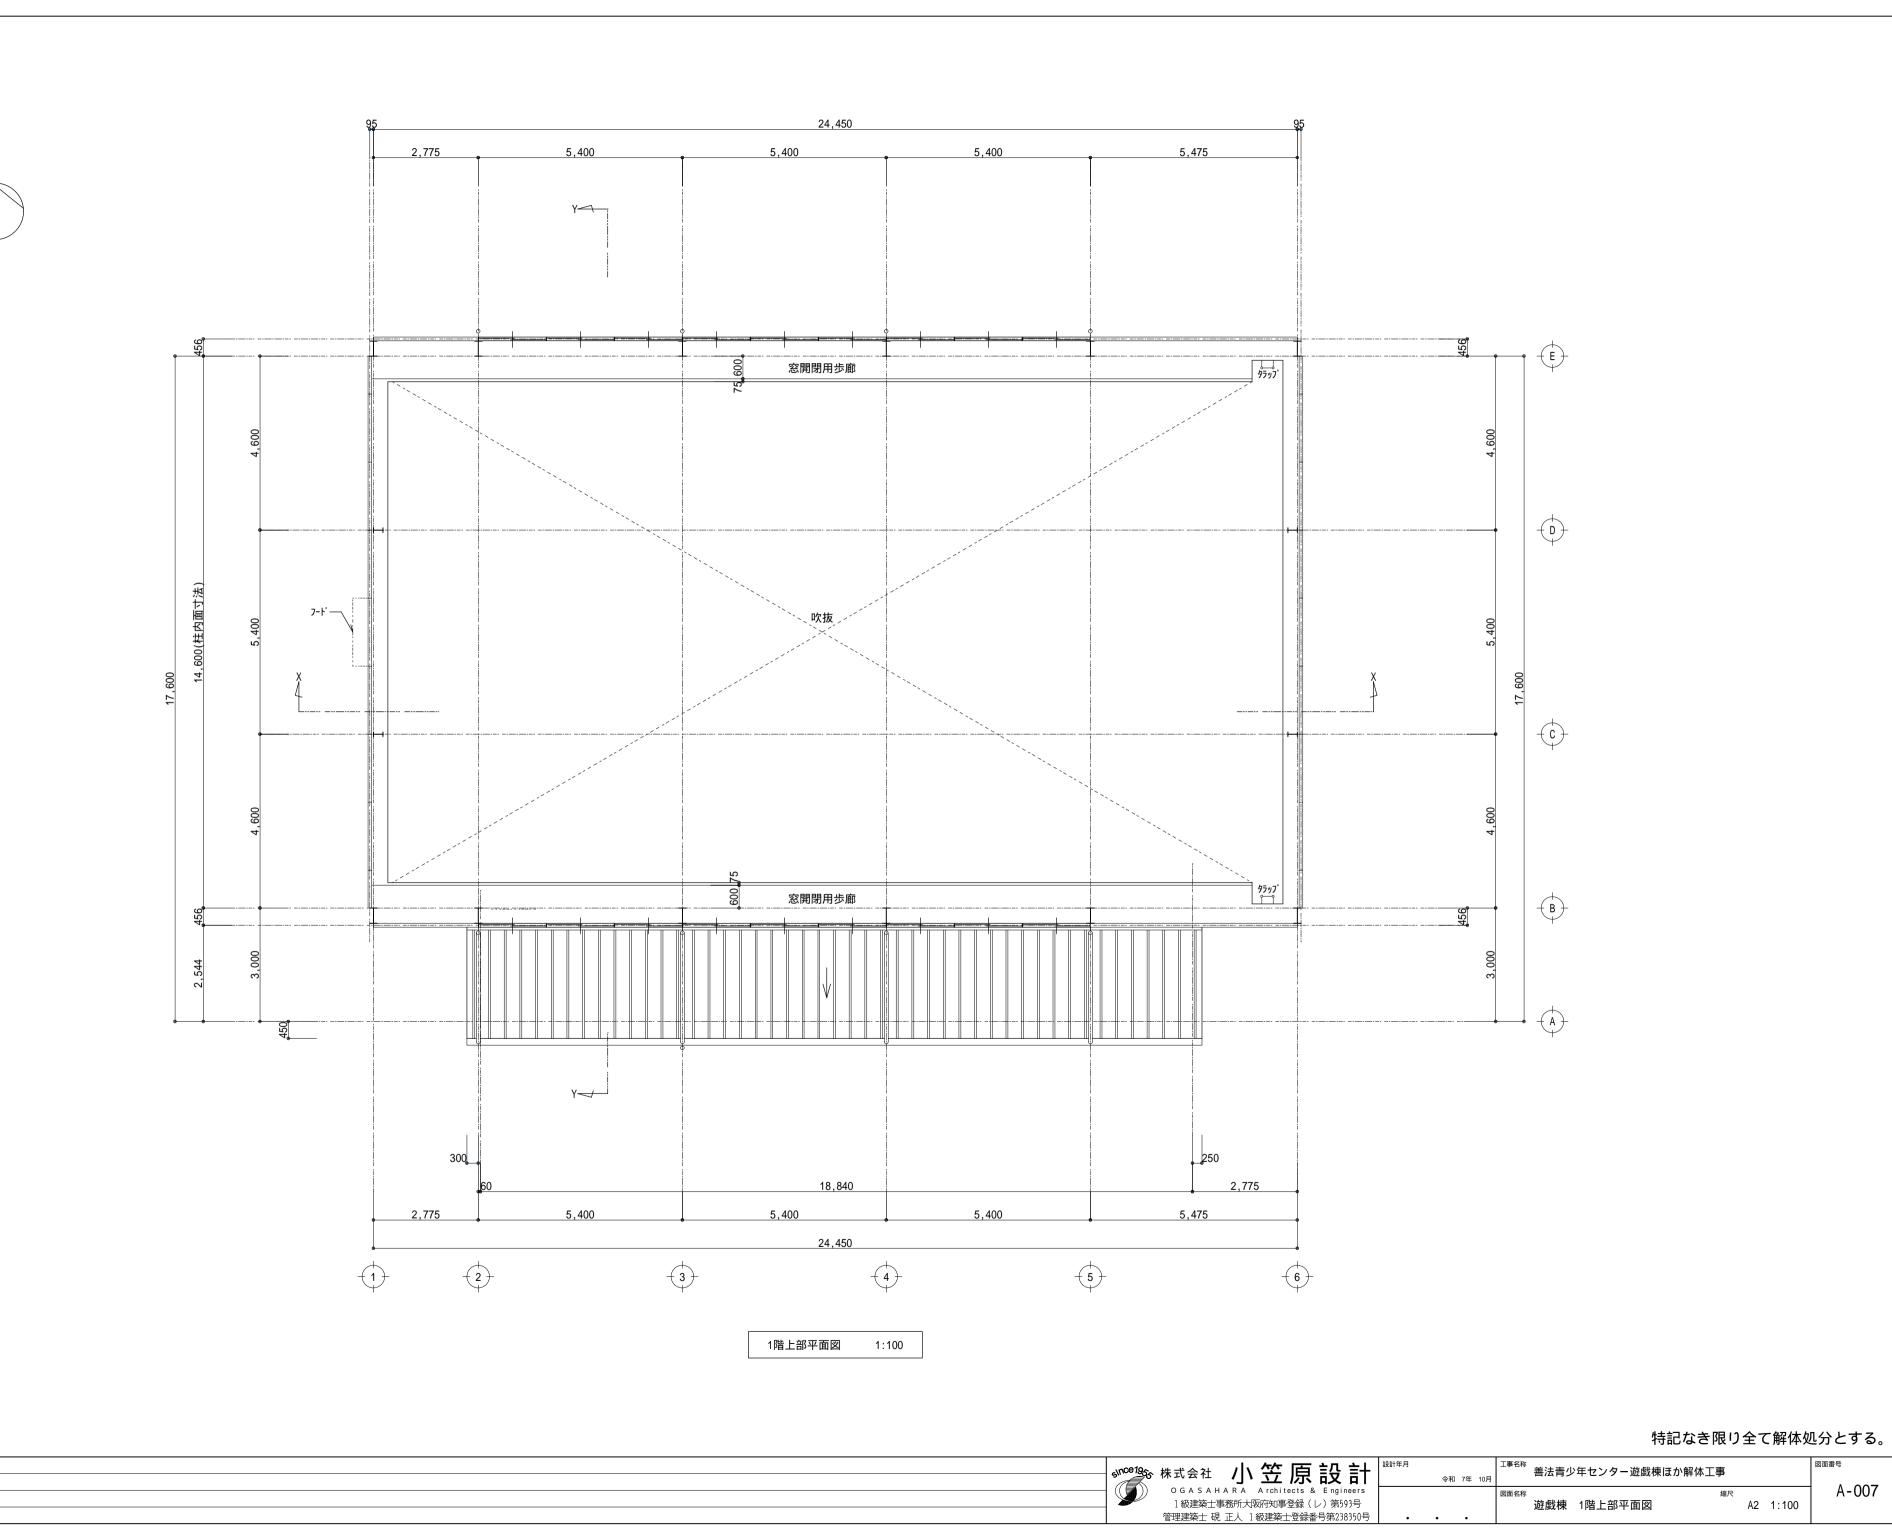

縮尺 A2 1:100

A-007


令和 年 月 日

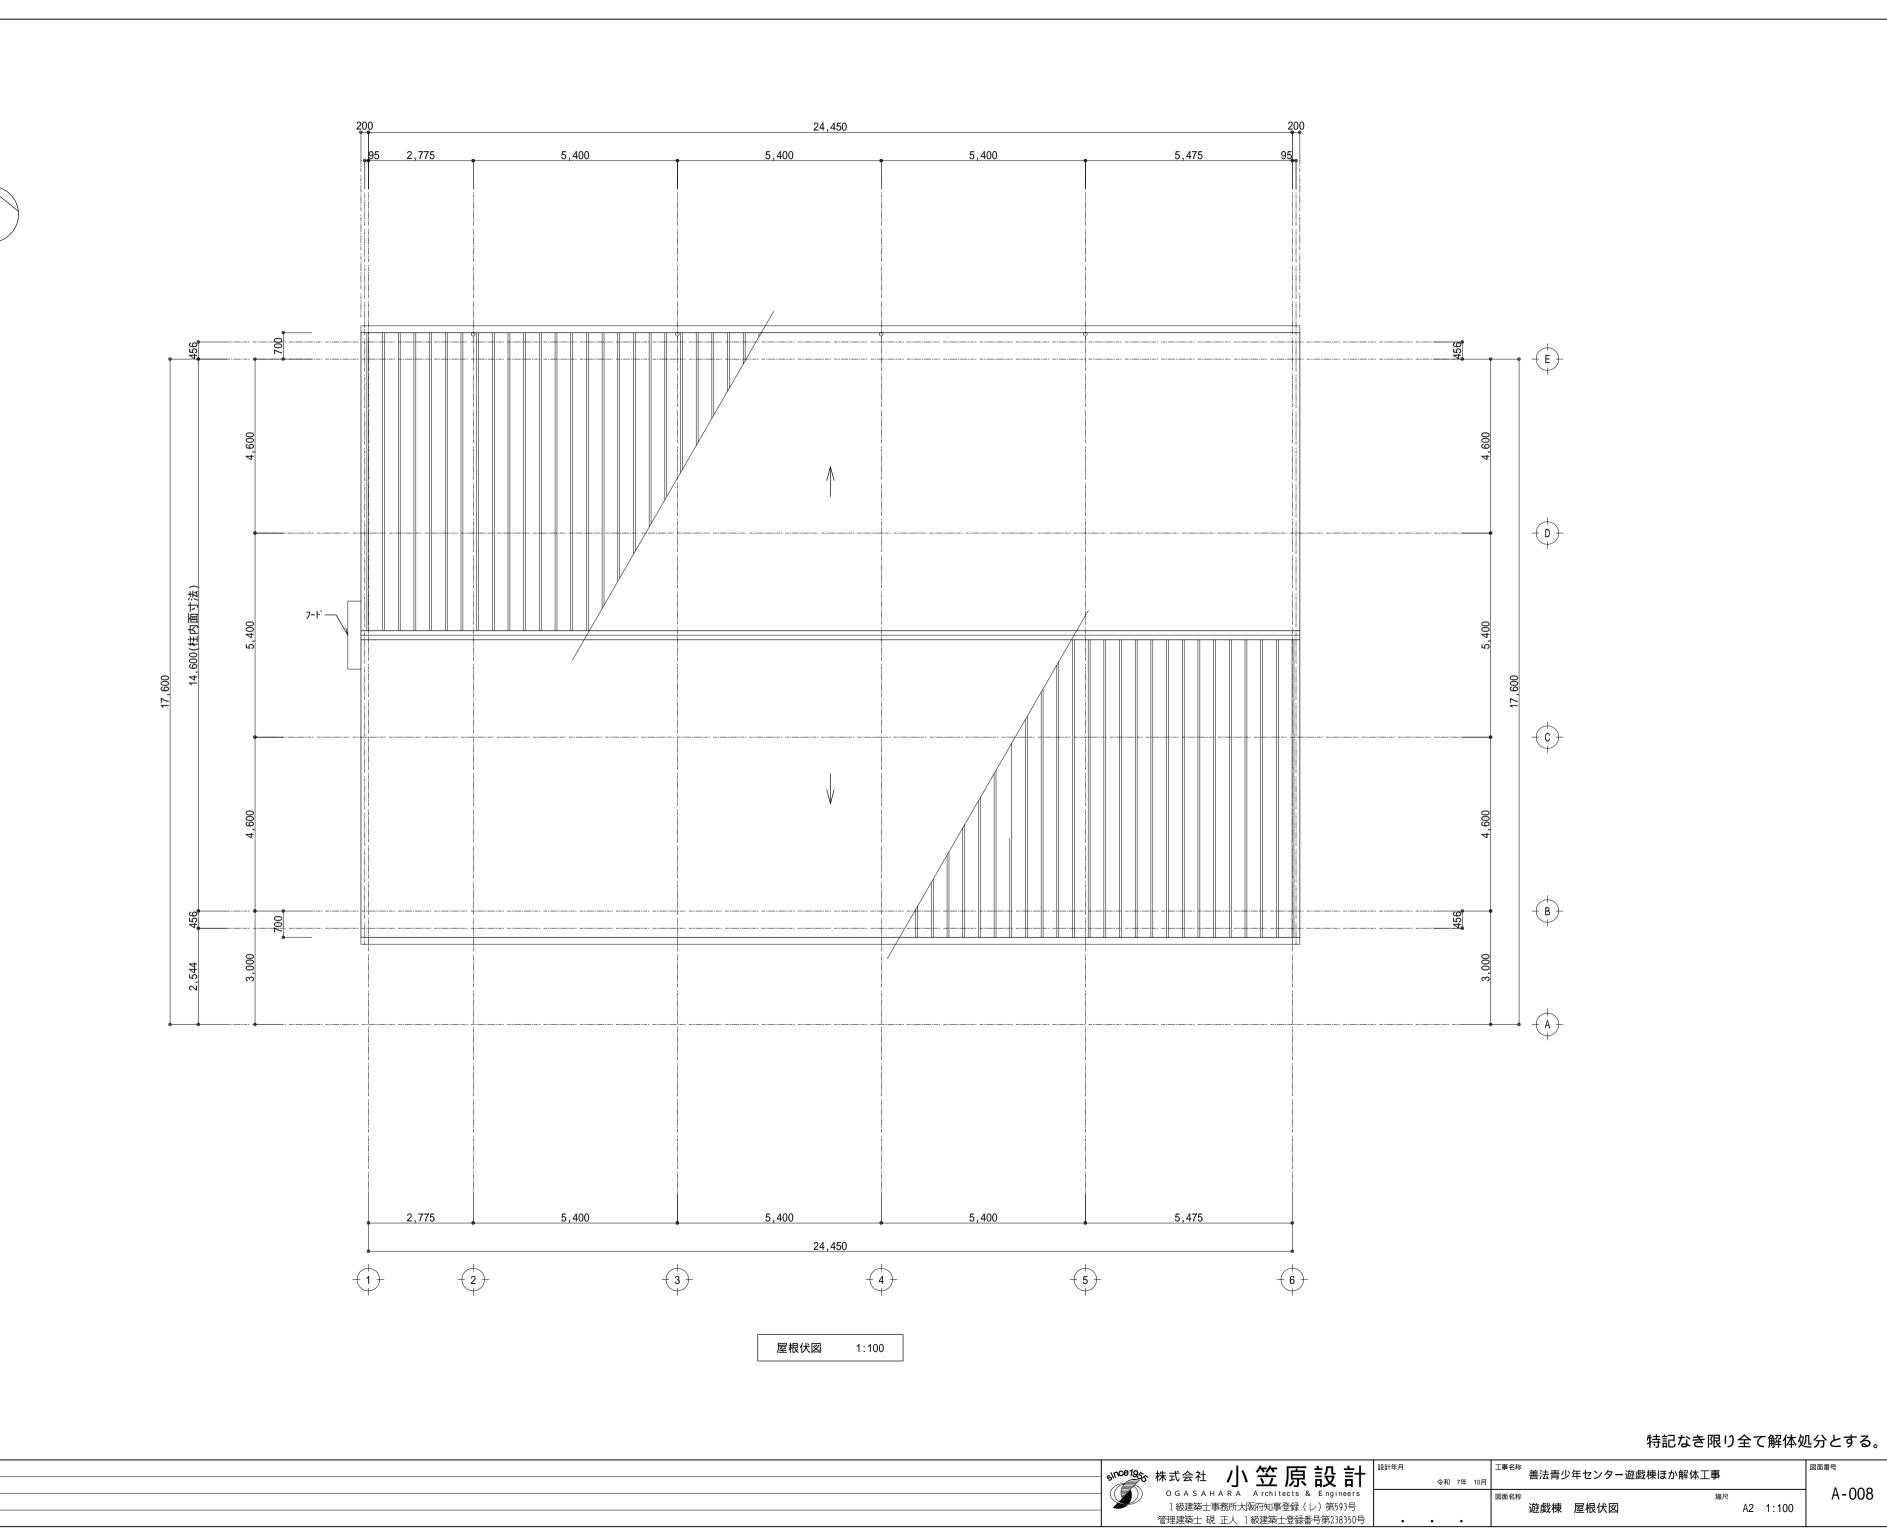

A-008


· 編尺 A2 1:100

令和 年 月 日

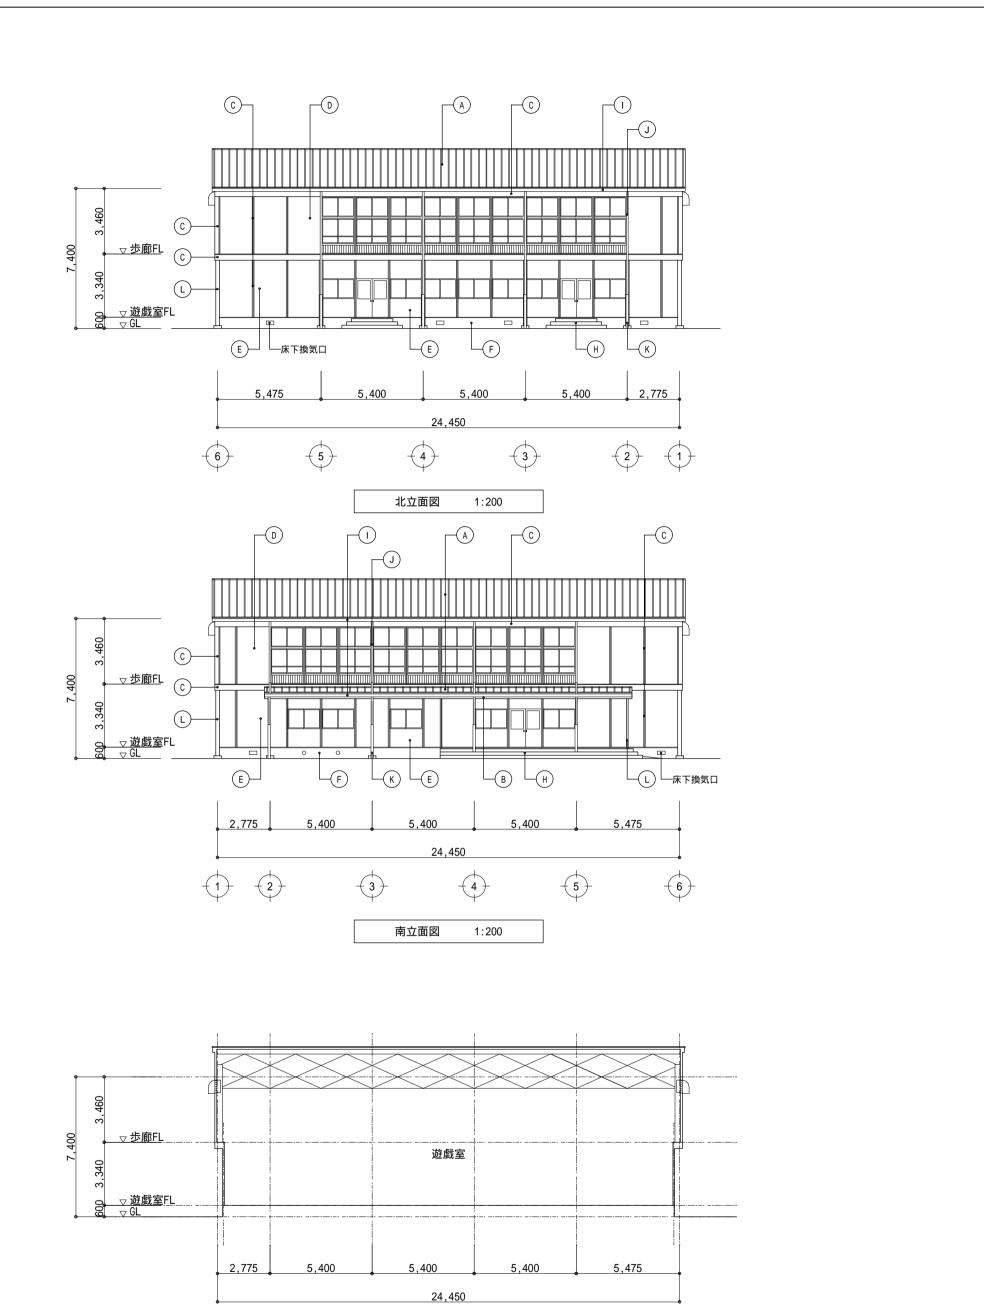

X-X断面図 1:200


1 2

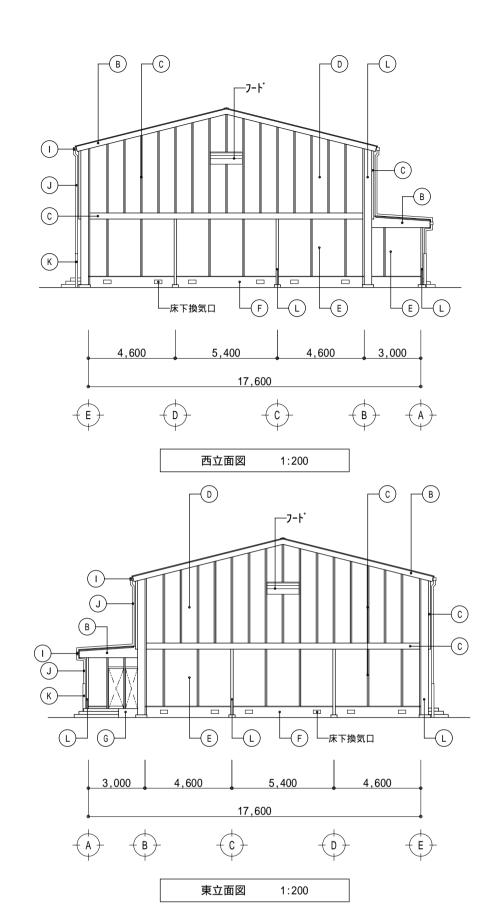



記号	部位	仕上
A	屋根	長尺片面カラー鋼板瓦棒葺 t0.4+塗膜防水
В	軒先・ケラバ	カラー鋼板 t0.4
C	外壁(枠)	巴パネル シルパーアロイ鋼板 t1.6及びt2.0
D	外壁(上部)	巴パネル キーストン鋼板 t0.6
E	外壁(下部)	巴パネル シルパーアロイ鋼板 t1.2
F	幅木	Mo刷毛引き
G	スロ−プ	Mo塗
Н	階段	Mo塗
	軒樋	塩ビ製 角樋W150
J	竪樋	VU100 +VP塗
K	養生管	鋼管125A+0P塗 H1800
L	鉄骨柱型	SOP塗

2,114					2.5				·
7,400	3,460	▽歩廊FL			<u> </u>				
7,	600 3,340	▽ 遊戯室FL ▽ GL		器具庫		遊戲3	E		
				3,000	4,600	5,400	0	4,600	
			-	A E	B) (17,600 C	(D)	E)
					Y-Y断i	面図 1:	200		

	令和 年 月 日	since19	※ 株式会社 小笠原設計	年月 令和 7年 10	^{工事名称} 善法青少年センター遊戯棟ほか解	3体工事	図面番号
訂正			O G A S A H A R A Architects & Engineers 1 級建築士事務所大阪府知事登録(レ)第593号 管理建築士 硯 正人 1 級建築士登録番号第238350号		^{図面名称} 遊戯棟 立面図・断面図	縮尺 A2 1:200	A-009

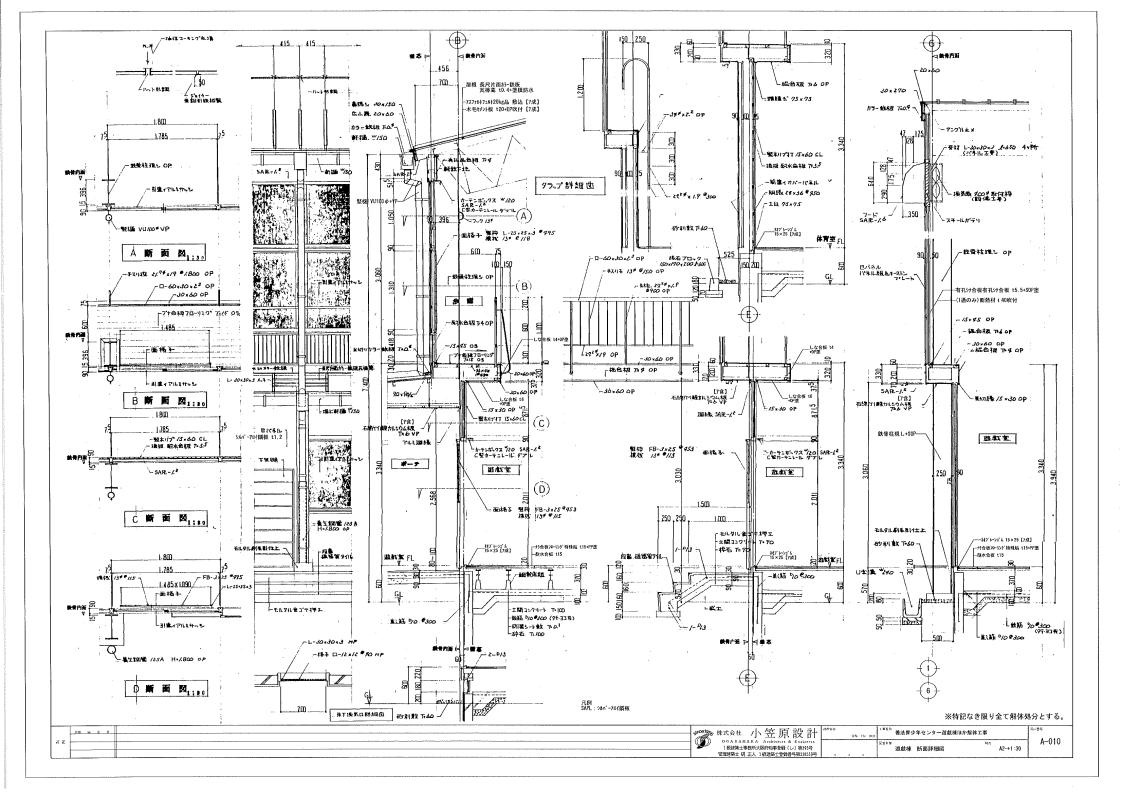


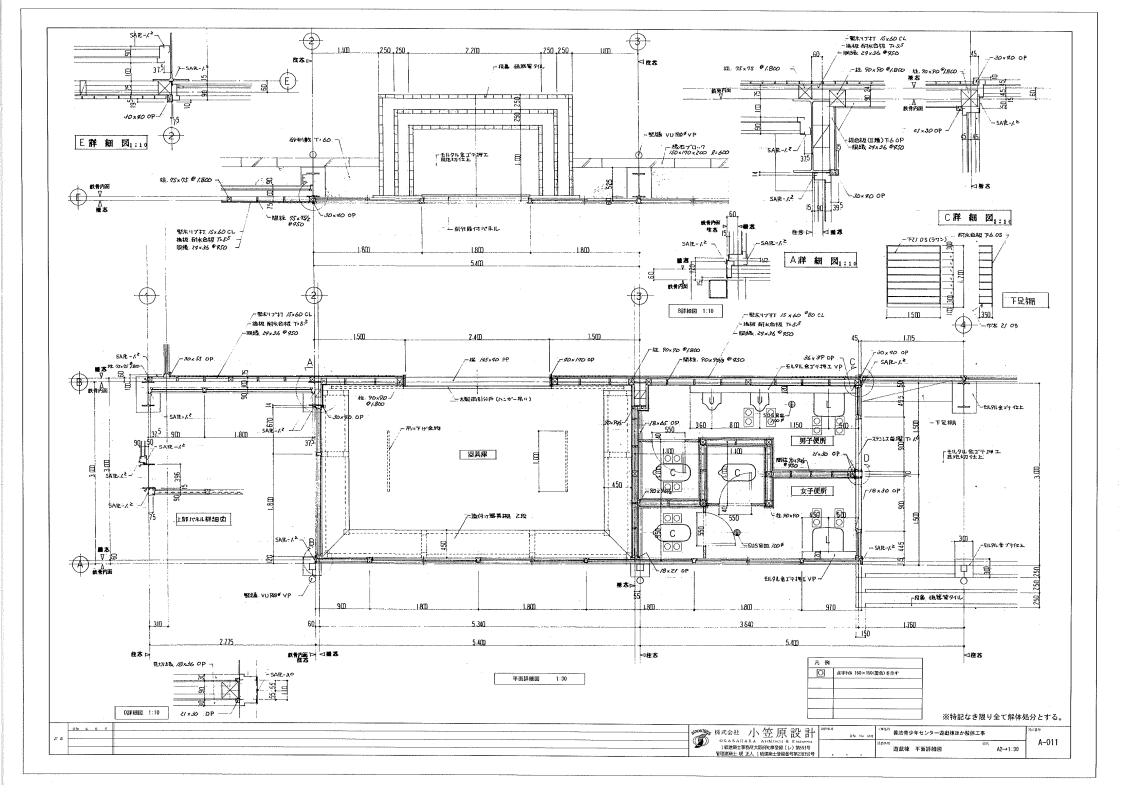


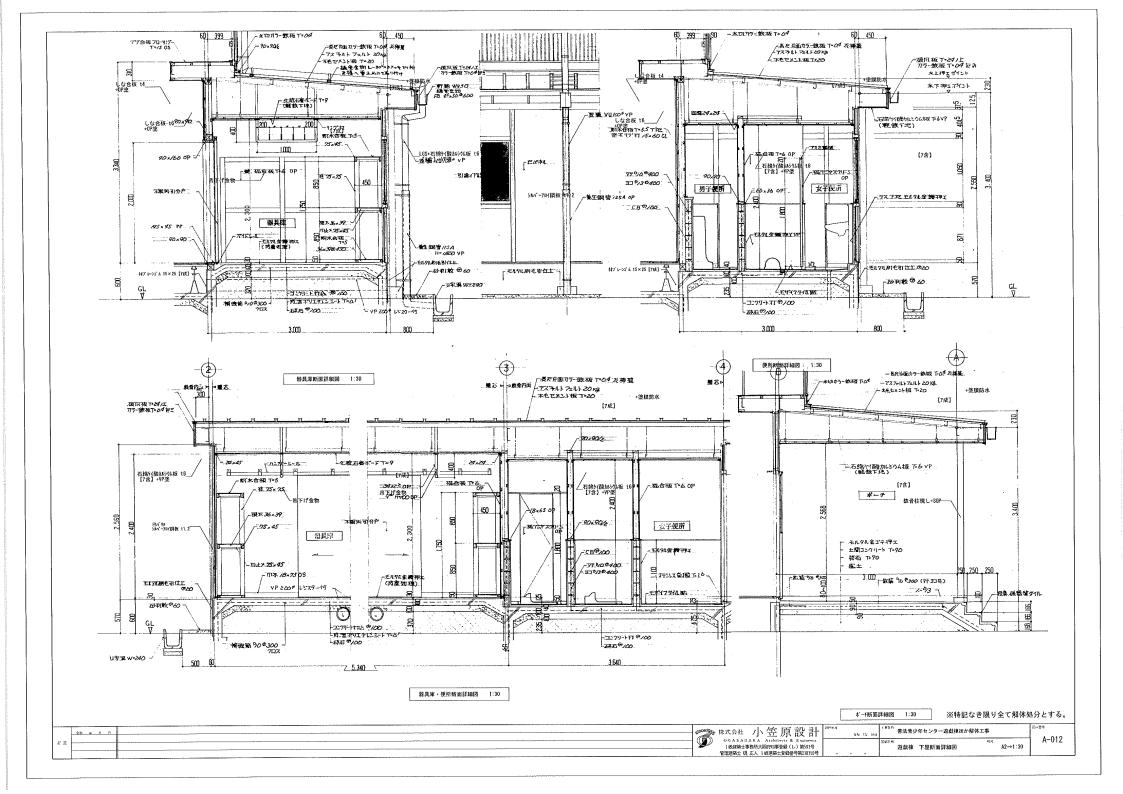


記号	仕上
\bigcirc A	木毛セメント板 t20+EP吹付【ア成】
В	鉄骨現し+SOP塗
C	対合板 t6+0P塗
D	GB-D t9.0【7成】
E	石綿ケイ酸カルシウム板 t6【ア含】+VP塗
F	シルバーアロイ鋼板 t1.2



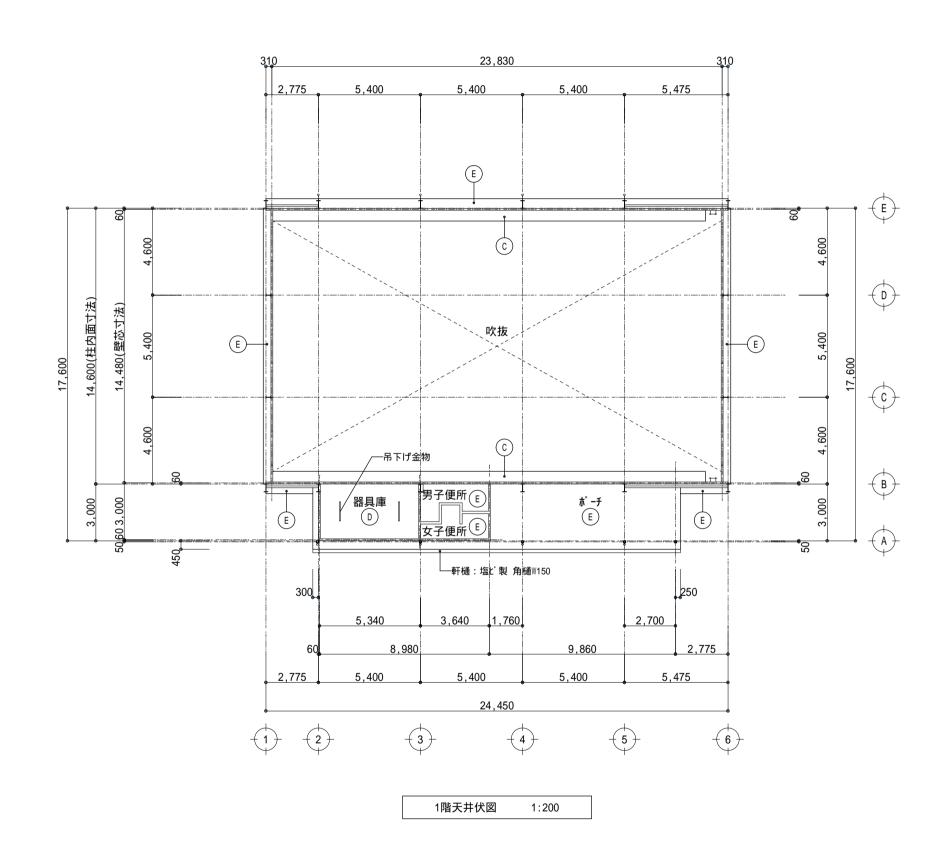


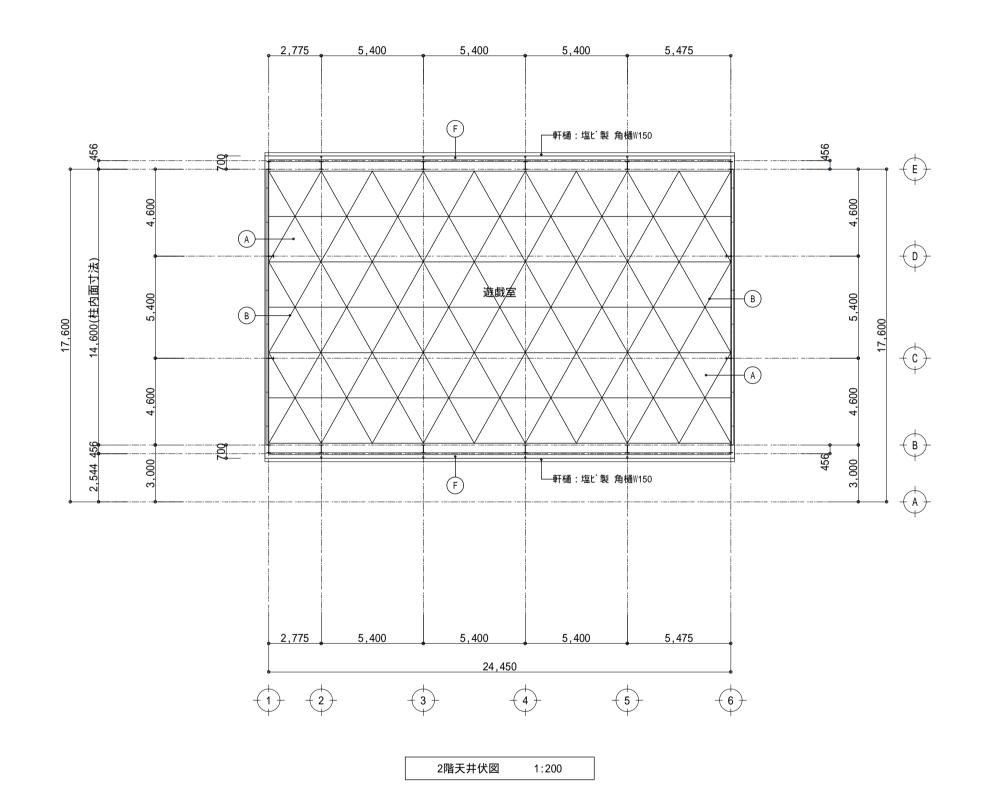

	\$nce1865 株	式会社 小笠原設計	令和 7年 10月	^{工事名称} 善法青少年センター遊戯棟ほか角	解体工事	図面番号
訂正		OGASAHARA Architects & Engineers 1級建築士事務所大阪府知事登録(レ)第593号 西理建築士 硯 正人 1級建築士登録番号第238350号 ・		図面名称 遊戯棟 天井伏図	^{縮尺} A2 1:200	A-013

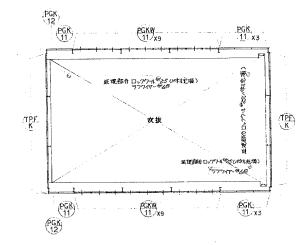

2階建具配置図 1:200

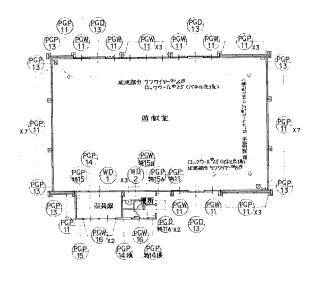


1階建具配置図1:200


記号・名称	PGP 下部壁 1ペネル	PGP 下部壁パネル	PGP 下部壁パネル	(PGP) 下屋壁 NFAIL
場所·数量 見込	リブ付 14 リブナシ 8 90	リング付 リンプラン 90	リブ付 4 リブナシ 2 90	90 90
材 質・塗 装	75-IL、外部,内部,枠共,前137-IL粉体垫料进付	頁 左	周 左	· 周 左
硝 子		A CONTRACTOR OF THE PROPERTY O		
付翼金物	and the second s	e de la companya de l	And the second s	and the second s
形状	090 8	.715	885	0692
記 号•名 称	PGP 下屋用換気扇付壁パネル	(PGP) 大家用換気扇付壁パネル	PGP 15 下家壁パネル	PGP 存15 下家壁パネル
摄 所·数 量	リプペナ リブナシ	リアは「リアナシー	リアイオリアナシ	リデ付
見 込 材 質・途 装	90 スチール、外部、内部特殊、初江X刊期後建構幾何	90 居 左	90 頭 左	90 層 左
前子			The second secon	
付異金物	and the second s	and the second s		and the second s
,形状	機能を開かける。 ・ ・ ・ ・ ・ ・ ・ ・ ・ ・ ・ ・ ・	955	885	655
影 号·名 称	PGP 下家壁パネル	FGP 下家壁19末ル		
場 所・数 量	リプイオ	リア付リファシ・		
材質•塗装	30 スチール、外部内部枠头、初工ステル粉体塗料	90		
育子				
付属金物	The second secon			
形状	2.590	25.50		


 oluce186	株式会社	小 笠 』	見設 計		9:to	T\$ 10.9	善	法青少年も	アンター遊戯様ほか解体工事		4 014	l
(3)	OGASAIIAI 粉建築十高森		は & Entineers ほ(レ)第593号				区面制作 (数	拉拉 建基	以 以表 (1)	A2→1:50	A-014	l
 l	管理建築士 號 正		绿香号第238350号	<u> </u>				180110 122	PESK (17	116 - 1 - 100	L	J

	PGD 1005U	PGD 31-75-15-4-19-11				PGW 下部窓付パネル	PGM 下敷用窓付パネル					
記 号•名 称	FGD 下家壁Nネル (OPEN)	PGD 引き分け扉付パネル				リブ付 9 ロブナシ	リブイオ リブナシ 3					
場 所・数 型 見 込	リプイオ リアナシ 2 90	90 90			,	90	90					
材質•塗装	75-IL. 务部,内部格井 。出江X中儿粉体造科块(寸	同 左				对礼, 外配,内部将共, 初江汗服粉件重料块行	同左					
箱子	and the state of t	近明石削工 のブ				连明确于®3-/枚 ラフワイヤー®68-B枚	型核 ガラス ②4					
付属金物	and the second s	引手、内掛金物、戸車60g、面格子 /トテテデのみらりにダー鉄錠				クレセント・面格子	同 左					
形状	OPEN 23 2 2 2 2 2 2 2 2 2 2 2 2 2 2 2 2 2 2	\$0 2.011 \$\frac{1}{2}\$				3080 99 8715 375 3.080	5. 1.785 1.785 (YD) 面引も分けフラッシュ戸	(WD) 2) 片隔をフラッシュ戸				
紀 号•名 称	PGK 11 上部壁パネル	PGR 上部壁 1°ネル			PGKM 上部引量窓付パネル		1 1111111111111111111111111111111111111	2) HIHIE 77322F				
場 所·数 量	リブ付 リアナシ 8	リブイオ リブナシ 2			リブ付 リブサシ 18		36	40	 			
見込	90	90			30 27-ル、外部、内部、存失、村工ステル份体達料、		0P	同 左				
材 質・途 装 硝 子	ステール 外部内部存在、おけステル粉体塗料機	母			透明稿本 ⁶ 3-8枚,ラフワイヤー ⁸ 68-10枚							
付属金物					7ルセント・面格子		かなドレール、ハンゲーレール、ストッパー 引手	ラバトリーヒンジ、戸当り。 堰玉付表示錠。				
形拟	1.785	3000			1000 000 000 000 000 000 000 000 000 00		2.40	550				
記号·名称	上部妻パネル(-	部からり付う			.e							
場 所·数 量	1)747	リブナシ 2										
見込		90			<u> </u>				 			
材 質・強 装 硝 子	スキール. 外部 内部枠共、ポリエス	于IL和外外企业从积5日										
付異金物	スチールかうり 内部換気感用受材	張り付け、 SAR-パタガラリフードイオ										
	※ 正珠の恐れのおき部分のサンエスで	a#51.										
形状	180	301		901~~~~~~~~~~~~~~900		神材はシルドーアのイ銀板 T-15 及び T-20 を使用し各種場合とする。外接は下部シルドーアのイ銀板 T-12 上部キーストン銀板 T-05 とじ、枠材にお客をとする。 内接は耐水色板 T-4 なび T-55の(II類) なが 有乳色板 T-4の(II類) とじ、枠材に接着材にて圧覆するものとする。 内部 リフェアネル連続は CLとする。 姿貌代様は別紙色パネル連続は様参照。						
				建具シーリンヴ	建具シーリングは全てアスベス含有成形材(みなし)とする。						
L			.1	1								


		株式会社 小笠 百 設 卦	Refriss.		EXST: 英法費少年センター遊戯権ほか解体工事		国信念等
95 4 K F	eluco 18	******** 小笠原設計		GRU 164 BRUY	善法費少年センター遊戯様ほか解体工事		1
	(60)	OGASAHARA Archiverts & Engineers			IVELEX PR		A-015
d &		1 板建築士事務所大阪府知事登録(レ)第593号	}		遊戲棟 建具表(2)	A2→1:30	1
		管理建築士 碳 正人 1級建築士登録告号第238550号			ALLEY TO THE TOTAL TO THE TOTAL TOTA		l

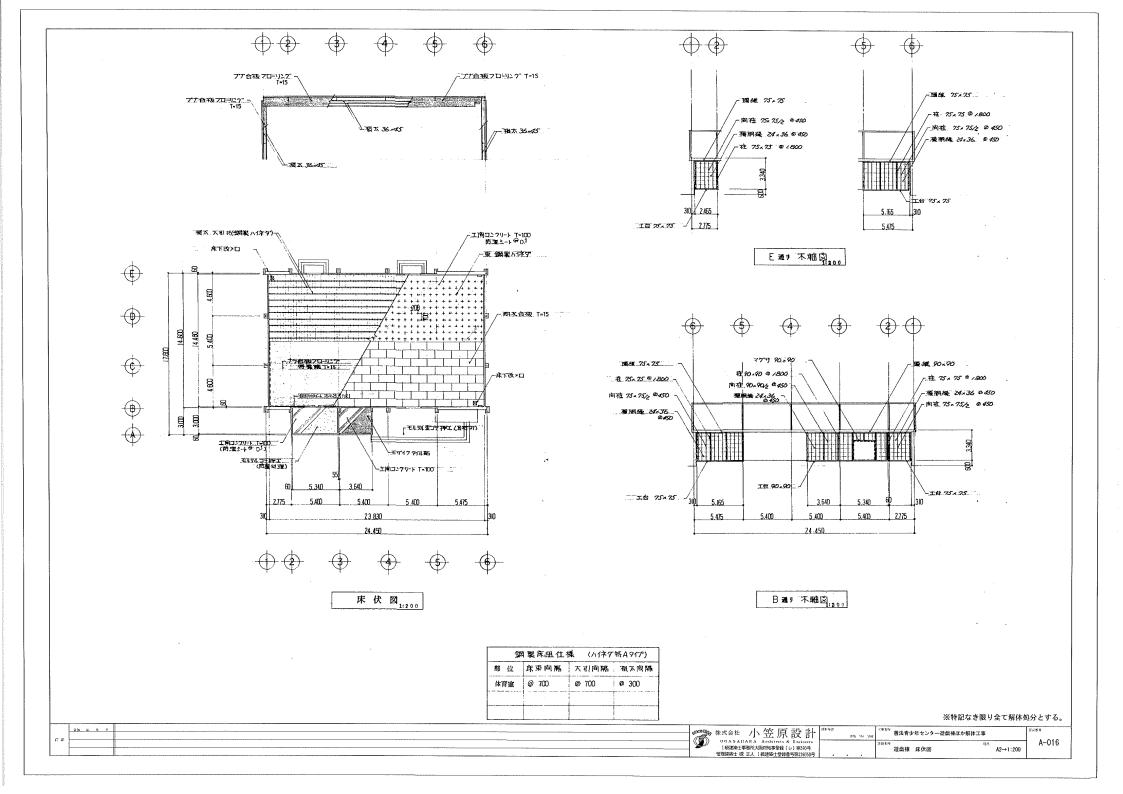


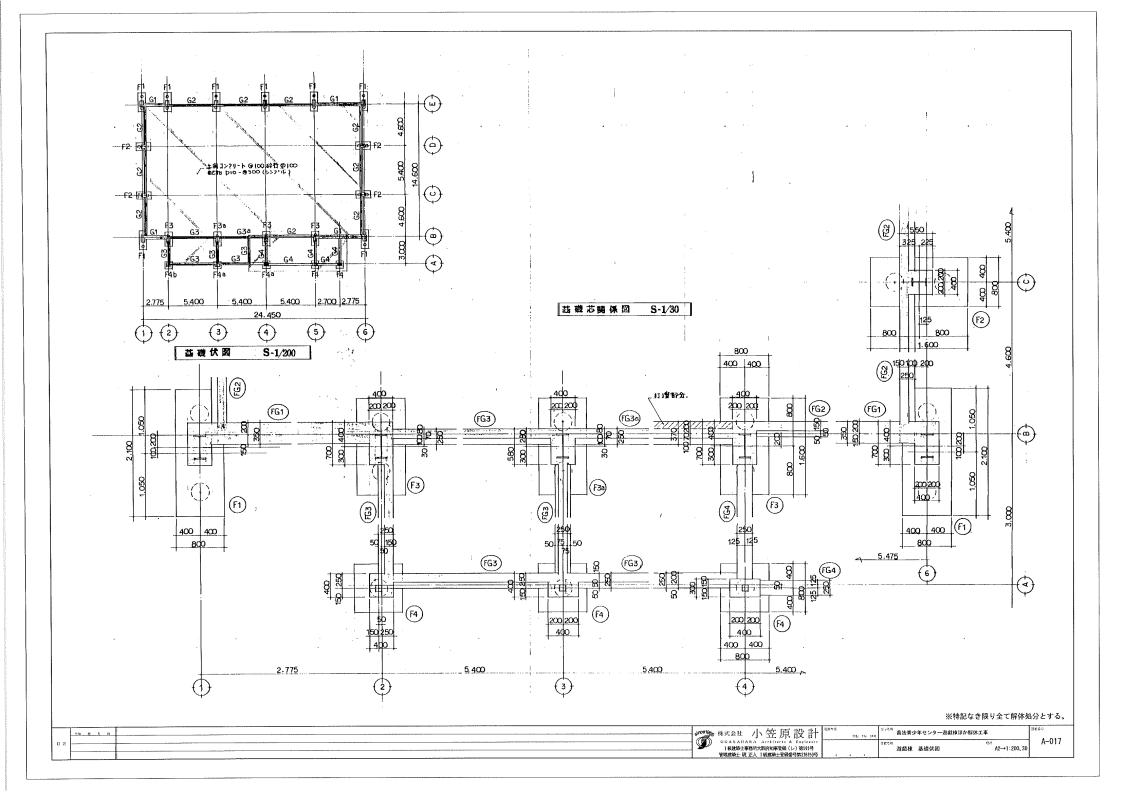

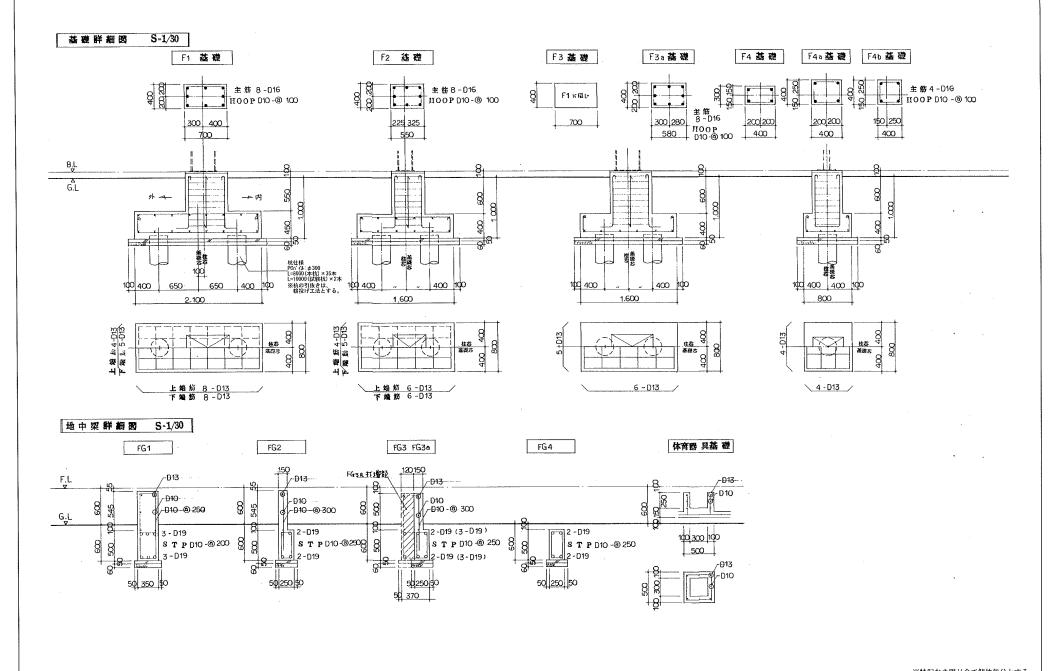

	;a	nce to	****** 小笠原設計	강위투제 숙간 1	まりられ 善法青少年センター遊戯様ほ	か解体工事	3E#:
HE		(رو	OGASARARA Architects & Engineers 1 級建築上等癌所大阪府知事登録(レ)第593号 管理建築士 現 正人 1 級建築土登録番号第238350号		遊戲棟 基礎詳細図	^{HEP.} A2→1:30	A-018

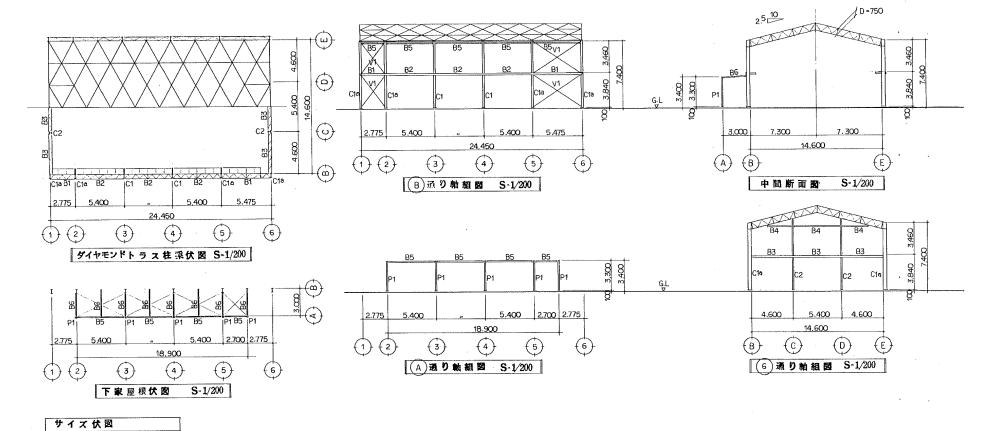

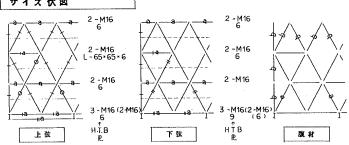



記	号	サイズ	配 号	サイズ	H·T·B	鋼板
		L - 50 * 50 * 4	a	L - 50 * 50 * 4	2-M16	6
		L - 50 × 50 × 6	+4	L- 50 • 50 • 6	2-M16	6
	· · · ·	L - 65 * 65 * 6		L- 65 × 65 × 6	2 ~M16	6
)	L - 75 * 75 * 6		L- 50 ^ 50 ^ 4	1-12 [¢] (≵ B)	
				STKØ -27.2 x 1.9	1-16 ^Ø (≰8)	


腹 材 サイズ凡例											
配 号	サイズ	· 溶接	鋼板								
	L - 50 × 50 · 4	E W									
-a	L - 50 × 50 × 4	S = 3.4 L = 60	6								
b	L - 50 * 50 * 4	S=3.4 L=50	6								
			1								

記 号	位置	サイズ	H.T.B	鋼板	記号	位置	サイズ	H·T·B	鋼板
٠.	主材	H - 396 • 199 • 7 • 11			D.	主材	LGE - 200 × 50 × 4.5	2 - M 16	6
C1	柱即	AB 4 - M2O R - 16	· · · · · · · · · · · · · · · · · · ·		B1	腹村	L - 50 - 50 - 4	EW	
	主材	H - 396 • 199 • 7 • 11			T.,	主材	LGE -200 - 50 × 4.5	2-16 [¢] (£B)	6
C1a	往脚	AB 6 - M2O R 16	T		B2	腹材	L - 50 · 50 · 4	EW	
	主材	H - 250 * 125 * 6 * 9	2-M16	6	1	主材	LGC -200 * 50 * 4.5	2-16®(£B)	6
CS	桂頭	A.B 4 - M16 R-12	1		B3	腹材	L - 50 · 50 · 4	EW	
	主材	[] - 100 × 100 × 3.2			B4		LGE - 200 × 75 × 4.5	2-16 ^d (£8)	6
P1	往脚	AB 2-M16 BR-9	T		B5		C - 150 * 75 * 6.5	2 - M16	6
	1			l	B6	l '	C - 100 · 50 · 5	2 -M16	6
					V1	T	L ~ 65 * 65 * 6	5 -M16	6


08 0 7 1	weight 小笠原設計	2311Y5月 (445 154 105 年) ボジモギ 善法青少年センター遊戯様ほか解体工事	0E60
II E	OGASAHARA Architects & Exchners [級験族士事務所大阪府矢事登録(レ)第593号	でまたが	A-019 A2→1:200
	管理建築士 砚 正人 1 級建築士登録番号第238950号		

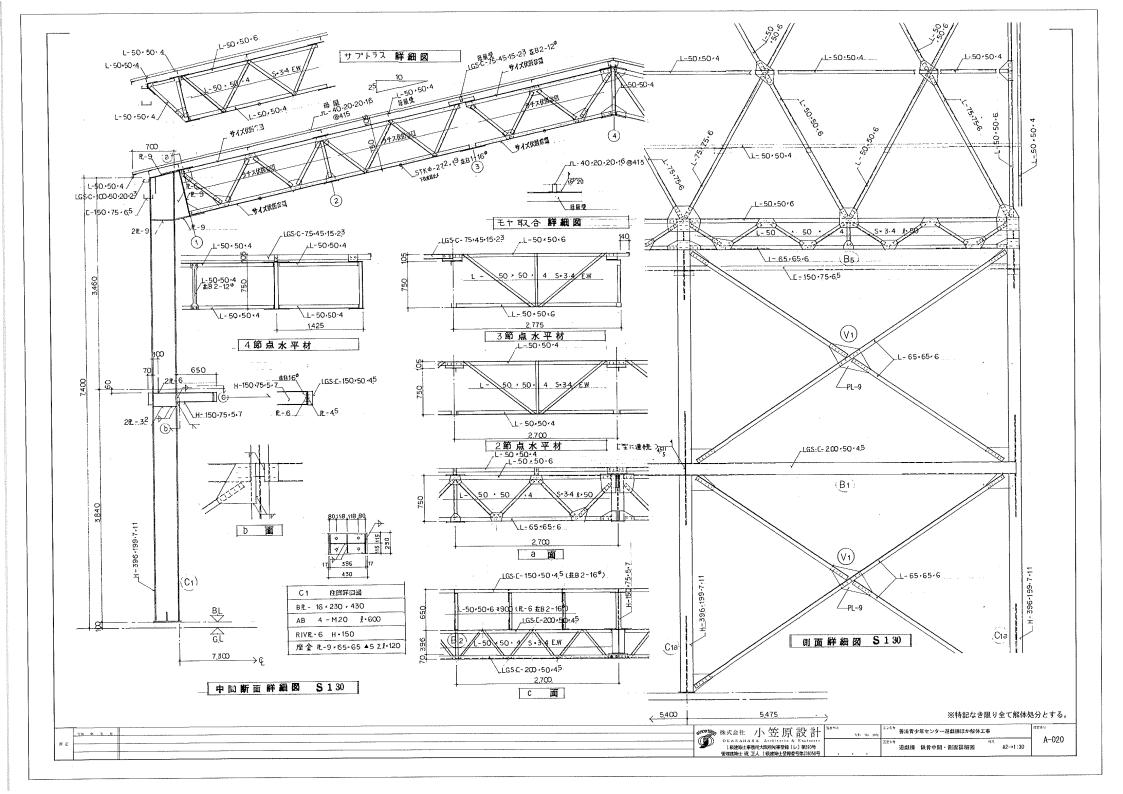

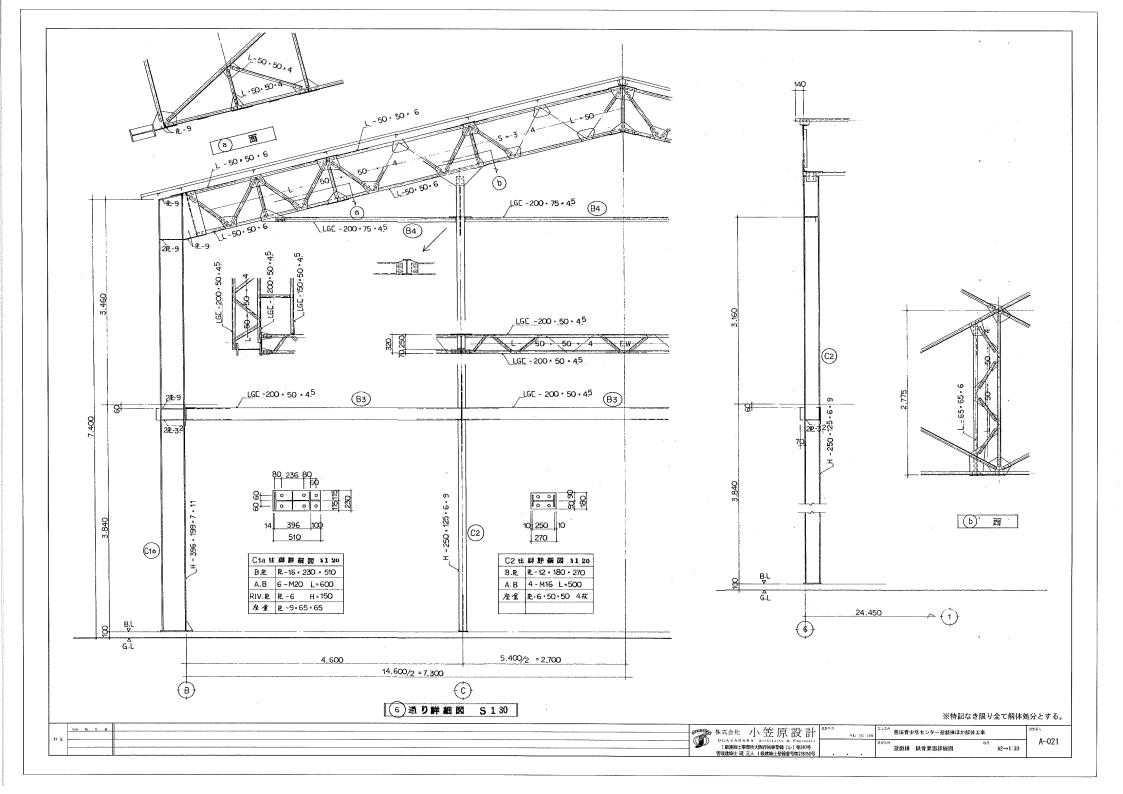


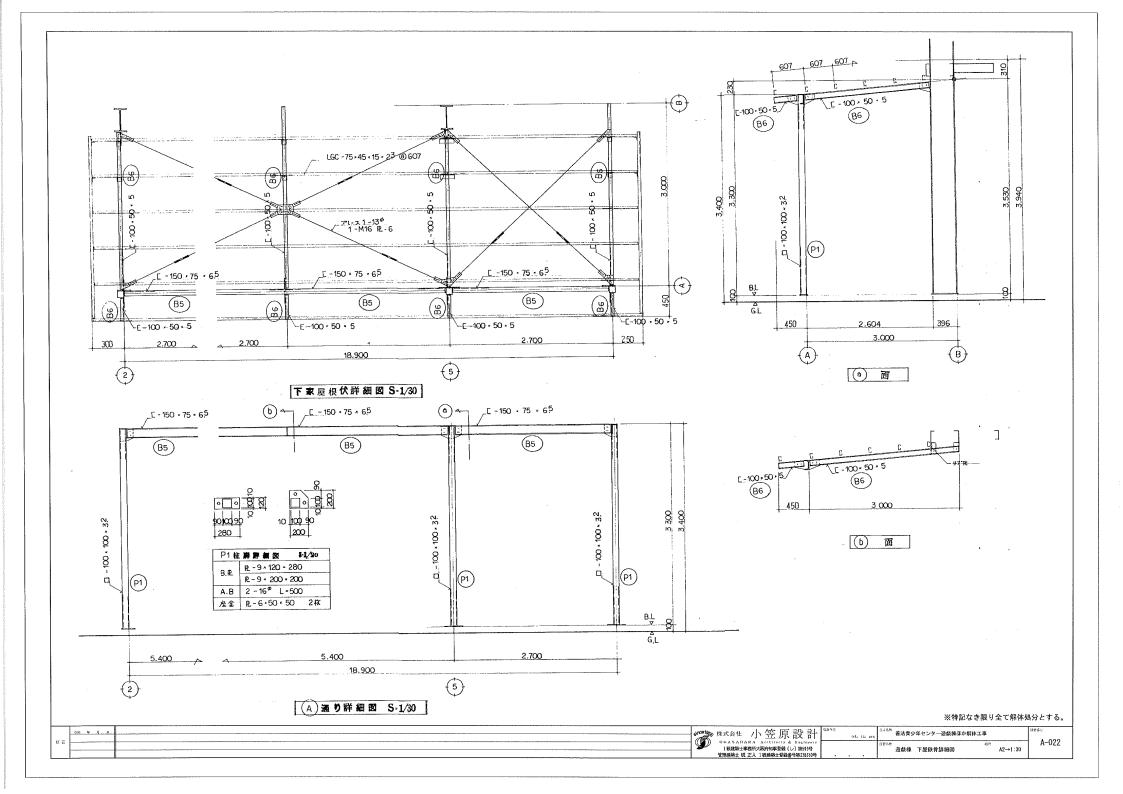



The content of the								外部仕上表									凡例	
# 1								T								下地等略表示記憶		
# 1	屋根		折板:カラー鋼板 t0.5 山高88、裏面			樋					部位			仕上		RC S Co	鉄筋コンクリート 鉄骨 コンクリート	
### 15 Part		軒先	カラー鋼板 t0.8 H=750				竪樋	VP75								LGS	軽量鉄骨	
# The state of th	柱・梁		軽量鉄骨+メーカー標準塗装			建具	戸	アルミ製								As ST	アスファルト スチール	
Note 10 10 10 10 10 10 10 1	外壁		硬質木片セメント板 t12+アクリルリシン系仕」	□材吹付			窓	別に製								AL :	アルミニウム	
# 1	幅木		Co打放し			スロープ・階段	床・側面	MoJテ押え、段鼻タイル								塗装等略表示記:	=======================================	
1	ホ° −チ	屋根	折板: カラー鋼板 t0.5 山高88				手摺	ステンレスパ [*] 17 [*] 38								CL NAD	ウリヤラッカー塗 アクリル樹脂系非水分散形塗料塗	
# 1 1 1 1 1 1 1 1 1 1 1 1 1 1 1 1 1 1 1		軒先	カラー鋼板 t0.5 H=350													EP-G EP	つや有合成樹脂エマルションペイント塗 合成樹脂エマルションペイント塗	
# 1		軒裏	ケイ加板 t6+EP塗													UC	かタン樹脂ワニス塗	
The content of the		床	Moコテ押え、靴拭きマット(ステンレス製)1,7	60×600												WP OSV	木材保護塗料塗 オイルステインワニス塗	
변경 1 1 1 1 1 1 1 1 1 1 1 1 1 1 1 1 1 1 1		手摺	ステンレスパ゜イプ゜38													FP		
1								内部仕上表								VT		
## PROPERTY ALL STORMS AND STORMS	階	京 名	床高	床	幅木 (特記なき限り	H=60)				天井(梁型)		- 天井高	3回绿	借老		TC	タイルカーへ゜ット	樹脂系)
변경 4 2 2 2 2 2 2 2 2 2 2 2 2 2 2 2 2 2 2	1	<u> </u>	(FL) 下地		仕上		下地	仕上	下地	f.	土上	Д/П				幅木略表示記号		
# 1995 # 19 1	料理图	系兼工作室 	±0 S	耐水ペニヤ t12+捨てペニヤ t5.5 +複合フローリング t12	塩ピ幅木【ア成】	l Lo	6S	PB t9.5【7成】+ピニルクロス【7成】	LGS	PB t9.5【ア成】+ロックウールの	及音板 t9【7成】	2,400.5	V	カーテンボ・ックス、カーテンレール、 カーテン ステンレス製流 し台		WH :	木製幅木	
### 1995 ### 1 1 1 1 1 1 1 1 1 1 1 1 1 1 1 1 1	廊下		±0 S	耐水ペニヤ t12+捨てペニヤ t5.5 +長尺塩ピシート t2【7成】	塩ビ幅木【ア成】	l Lo	SS	PB t9.5【ア成】+ピニルクロス【ア成】	LGS	化粧石膏ボード t9.5【アタ	艾】	2,410	V	下足ロッカー			塩化ピニル製廻縁	
10 10 10 10 10 10 10 10	男子们	所	-40 Mo	磁器質モザイクタイル	-	L	es		LGS	ケイかル板 tG+EP塗		2,450	V	配管パック、補助手摺、化粧鏡 和便器、小便器、手洗器		V透 W AL	塩化ビニル製(目透し)廻縁 木製廻縁 アルミ製廻縁	
변경 등	女子们	節	-40 Mo	磁器質モザイクタイル	-	L	SS		LGS	ケイ加板 t6+EP塗		2,450	V	配管パック、補助手摺、化粧鏡 和便器、手洗器、SK		GB-R GB-S	せっこうボード シージングせっこうボード	
Paragraphy	倉庫		±0 S	耐水ペニヤ t12+捨てペニヤ t5.5 +長尺塩ピシート t2【7成】	塩ピ幅木【ア成】	ı Lo	SS	PB t9.5【7成】+EP塗	-	階段鉄骨現し+SOP塗		直天	-			GB-D GB-D[W] GB-NC GB-NC[T]	化粧せっこうボード[トラバーチン] 化粧せっこうボード[木調] 不燃積層せっこうボード[模様なし 不燃積層せっこうボード[トラバーチン]	
日本的 1	学習3	蚤兼視聴覚室	±0 S	耐水ベニヤ t12+フレキシブルボード t8【ア成】 +捨てベニヤ t5.5+複合フローリング t12	塩ピ幅木【ア成】	l Lo	3S		LGS(GW24 t50)	PB t9.5【ア成】+ロックウール	及音板 t9【7成】	2,400	V	カーテンホ・ックス、スクリーンホ・ックス 掲示板、手摺(ステンレスパ・イプ・38)、点検口		GB-PS F FK	有孔スラヴせっこうボード(裏面ガラス フレキシブルボード 無石綿けい酸カルシウム板	ス不燃布張)
Part	学習至	至兼集会室	±0 S	耐水ペニヤ t12+フレキシプルボード t8【ア成】 +捨てペニヤ t5.5+複合フローリング t12	塩ビ幅木【ア成】	l Lo	SS		LGS(GW24 t50)	PB t9.5【7成】+ロックウールの	及音板 t9【7成】	2,400.5	V	カーテンボ・ックス、 ブ・ライント・ 掲示板、手摺(ステンレススパイプ38)、点検ロ		DR GB-R-H	コックウール化粧吸音板 普通硬質せっこうボード	
MR 40 10 MR MR MR MR MR MR MR M	廊下		±0 S	耐水ペニヤ t12+フレキシプルポード t8【ア成】 +捨てペニヤ t5.5+長尺塩ピシート t2【ア成】	塩ピ幅木【ア成】	l Lo	SS	PB t9.5【ア成】 +ピニルクロス【ア成】	LGS(GW24 t50)	化粧石膏ボード t9.5【アタ	或】	2,410	V	手摺(ステンレスパイプ38)			[耐火1時間認定番号:FP060NP-019	99]
行送店 ・ シェロスを与ないこのようには、から 155万名	階段		±0 S	耐水ペニヤ t15 +長尺塩ピシート t2【7成】	塩ピ幅木【ア成】	l Lo	es .	PB t9.5【ア成】+ピニルクロス【ア成】	LGS(GW24 t50)	化粧石膏ボード t9.5【アテ	或】	2,410	V	手摺(木製38)、アルミノンスリップ		VP GP GW24	硬質塩化ピニル管 ガス管(鋼管) ガラスウール 24kg	
特記事項 ・学習室兼視聴覚室の正面及び背面壁内には、GW24 t50充填																GWTO	, , , , , , , , , , , , , , , , , , ,	
特記事項 ・学習室兼視聴覚室の正面及び背面壁内には、GW24 t50充填																		
特記事項 ・学習室兼視聴覚室の正面及び背面壁内には、GW24 t50充填																		
特記事項																		
・学習室兼視聴覚室の正面及び背面壁内には、GW24 t50充填	件包車項																	
行記なられていました。	・学習室兼社		背面壁内には、GW24 t50充填													 大去き	記かき限り全て解体が	几分とする
	\$	1 年月日										_Ince19&_	株式会グ	+ 小笠盾≒□計□ □□□□□□□□□□□□□□□□□□□□□□□□□□□□□□□□□□	^{工事名称}			
													1 ハ ハ 云 ↑ O G A S 1 級建築 管理建築士	・ ・・・ ・・・・ A H A R A A rchitects & Engineers 計事務所大阪府知事登録(レ)第593号 ・ ・・・・	図面名称		縮尺	A-023

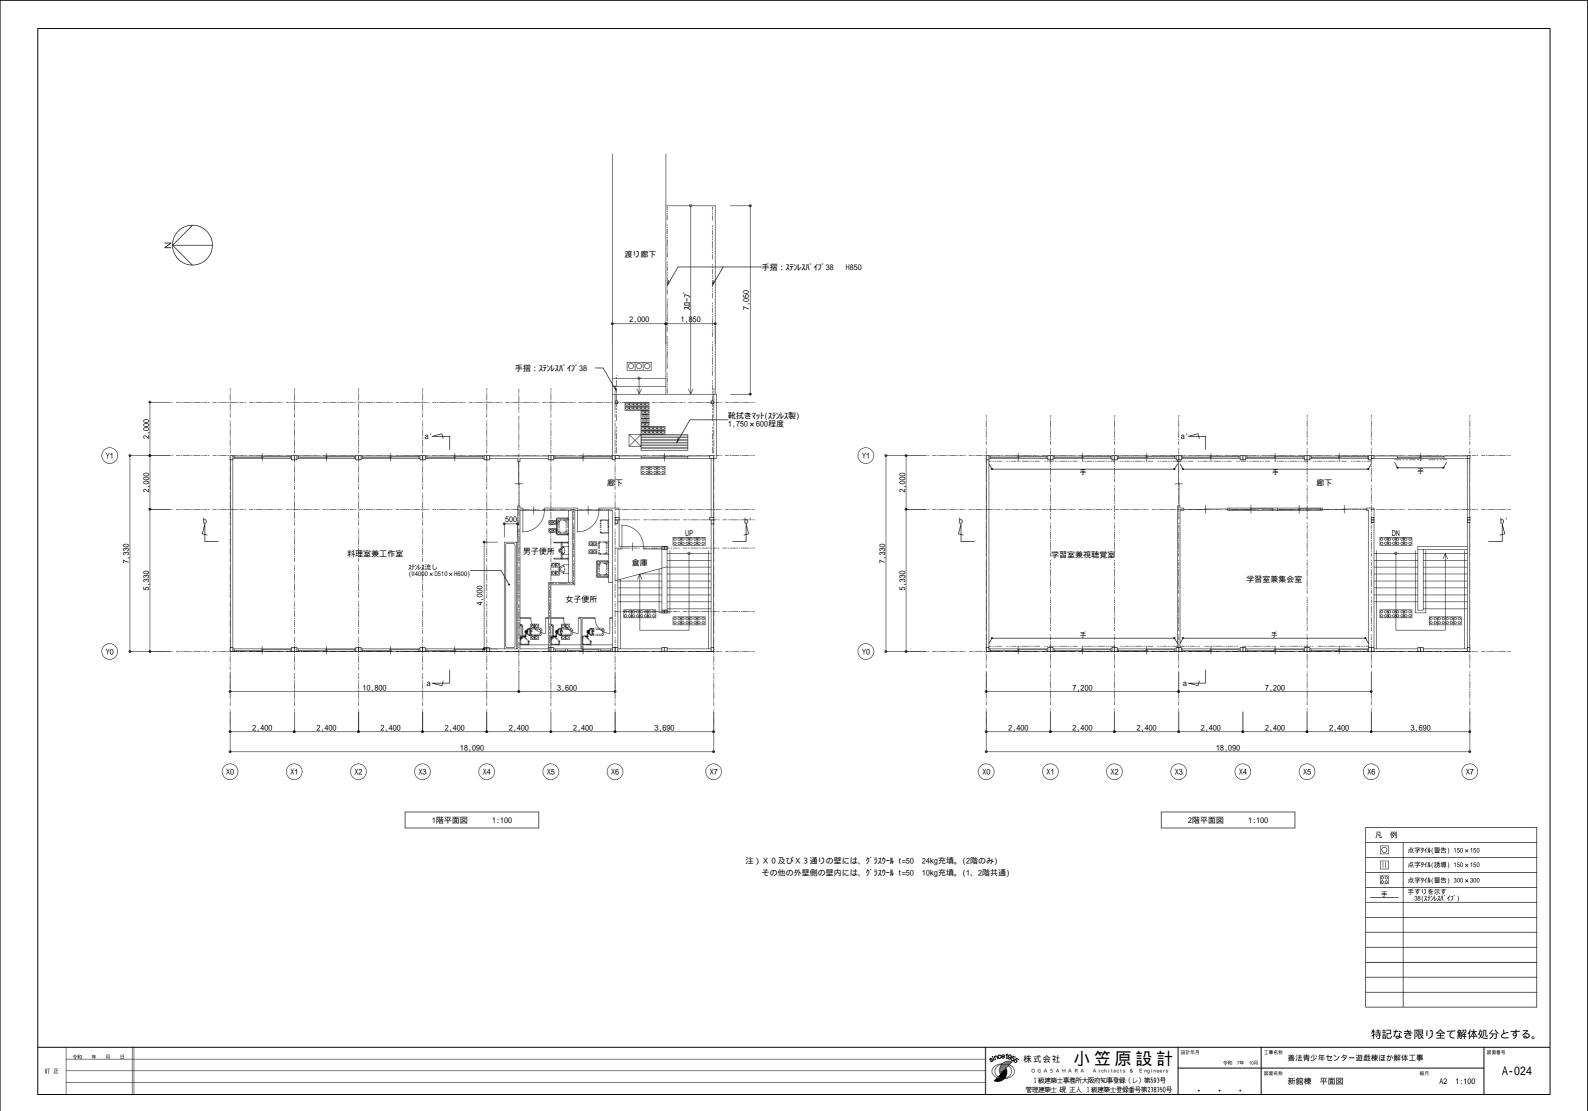




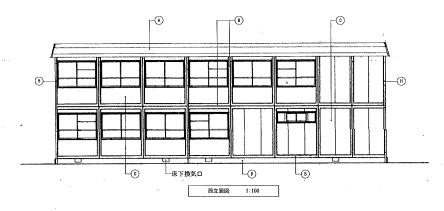


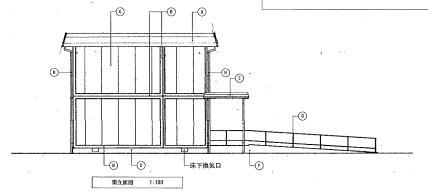

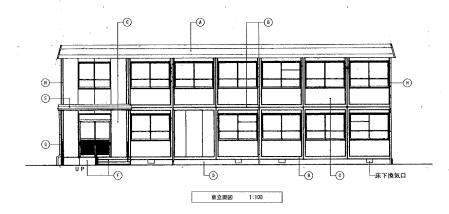


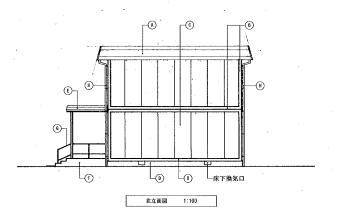



	分的 练 号 月	woods 株式会社 小笠原設計 "	FFII ERE TO JOE REL TO JOE REL TO JOE REL TO JO	遊戯様ほか解体工事	Drev
a m		1 仮建築士事務所大阪府知事登録(レ)第593号	コピミN 新館棟 立面図	*2/: A2→1:100	A-025
L		管理建築士 砚 正人 1級建築士登録書号第238350号			

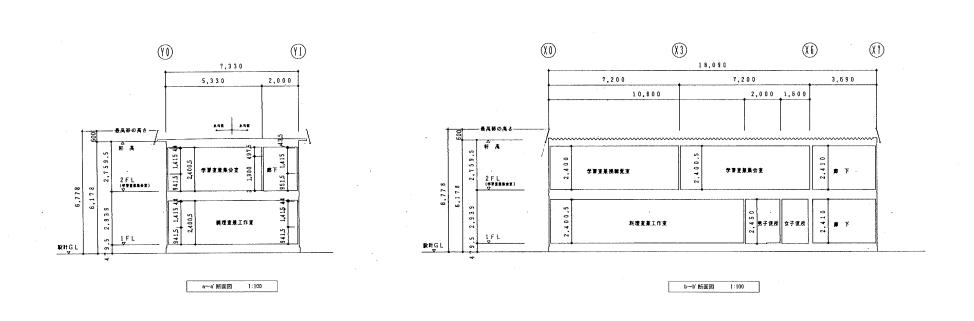


Г		<u> </u>	since to	k 株式 会社 小笠原設計	SIMPLE FELTER	エジも行 善法青少年センター遊	政権ほか解体工事	550 550
*	E] y	OGASAHARA Architecte & Engineers 1級建築土事務所大阪府知事登録(レ)第593号		KECH 新館棟 断面図	ёл A2→1:100	A-026
L				管理建築士 砚 正人 1 級建築士受録番号第239350号				L

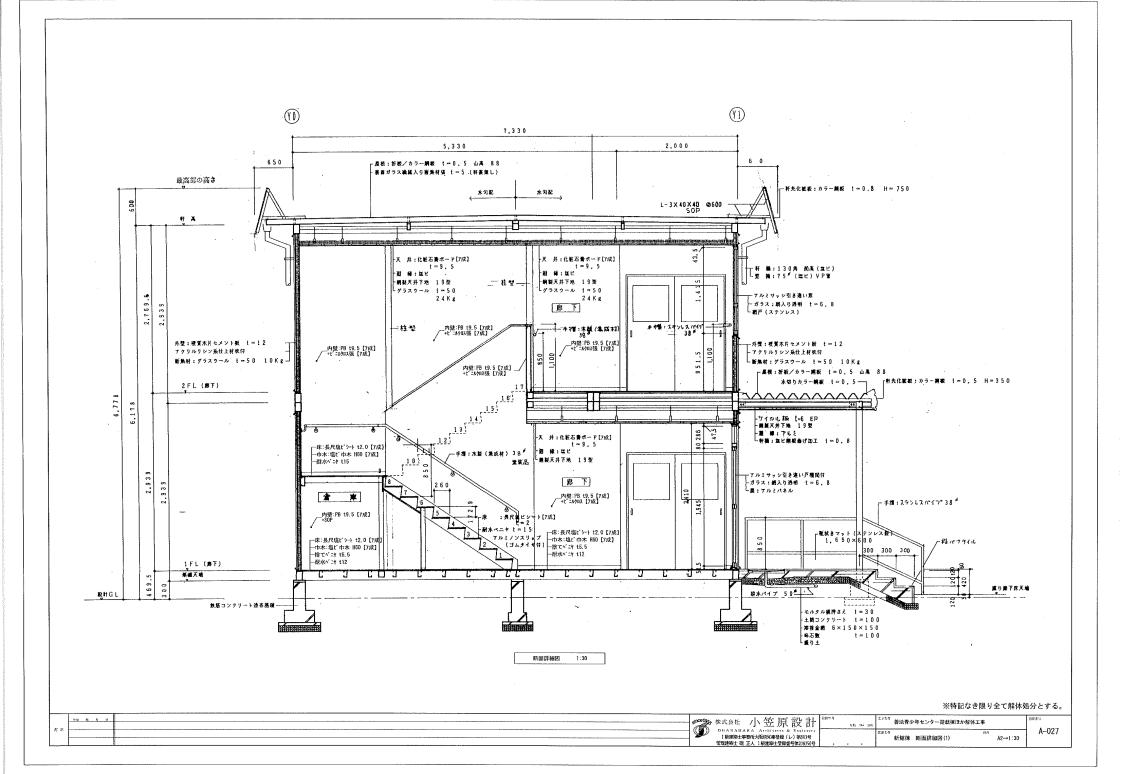

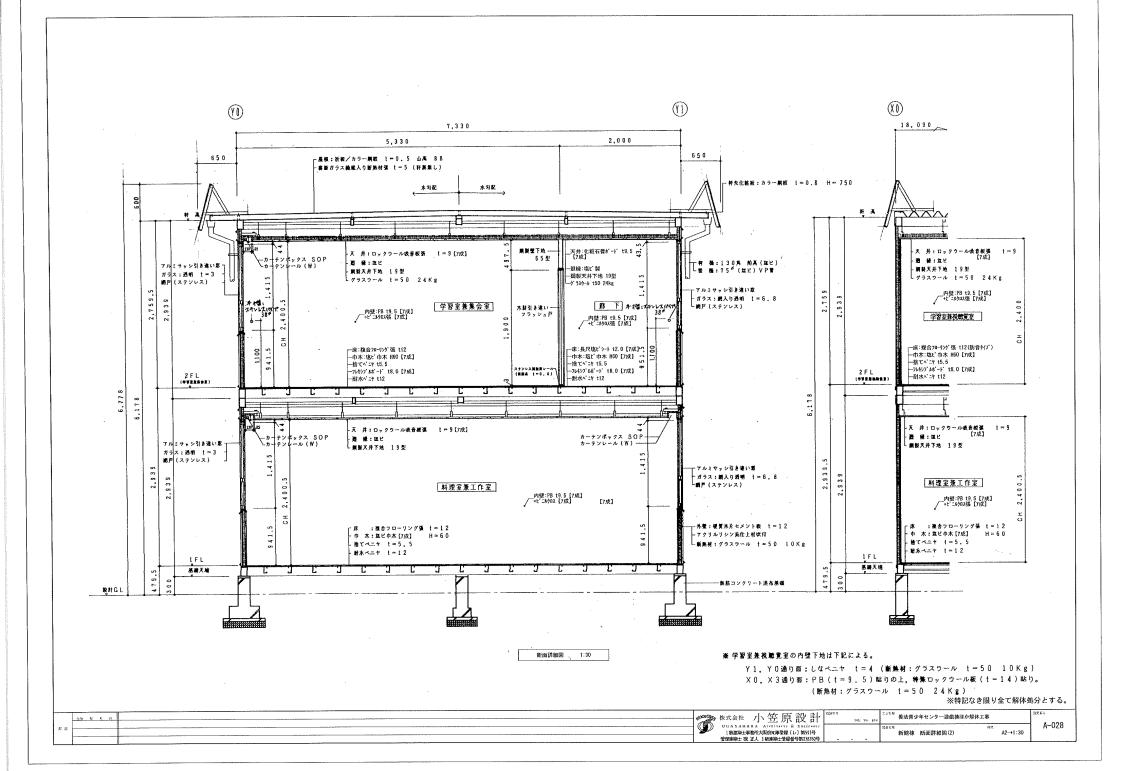

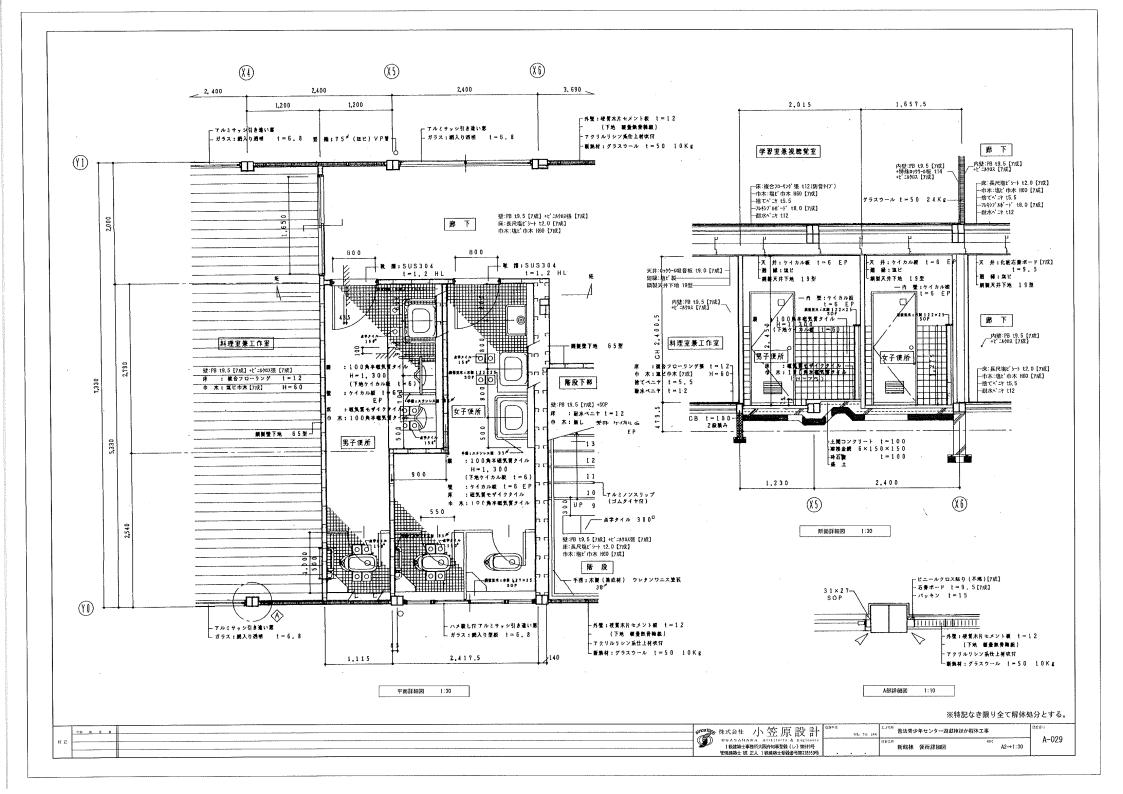

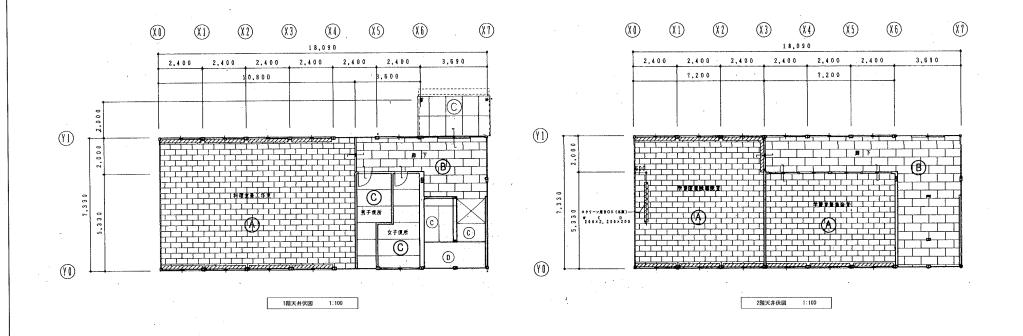

<u>/////////</u>---カーテンポックスを示す。

27777777777777.--カーテンポックスを示す。

	R .	193	: .
	名	称	1
A	ロックウール吸音板	t = 9 [7	成】
B	化粧石膏ボード	t = 9 .	5 【7成】
©	ケイカル板	t = 6	ΕP
0	夏 象		S 0 P

Ī	<u> </u>	*************************************	競技作用 年数 5年 16年	エヌされ 善法青少年センター遊戯様ほか解体エ	: *	BEP:
	N E	OGASAHARA Atchitects & Engineers 1 級建築士事務所大阪府知事登録(レ)第593号		図近さ年 新館棟 天井伏図	A2→1:100	A-030
L		管理建築士 硯 正人 1級建築士登録番号第238350号		<u> </u>		

